



REVISIONE	DESCRIZIONE	EL.	CON.	APP.
MINISTERO DELLE INFRASTRUTTURE E DEI TRASPORTI PROVVEDITORATO INTERREGIONALE PER LE OPERE PUBBLICHE VENETO – TRENINO ALTO ADIGE – FRIULI VENEZIA GIULIA				
NUOVI INTERVENTI PER LA SALVAGUARDIA DI VENEZIA LEGGE N. 798 DEL 29-11-1984 CONVENZIONE REP. 7191 DEL 04-10-1991 ATTO ATTUATIVO REP. 8602 DEL 08-02-2013 (LAVORI)				
INTERVENTI ALLE BOCCHE LAGUNARI PER LA REGOLAZIONE DEI FLUSSI DI MAREA CUP: D51B02000050AC1 (LAVORI)				
PROGETTO ESECUTIVO (estratto ed aggiornamento del progetto esecutivo di WBS LN.L1.50, favorevolmente esaminato dal CTM del 19.11.2008 con voto n. 176, del progetto esecutivo di WBS MA.L1.50, favorevolmente esaminato dal Comitato Tecnico di Magistratura del 21.04.2010 con voto n. 66 e del progetto esecutivo di WBS CH.L1.50, favorevolmente esaminato dal CTM del 18.09.2009 con voto n. 158)				
WBS: LN.L1.50 - MA.L1.50 - CH.L1.50 WBE: LN.L1.50.PE.11 - MA.L1.50.PE.15 - CH.L1.50.PE.15 BOCCHHE DI LIDO – MALAMOCCO – CHIOGGIA IMPIANTI IMPIANTI DI VENTILAZIONE E CONDIZIONAMENTO DISEGNI CHIOGGIA				
ELABORATO	CONTROLLATO	APPROVATO		
F. Jacobelli	A. Gandini	Y. Eprim		
N. ELABORATO	CODICE FILE	DATA		
		Ottobre 2014		
CONSORZIO “VENEZIA NUOVA”				
COORDINAMENTO PROGETTAZIONE VERIFICATO L. Carretta CONTROLLATO V. Ardone  CONSORZIO VENEZIA NUOVA Ing. H. Redi		PROGETTAZIONE  Il Responsabile Ing. Alberto Scotti n° A 9782 MILANO		
<small>OPERA PROTETTA AI SENSI DELLA LEGGE 22 APRILE 1941 N° 633 TUTTI I DIRITTI RISERVATI QUALSIASI RIPRODUZIONE ED UTILIZZAZIONE NON AUTORIZZATE SARANNO PERSEGUITE A RIGORE DI LEGGE</small>				


PIANTA A Q.TA +3.50 P.G.

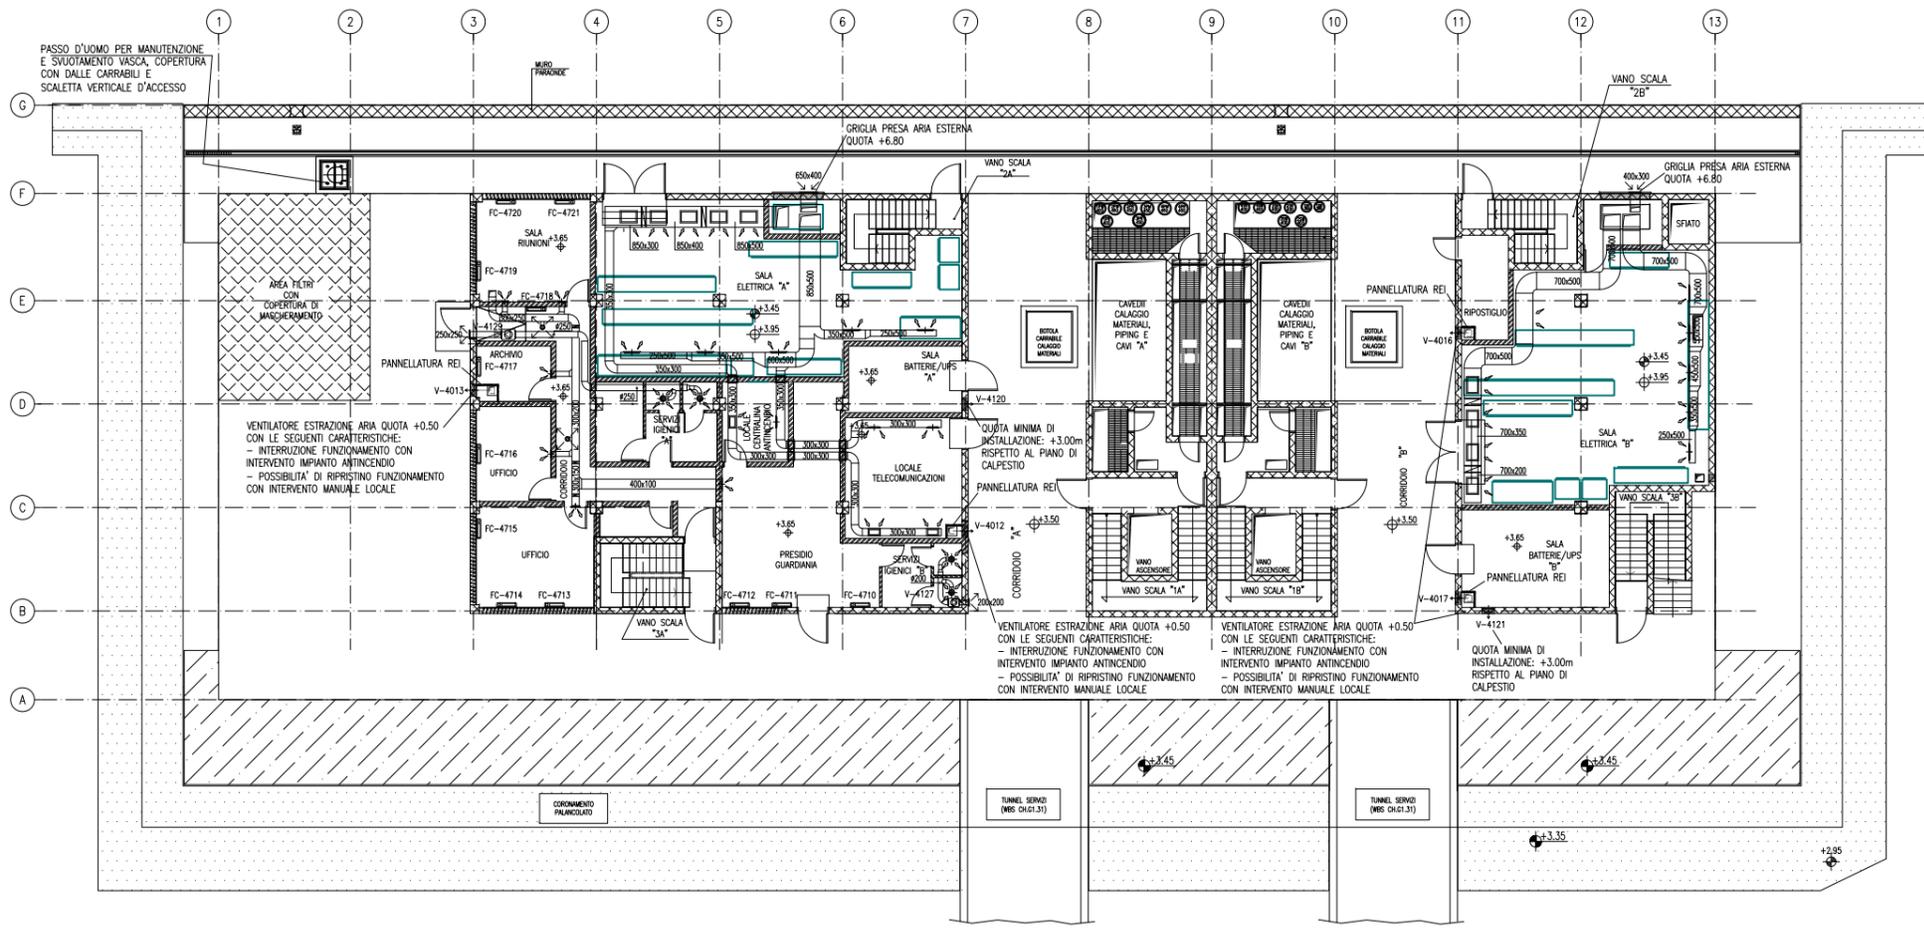

PIANTA A Q.TA +0.50 P.G.

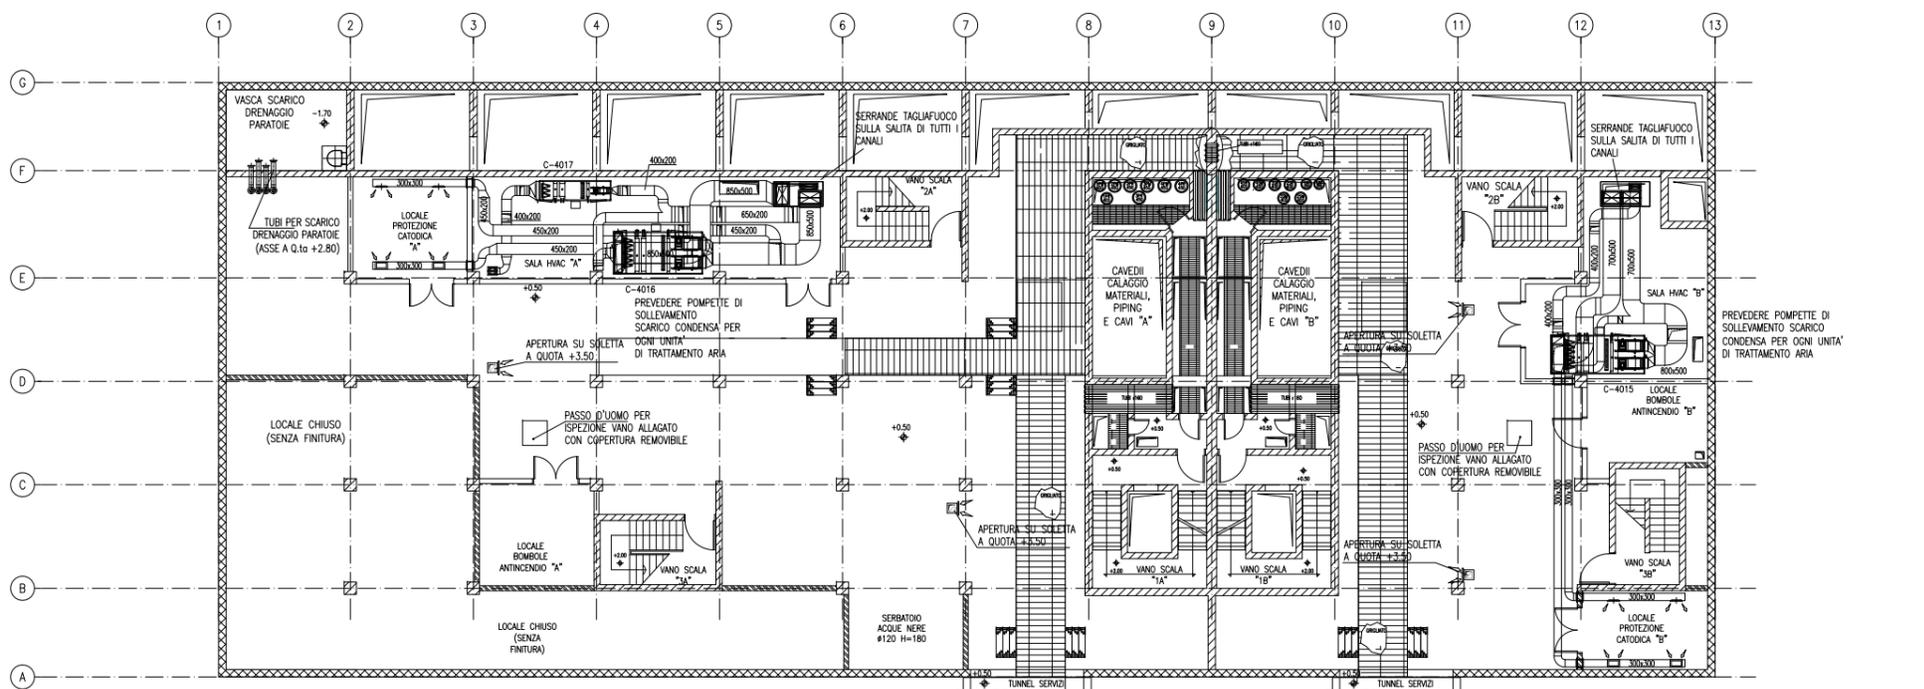

PIANTA CHIAVE

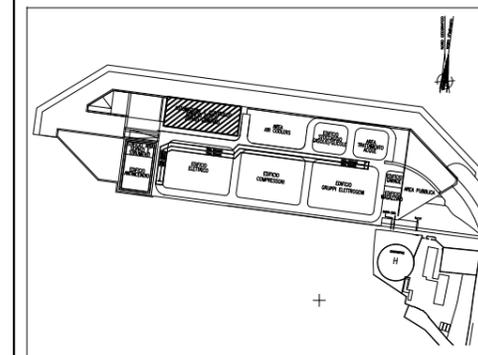

DOCUMENTI DI RIFERIMENTO

- 1 - IMPIANTI DI VENTILAZIONE E CONDIZIONAMENTO EDIFICIO AUTOMAZIONE E CONTROLLO SPALLA SUD PIANTE DISTRIBUZIONE ACQUA - MV100P-PE-CHD-4502
- 2 - IMPIANTI DI VENTILAZIONE E CONDIZIONAMENTO EDIFICIO AUTOMAZIONE E CONTROLLO SPALLA SUD PIANTE DISTRIBUZIONE ACQUA - MV100P-PE-CHD-4503
- 3 - IMPIANTI DI VENTILAZIONE E CONDIZIONAMENTO EDIFICIO AUTOMAZIONE E CONTROLLO SPALLA SUD DISTRIBUZIONE ARIA - SCHEMA FUNZIONALE - MV100P-PE-CHK-3551
- 4 - IMPIANTI DI VENTILAZIONE E CONDIZIONAMENTO EDIFICIO AUTOMAZIONE E CONTROLLO SPALLA SUD DISTRIBUZIONE ACQUA - SCHEMA FUNZIONALE - MV100P-PE-CHK-3552
- 5 - SIMBOLOGIA PER SISTEMI HVAC VEDERE ELABORATO MV100P-PE-GH-0001

NOTE

- 1 - DISEGNO VALIDO SOLAMENTE PER IMPIANTI DI CONDIZIONAMENTO E VENTILAZIONE
- 2 - TUTTE LE DIMENSIONI SONO ESPRESSE IN mm
- 3 - TUTTE LE QUOTE ALTIMETRICHE SONO ESPRESSE IN m SU L.m.m
- 4 - TUTTI GLI SCARICHI CONDENSA DOVRANNO ESSERE CONGOGLIATI AL PUNTO DI RECAPITO PIU' VICINO
- 5 - SULLA COPERTURA, DOVE LE TUBAZIONI SONO POSATE SUL PIANO DI CALPESTIO, DOVRANNO ESSERE PREVISTI IDONEI GRIGLIATI DI PROTEZIONE
- 6 - TUTTI I CANALI, ALL'INTERNO DEGLI AMBIENTI, DOVRANNO ESSERE INSTALLATI IN PROSSIMITA' DEL SOFFITTO
- 7 - I CANALI IN COPERTURA DEL SISTEMA HVAC DEDICATO ALLE GALLERIE DEVONO ESSERE REALIZZATI CON DIMENSIONI E SEZIONI ADATTE ALLA FUNZIONALITA' PREVISTA E DOVRANNO ESSERE OPPORTUNAMENTE RACCORDATI CON QUELLI DI SEZIONE CIRCOLARE NEI CAVEDI VERTICALI TENENDO CONTO DEGLI SPAZI DISPONIBILI E DEI VINCOLI ARCHITETTONICI. I CANALI E LE MACCHINE DEVONO RIMANERE BEN AL DI SOTTO DELLA QUOTA DEI MASCHERAMENTI PREVISTI.

01	15/05/14	REVISIONE		FJ	AG	YE
02	16/06/14	REVISIONE		FJ	AG	YE
		REVISIONE	DESCRIZIONE	EL	CON	APP.

MINISTERO DELLE INFRASTRUTTURE E DEI TRASPORTI
PROVVEDITORATO INTERREGIONALE PER LE OPERE PUBBLICHE
VENETO - TRENTO ALTO ADIGE - FRIULI VENEZIA GIULIA

NOVI INTERVENTI PER LA SALVAGUARDIA DI VENEZIA

LEGGE N. 798 DEL 29-11-1984
CONVENZIONE REP. 7191 DEL 04-10-1991
ATTO ATTUATIVO REP. 8602 DEL 08-02-2013 (LAVORI)

INTERVENTI ALLE BOCHE LAGUNARI PER LA REGOLAZIONE DEI FLUSSI DI MAREA
CUP: D51B0200050AC1 (LAVORI)

PROGETTO ESECUTIVO
(estratto ed aggiornamento del progetto esecutivo di WBS LN.L1.50, favorevolmente esaminato dal CTM del 18.11.2009 con voto n. 176, del progetto esecutivo di WBS MALI.50, favorevolmente esaminato dal Comitato Tecnico di Magistratura del 21.04.2010 con voto n. 66 e del progetto esecutivo di WBS CH.LI.50, favorevolmente esaminato dal CTM del 18.09.2009 con voto n. 158)

WBS: LN.L1.50 - MALI.50 - CH.LI.50 - MALI.50.PE.15
WBS: LN.L1.50.PE.11 - MALI.50.PE.15 - CH.LI.50.PE.15

BOCCA DI CHIOGGIA
IMPIANTI


IMPIANTI DI VENTILAZIONE E CONDIZIONAMENTO
EDIFICIO AUTOMAZIONE E CONTROLLO - SPALLA SUD
PIANTA DISTRIBUZIONE ARIA A +0.50, +3.50

ELABORATO	CONTROLLATO	APPROVATO
F. JACOBELLI	A. GANDINI	Y. EPRIM


N. ELABORATO	CODICE FILE	DATA
MV100P-PE-CHD-4501-11-C1	MV100P-PE-CHD-4501-11-C1.dwg	15 OTTOBRE 2014

CONSORZIO "VENEZIA NUOVA"


COORDINAMENTO PROGETTAZIONE VERIFICATO: L. Corsetto	PROGETTAZIONE CONTROLLATO: V. Ardore	PROGETTAZIONE Il Responsabile: Ing. Alberto Scotti
CONSORZIO VENEZIA NUOVA Ing. H. Redi		

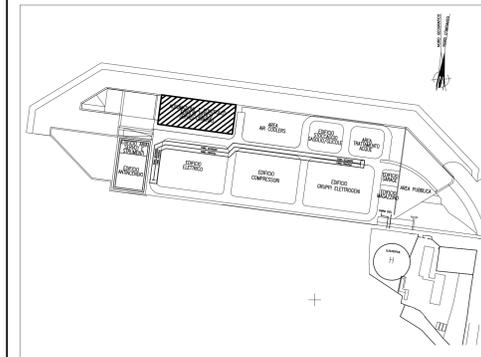


PIANTA A Q.TA +16.15 P.G.

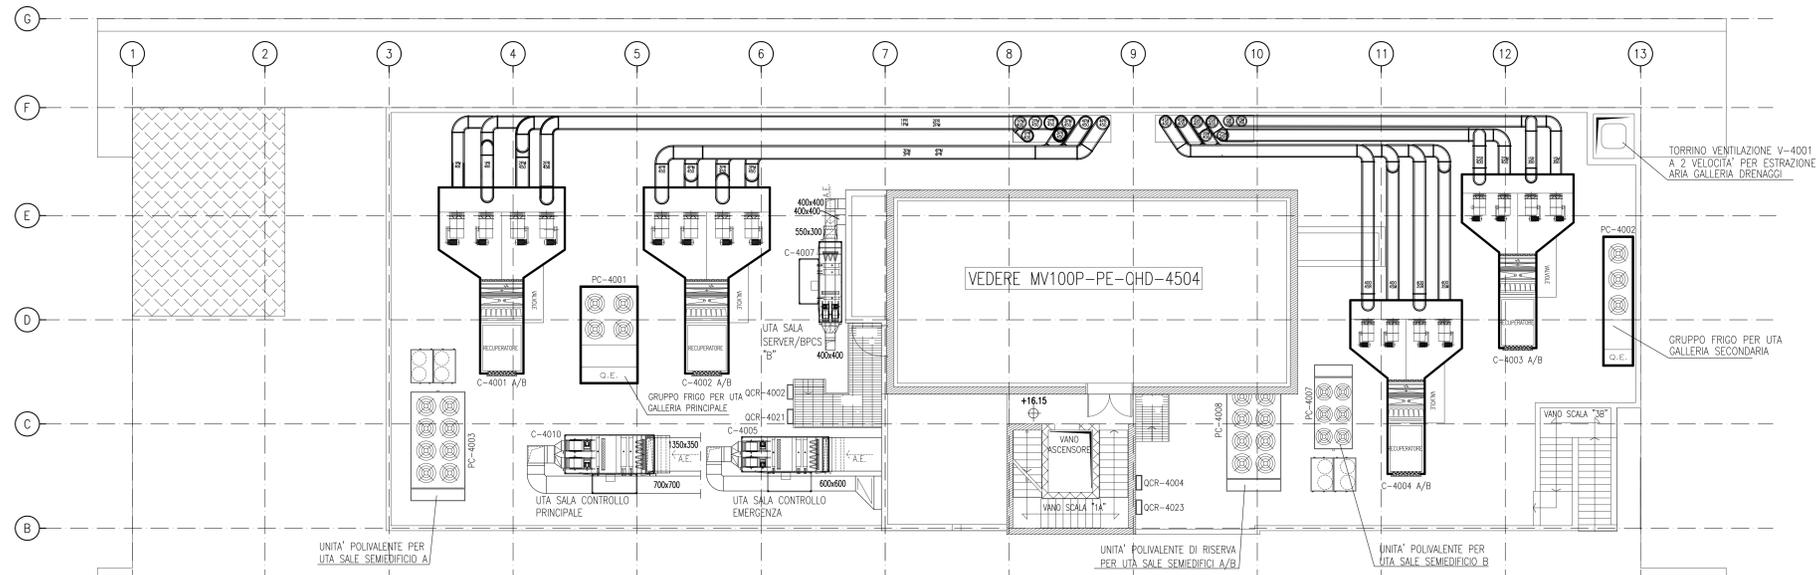

PIANTA A Q.TA +12.10 P.G.

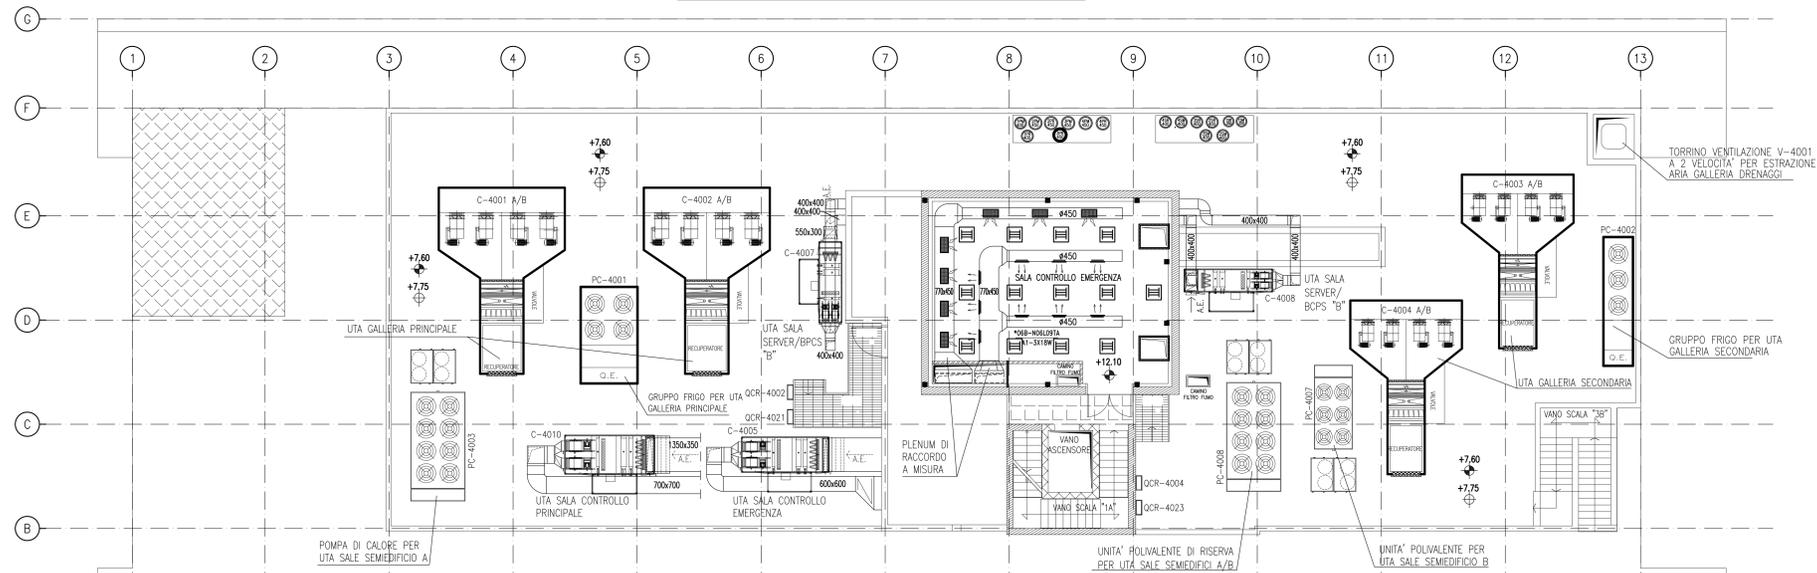

PIANTA A Q.TA +7.60 P.G.

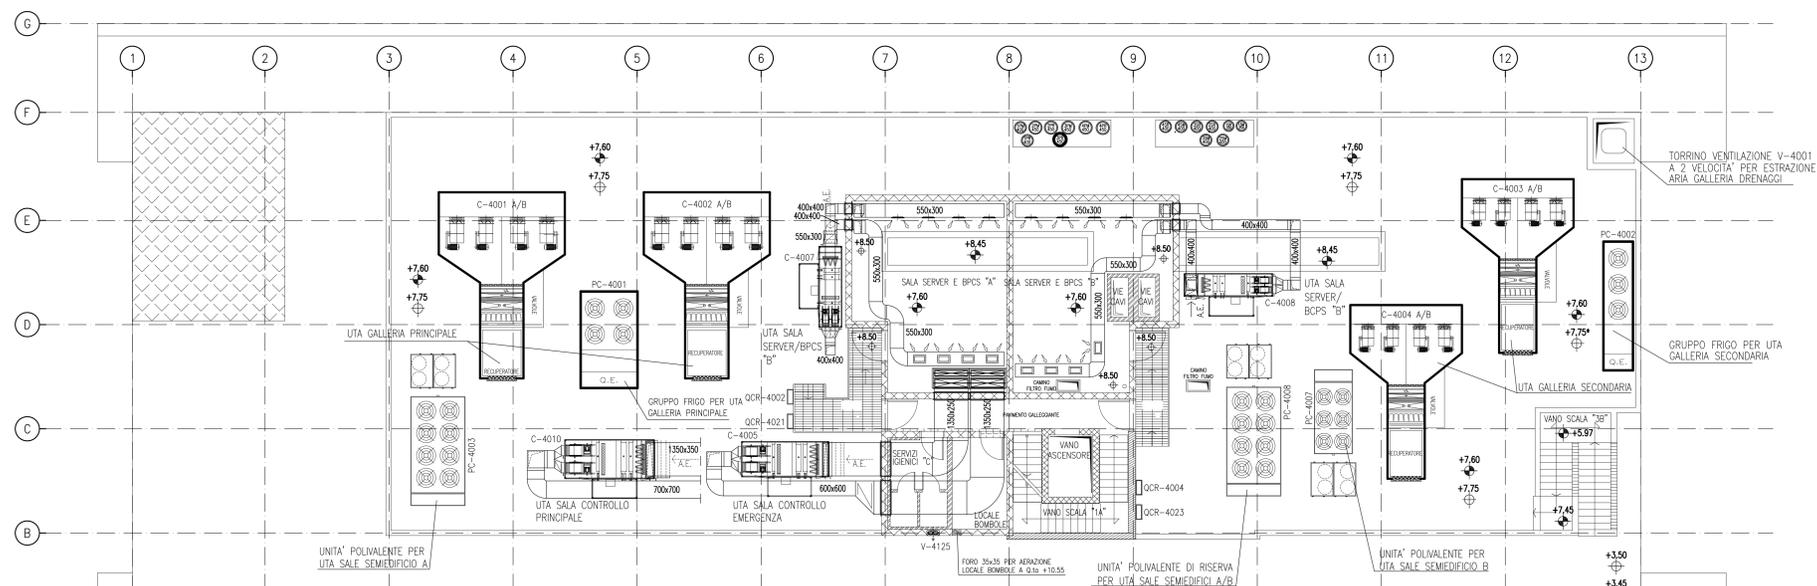

DOCUMENTI DI RIFERIMENTO

- 1 - IMPIANTI DI VENTILAZIONE E CONDIZIONAMENTO EDIFICIO AUTOMAZIONE E CONTROLLO SPALLA SUD PIANTE DISTRIBUZIONE ARIA - MV100P-PE-CHD-4501
- 2 - IMPIANTI DI VENTILAZIONE E CONDIZIONAMENTO EDIFICIO AUTOMAZIONE E CONTROLLO SPALLA SUD PIANTE DISTRIBUZIONE ACQUA - MV100P-PE-CHD-4503
- 3 - IMPIANTI DI VENTILAZIONE E CONDIZIONAMENTO EDIFICIO AUTOMAZIONE E CONTROLLO SPALLA SUD PIANTE DISTRIBUZIONE ARIA - MV100P-PE-CHD-4504
- 4 - IMPIANTI DI VENTILAZIONE E CONDIZIONAMENTO EDIFICIO AUTOMAZIONE E CONTROLLO SPALLA SUD DISTRIBUZIONE ARIA GALLERIA - SCHEMA FUNZIONALE - MV100P-PE-CHK-3502
- 5 - IMPIANTI DI VENTILAZIONE E CONDIZIONAMENTO EDIFICIO AUTOMAZIONE E CONTROLLO SPALLA SUD DISTRIBUZIONE ACQUA GALLERIA - SCHEMA FUNZIONALE - MV100P-PE-CHK-3504
- 6 - IMPIANTI DI VENTILAZIONE E CONDIZIONAMENTO EDIFICIO AUTOMAZIONE E CONTROLLO SPALLA SUD DISTRIBUZIONE ACQUA - SCHEMA FUNZIONALE - MV100P-PE-CHK-3501
- 7 - IMPIANTI DI VENTILAZIONE E CONDIZIONAMENTO EDIFICIO AUTOMAZIONE E CONTROLLO SPALLA SUD DISTRIBUZIONE ACQUA - SCHEMA FUNZIONALE - MV100P-PE-CHK-3502
- 8 - SIMBOLOGIA PER SISTEMI HVAC VEDERE ELABORATO MV100P-PE-GHD-0001
- 9 - LE BOCCHETTI DI MANDATA SONO COME DESCRITTO PER LA SALA DI CONTROLLO PRINCIPALE, VEDERE ELABORATO MV100P-PE-CHD-4504

NOTE

- 1 - DISEGNO VALIDO SOLAMENTE PER IMPIANTI DI CONDIZIONAMENTO E VENTILAZIONE
- 2 - TUTTE LE DIMENSIONI SONO ESPRESSE IN mm
- 3 - TUTTE LE QUOTE ALTIMETRICHE SONO ESPRESSE IN m SU l.m.m
- 4 - TUTTI GLI SCARICHI CONDENSA DOVRANNO ESSERE CONVOGLIATI AL PUNTO DI RECAPITO PIU' VICINO
- 5 - SULLA COPERTURA, DOVE LE TUBAZIONI SONO POSATE SUL PIANO DI CALPESTIO, DOVRANNO ESSERE PREVISTI IDONEI GRIGLIATI DI PROTEZIONE
- 6 - TUTTI I CANALI ALL'INTERNO DEGLI AMBIENTI, DOVRANNO ESSERE INSTALLATI IN PROSSIMITA' DEL SOFFITTO
- 7 - I CANALI IN COPERTURA DEL SISTEMA HVAC DEDICATO ALLE GALLERIE DEVONO ESSERE REALIZZATI CON DIMENSIONI E SEZIONI ADATTE ALLA FUNZIONALITA' PREVISTA E DOVRANNO ESSERE OPPORTUNAMENTE RACCORDATI CON QUELLI DI SEZIONE CIRCOLARE NEI CAVEDI VERTICALI TENENDO CONTO DEGLI SPAZI DISPONIBILI E DEI VINCOLI ARCHITETTONICI. I CANALI E LE MACCHINE DEVONO RIMANERE BEN AL DI SOTTO DELLA QUOTA DEI MASCHERAMENTI PREVISTI.
- 8 - NELLE SALE CONTROLLO LE GRIGLIE DI RIPRESA SONO AD ALLETTE INCLINATE FISSE CON SERRANDE DI TARATURA 600x300mm.
- 9 - I CANALI DELLE SALE CONTROLLO SONO CIRCOLARI E/O OVOIDALI SPIRALATI E SONO CON FINITURA A VESTA IN ABS 316.
- 10 - LA POSIZIONE FINALE DEI CANALI DELLE SALE CONTROLLO E DEI CORPI ILLUMINANTI DEVE ESSERE COORDINATA, VEDERE DISEGNO: MV100P-PE-CD-4676.

REVISIONE	DESCRIZIONE	EL.	LDN.	APP.	
01	16/10/14	REVISIONE	FJ	AG	YE
02	15/10/14	REVISIONE	FJ	AG	YE
03	16/06/14	EMISSIONE	FJ	AG	YE

MINISTERO DELLE INFRASTRUTTURE E DEI TRASPORTI
PROVVEDITORATO INTERREGIONALE PER LE OPERE PUBBLICHE
VENETO - TRENTO ALTO ADIGE - FRIULI VENEZIA GIULIA

NUOVI INTERVENTI PER LA SALVAGUARDIA DI VENEZIA

LEGGE N. 798 DEL 29-11-1984
CONVENZIONE REP. 7191 DEL 04-10-1991
ATTO ATTUATIVO REP. 8602 DEL 08-02-2013 (LAVORI)

INTERVENTI ALLE BOCCHE LAGUNARI PER LA REGOLAZIONE DEI FLUSSI DI MAREA
CUP: D51B02000050AC1 (LAVORI)

PROGETTO ESECUTIVO
(estratto ed aggiornamento del progetto esecutivo di WBS LN.L1.50, (favorvolmente esaminato dal CTM del 19.11.2008 con voto n. 176, del progetto esecutivo di WBS MALLI.50, favorvolmente esaminato dal Comitato Tecnico di Magistratura del 21.04.2010 con voto n. 66 e del progetto esecutivo di WBS CH.L1.50, favorvolmente esaminato dal CTM del 18.09.2009 con voto n. 158)

WBS: LN.L1.50 - MA.L1.50 - CH.L1.50
WBE: LN.L1.50.PE.11 - MA.L1.50.PE.15 - CH.L1.50.PE.15

BOCCA DI CHIOGGIA IMPIANTI


IMPIANTI DI VENTILAZIONE E CONDIZIONAMENTO EDIFICIO AUTOMAZIONE E CONTROLLO - SPALLA SUD PIANTE DISTRIBUZIONE ARIA A +7.60, +12.10 +16.15

ELABORATO	F. JACOBELLI	CONTROLLATO	A.GANDINI	APPROVATO	Y.EPRIM
N. ELABORATO	MV100P-PE-CHD-4502-11-C2	CODICE FILE	MV100P-PE-CHD-4502-11-C2.dwg	DATA	16 OTTOBRE 2014


CONSORZIO "VENEZIA NUOVA"

COORDINAMENTO PROGETTAZIONE	PROGETTAZIONE
VERIFICATO: L. Carretto	CONTROLLATO: V. Andone
CONSORZIO VENEZIA NUOVA	Ing. H. Redi
	Ing. Alberto Scotti


SEZIONE
LONGITUDINALE

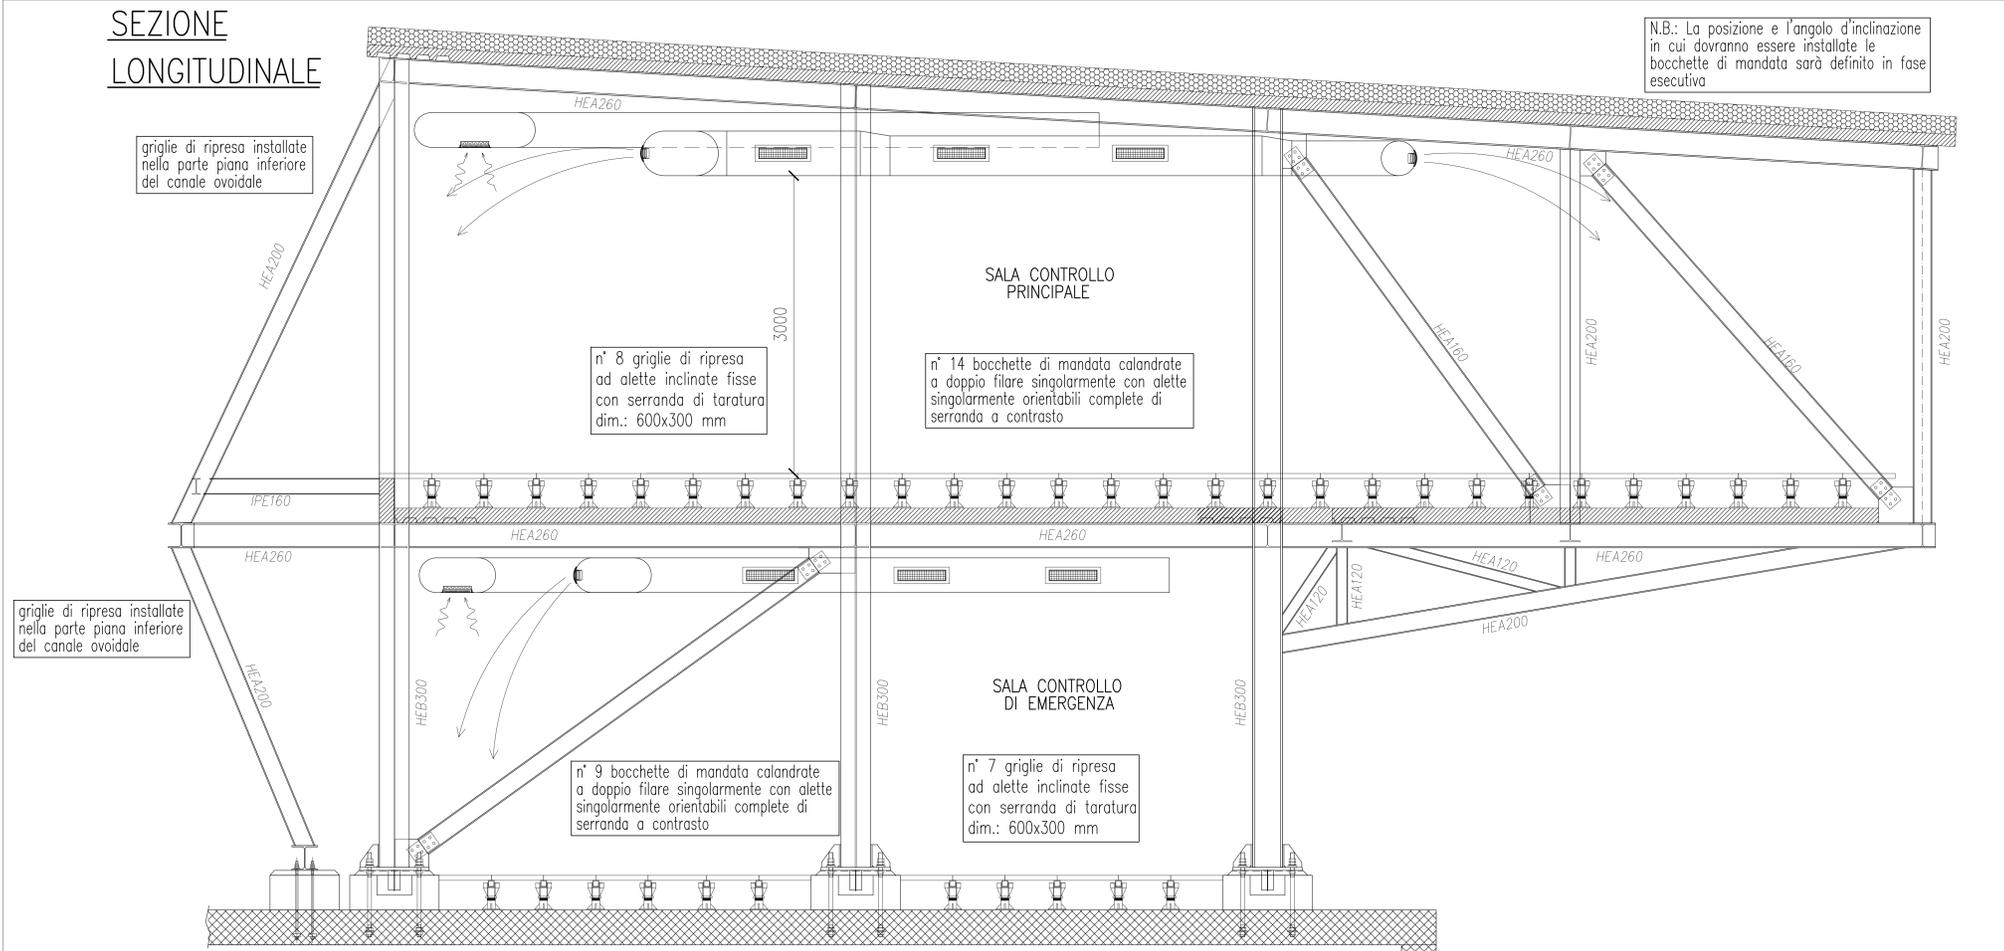

PIANTA

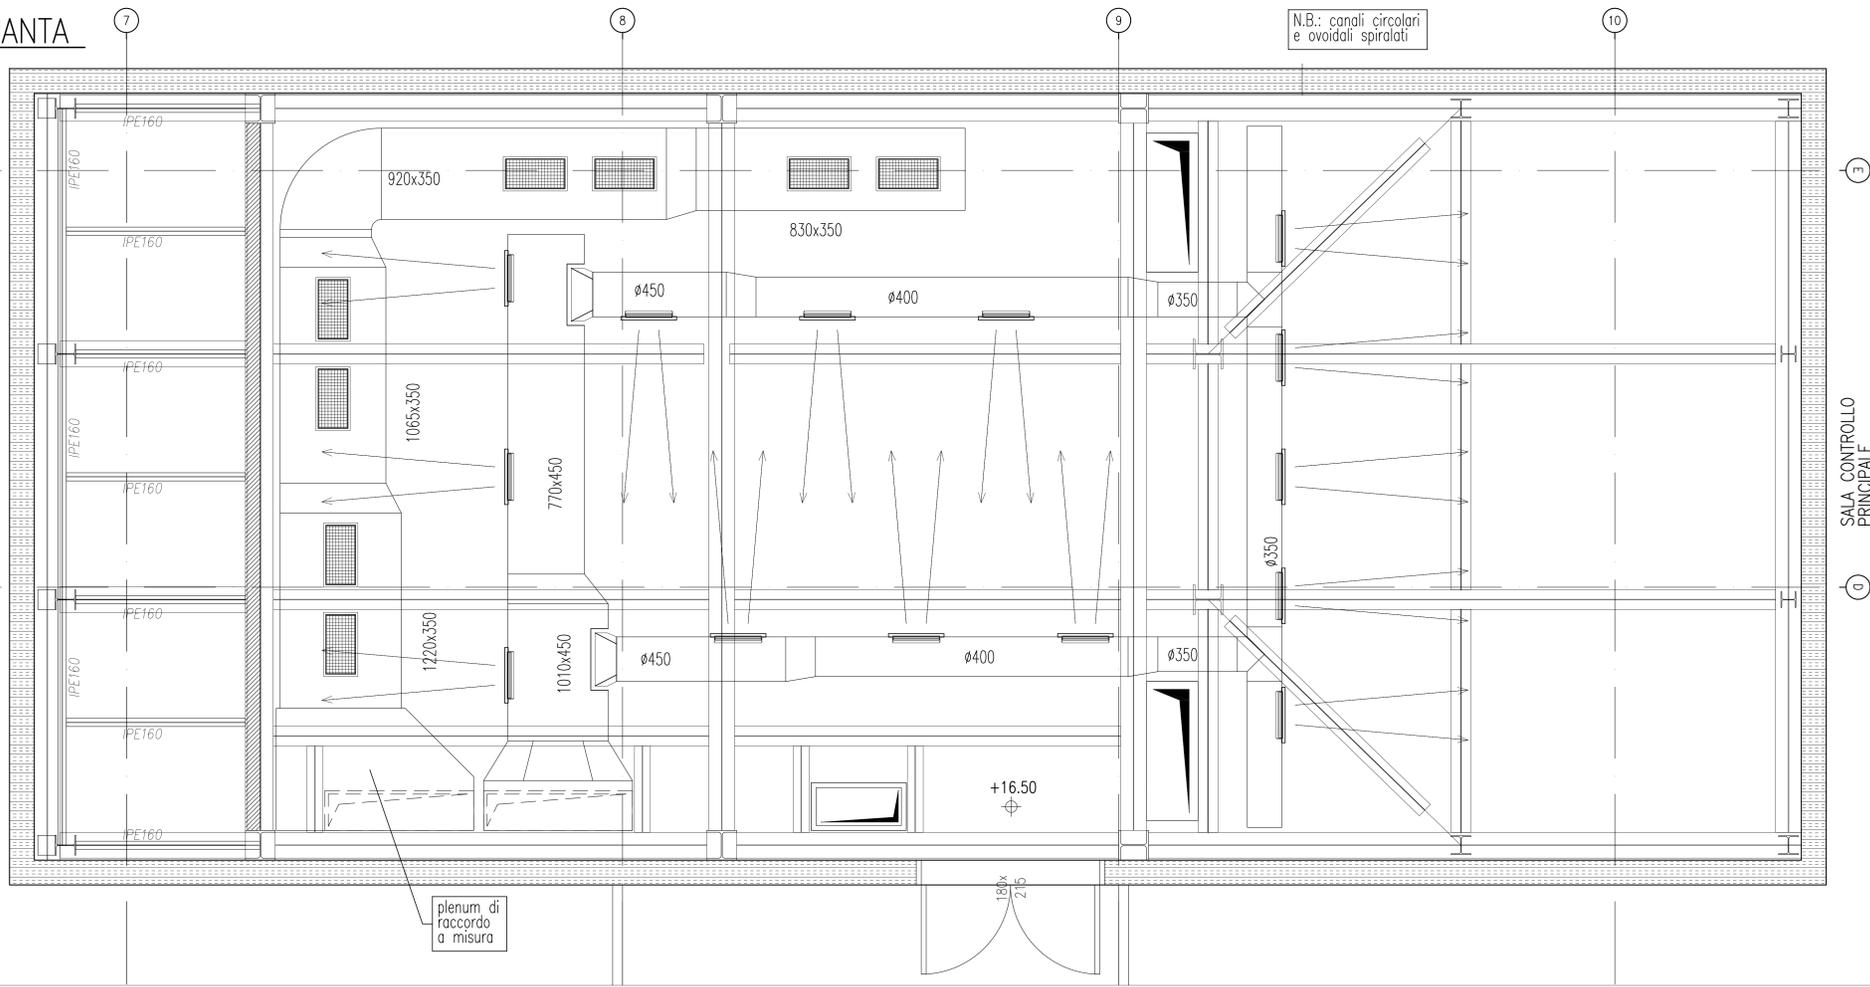

PIANTA CHIAVE

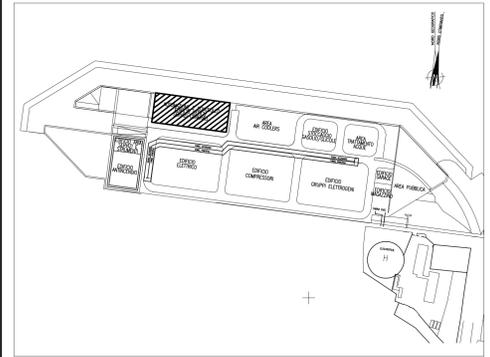

DOCUMENTI DI RIFERIMENTO

- 1 - IMPIANTI DI VENTILAZIONE E CONDIZIONAMENTO EDIFICIO AUTOMAZIONE E CONTROLLO SPALLA SUD PIANTE DISTRIBUZIONE ARIA - MV100P-PE-CHD-4501
- 2 - IMPIANTI DI VENTILAZIONE E CONDIZIONAMENTO EDIFICIO AUTOMAZIONE E CONTROLLO SPALLA SUD PIANTE DISTRIBUZIONE ARIA - MV100P-PE-CHD-4502
- 3 - IMPIANTI DI VENTILAZIONE E CONDIZIONAMENTO EDIFICIO AUTOMAZIONE E CONTROLLO SPALLA SUD PIANTE DISTRIBUZIONE ACQUA - MV100P-PE-CHD-4503
- 4 - IMPIANTI DI VENTILAZIONE E CONDIZIONAMENTO EDIFICIO AUTOMAZIONE E CONTROLLO SPALLA SUD DISTRIBUZIONE ARIA GALLERIA - SCHEMA FUNZIONALE - MV100P-PE-CHK-3502
- 5 - IMPIANTI DI VENTILAZIONE E CONDIZIONAMENTO EDIFICIO AUTOMAZIONE E CONTROLLO SPALLA SUD DISTRIBUZIONE ACQUA GALLERIA - SCHEMA FUNZIONALE - MV100P-PE-CHK-3504
- 6 - IMPIANTI DI VENTILAZIONE E CONDIZIONAMENTO EDIFICIO AUTOMAZIONE E CONTROLLO SPALLA SUD DISTRIBUZIONE ARIA - SCHEMA FUNZIONALE - MV100P-PE-CHK-3551
- 7 - IMPIANTI DI VENTILAZIONE E CONDIZIONAMENTO EDIFICIO AUTOMAZIONE E CONTROLLO SPALLA SUD DISTRIBUZIONE ACQUA - SCHEMA FUNZIONALE - MV100P-PE-CHK-3552
- 8 - SIMBOLOGIA PER SISTEMI HVAC VEDERE ELABORATO MV100P-PE-GHD-0001

NOTE

- 1 - DISEGNO VALIDO SOLAMENTE PER IMPIANTI DI CONDIZIONAMENTO E VENTILAZIONE
- 2 - TUTTE LE DIMENSIONI SONO ESPRESSE IN mm
- 3 - TUTTE LE QUOTE ALTIMETRICHE SONO ESPRESSE IN m SU l.m.m
- 4 - TUTTI I CANALI ALL'INTERNO DEGLI AMBIENTI, DOVRANNO ESSERE INSTALLATI IN PROSSIMITA' DEL SOFFITTO
- 5 - I CANALI DELLE SALE CONTROLLO SONO CIRCOLARI E/O OVOIDALI SPIRALATI E SONO CON FINITURA A VISTA IN AISI 316.

REVISIONE	DESCRIZIONE	F3	AG	YE
01	14/10/14	EMISSIONE		
02	15/10/14	EMISSIONE		

MINISTERO DELLE INFRASTRUTTURE E DEI TRASPORTI
PROVVEDITORATO INTERREGIONALE PER LE OPERE PUBBLICHE
VENETO - TRENINO ALTO ADIGE - FRIULI VENEZIA GIULIA

NUOVI INTERVENTI PER LA SALVAGUARDIA DI VENEZIA

LEGGE N. 798 DEL 29-11-1984
CONVENZIONE REP. 7191 DEL 04-10-1991
ATTO ATTUATIVO REP. 8602 DEL 08-02-2013 (LAVORI)

INTERVENTI ALLE BOCCHE LAGUNARI PER LA REGOLAZIONE DEI FLUSSI DI MAREA

CUP: D51B0200050AC1 (LAVORI)
PROGETTO ESECUTIVO
(estratto ed aggiornamento del progetto esecutivo di WBS LN.L1.50, favorevolmente esaminato dal CTM del 19.11.2008 con voto n. 176, del progetto esecutivo di WBS MALLI.50, favorevolmente esaminato dal Comitato Tecnico di Magistratura del 21.04.2010 con voto n. 66 e del progetto esecutivo di WBS CH.L1.50, favorevolmente esaminato dal CTM del 18.09.2009 con voto n. 158)

WBS: LN.L1.50 - MA.L1.50 - CH.L1.50
WBE: LN.L1.50.PE.11 - MA.L1.50.PE.15 - CH.L1.50.PE.15

BOCCA DI CHIOGGIA IMPIANTI

IMPIANTI DI VENTILAZIONE E CONDIZIONAMENTO


EDIFICIO AUTOMAZIONE E CONTROLLO - SPALLA SUD
DISTRIBUZIONE ARIA NELLE SALE CONTROLLO

ELABORATO	F. JACOBELLI	CONTROLLATO	A.GANDINI	APPROVATO	Y.EPRIM
-----------	--------------	-------------	-----------	-----------	---------



N. ELABORATO: MV100P-PE-CHD-4504-11-C1
CODICE FILE: MV100P-PE-CHD-4504-11-C1.dwg
DATA: 16 OTTOBRE 2014

CONSORZIO "VENEZIA NUOVA"

COORDINAMENTO PROGETTAZIONE	PROGETTAZIONE
VERIFICATO: L. Carretto	CONTROLLATO: V. Ardene
CONSORZIO VENEZIA NUOVA Ing. H. Redi	CONSORZIO VENEZIA NUOVA Ing. Alberto Scotti

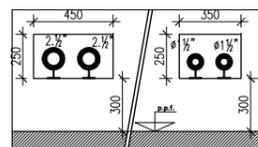


DETTAGLIO FERITOIE
PASSAGGIO TUBAZIONI HVAC

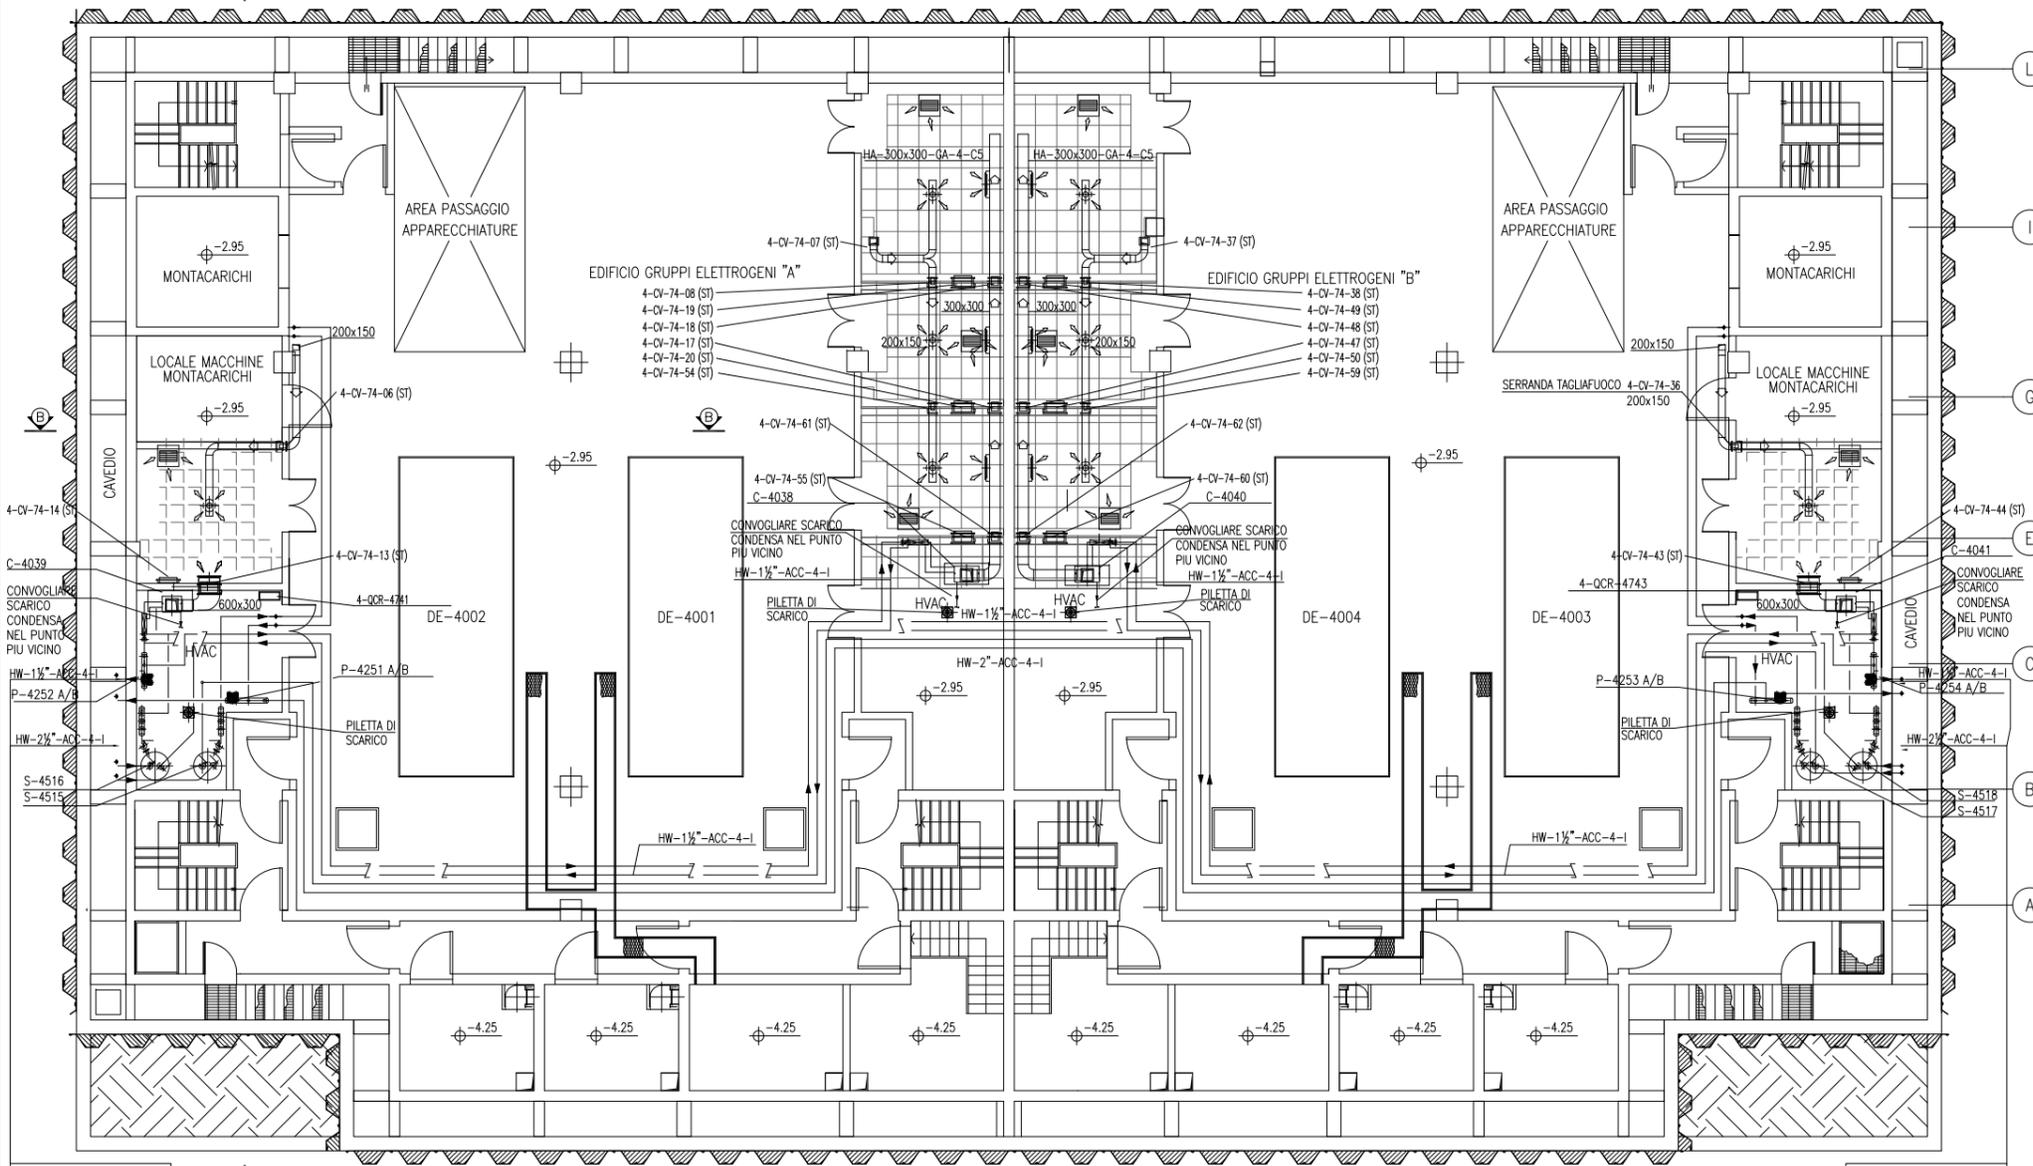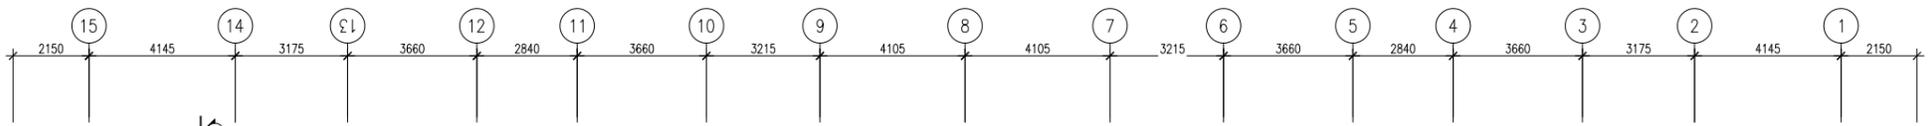

PIANTA PIANO INTERRATO

VALIDO SOLO PER IMPIANTI HVAC

PIANTA CHIAVE

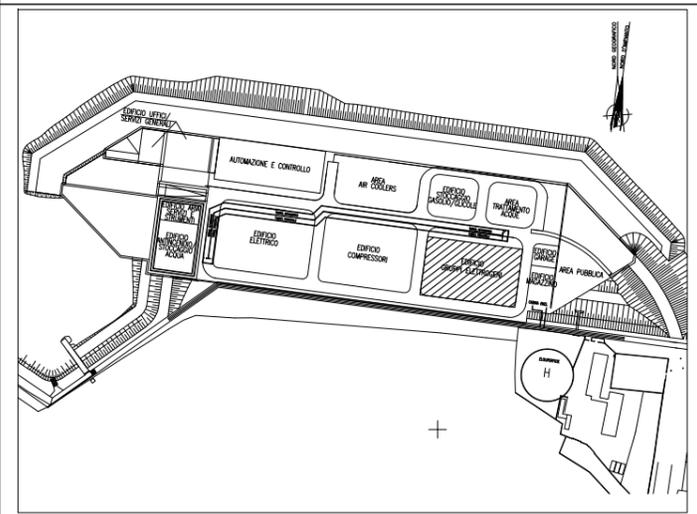

DOCUMENTI DI RIFERIMENTO

MV100P-PE-CMD-4001	PLANIMETRIA GENERALE
MV100P-PE-CHD-4509	IMPIANTO DI VENTILAZIONE E CONDIZIONAMENTO - EDIFICIO GRUPPI ELETTROGENI - PIANTE PIANO MEZZANINO E SEZIONI
MV100P-PE-CHD-4510	IMPIANTO DI VENTILAZIONE E CONDIZIONAMENTO - EDIFICIO GRUPPI ELETTROGENI - PIANTE PIANO COPERTURA
MV100P-PE-CHK-3523	IMPIANTO DI VENTILAZIONE E CONDIZIONAMENTO - EDIFICIO GRUPPI ELETTROGENI - DISTRIBUZIONE ARIA - SCHEMA FUNZIONALE
MV100P-PE-CHK-3524	IMPIANTO DI VENTILAZIONE E CONDIZIONAMENTO - EDIFICIO GRUPPI ELETTROGENI - DISTRIBUZIONE ACQUA - SCHEMA FUNZIONALE

NOTE

- 1) TUTTE LE DIMENSIONI SONO ESPRESSE IN mm SALVO DOVE DIVERSAMENTE SPECIFICATO
- 2) TUTTE LE QUOTE ALTIMETRICHE SONO ESPRESSE IN m L.m.m.
- 3) Q.F.C. = QUOTA FONDO CANALE. LE QUOTE ALTIMETRICHE RELATIVE A CANALI, TUBAZIONI ED EVENTUALI ACCESSORI SI INTENDONO DAL PIANO CALPESTIO.

CD	REVISIONE	EMISSIONE	DESCRIZIONE	FJ	AG	YE
				EL.	CON.	APP.
CO	16/06/14					


MINISTERO DELLE INFRASTRUTTURE E DEI TRASPORTI
MAGISTRATO ALLE ACQUE
NUOVI INTERVENTI PER LA SALVAGUARDIA DI VENEZIA
 LEGGE N. 798 DEL 29-11-1984
 CONVENZIONE REP. 7191 DEL 04-10-1991
 ATTO ATTUATIVO REP. 8602 DEL 08-02-2013 (LAVORI)
INTERVENTI ALLE BOCHE LAGUNARI PER LA REGOLAZIONE DEI FLUSSI DI MAREA
 CUP: D51B0200050AC1 (LAVORI)

PROGETTO ESECUTIVO
 (estratto ed aggiornamento del progetto esecutivo di WBS LN.L1.50, favorevolmente esaminato dal CTM del 19.11.2008 con voto n. 176, del progetto esecutivo di WBS MA.L1.50, favorevolmente esaminato dal Comitato Tecnico di Magistratura del 21.04.2010 con voto n. 86 e del progetto esecutivo di WBS CH.L1.50, favorevolmente esaminato dal CTM del 18.09.2009 con voto n. 158)
 WBS: LN.L1.50 - MA.L1.50 - CH.L1.50
 WBE: LN.L1.50.PE.11 - MA.L1.50.PE.15 - CH.L1.50.PE.15




BOCCA DI CHIOGGIA IMPIANTI
IMPIANTI DI VENTILAZIONE E CONDIZIONAMENTO
EDIFICIO GRUPPI ELETTROGENI
PIANTA PIANO INTERRATO

ELABORATO	F. JACOBELLI	CONTROLLATO	A. GANDINI	APPROVATO	Y. EPRIM
N. ELABORATO	MV100P-PE-CHD-4508-11-C0	CODICE FILE	MV100P-PE-CHD-4508-11-C0.dwg	DATA	16 GIUGNO 2014

CONSORZIO "VENEZIA NUOVA"

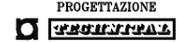COORDINAMENTO PROGETTAZIONE		PROGETTAZIONE
VERIFICATO: L. Carretta	CONTROLLATO: V. Ardone	 Il Responsabile: Ing. Alberto Scotti
 CONSORZIO VENEZIA NUOVA Ing. H. Redi		

OPERA PROTETTA AI SENSI DELLA LEGGE 22 APRILE 1941 N° 633 TUTTI I DIRITTI RISERVATI
 QUALSIASI RIPRODUZIONE ED UTILIZZAZIONE NON AUTORIZZATE SARANNO PERSEGUITE A RICORRERE DI LEGGE

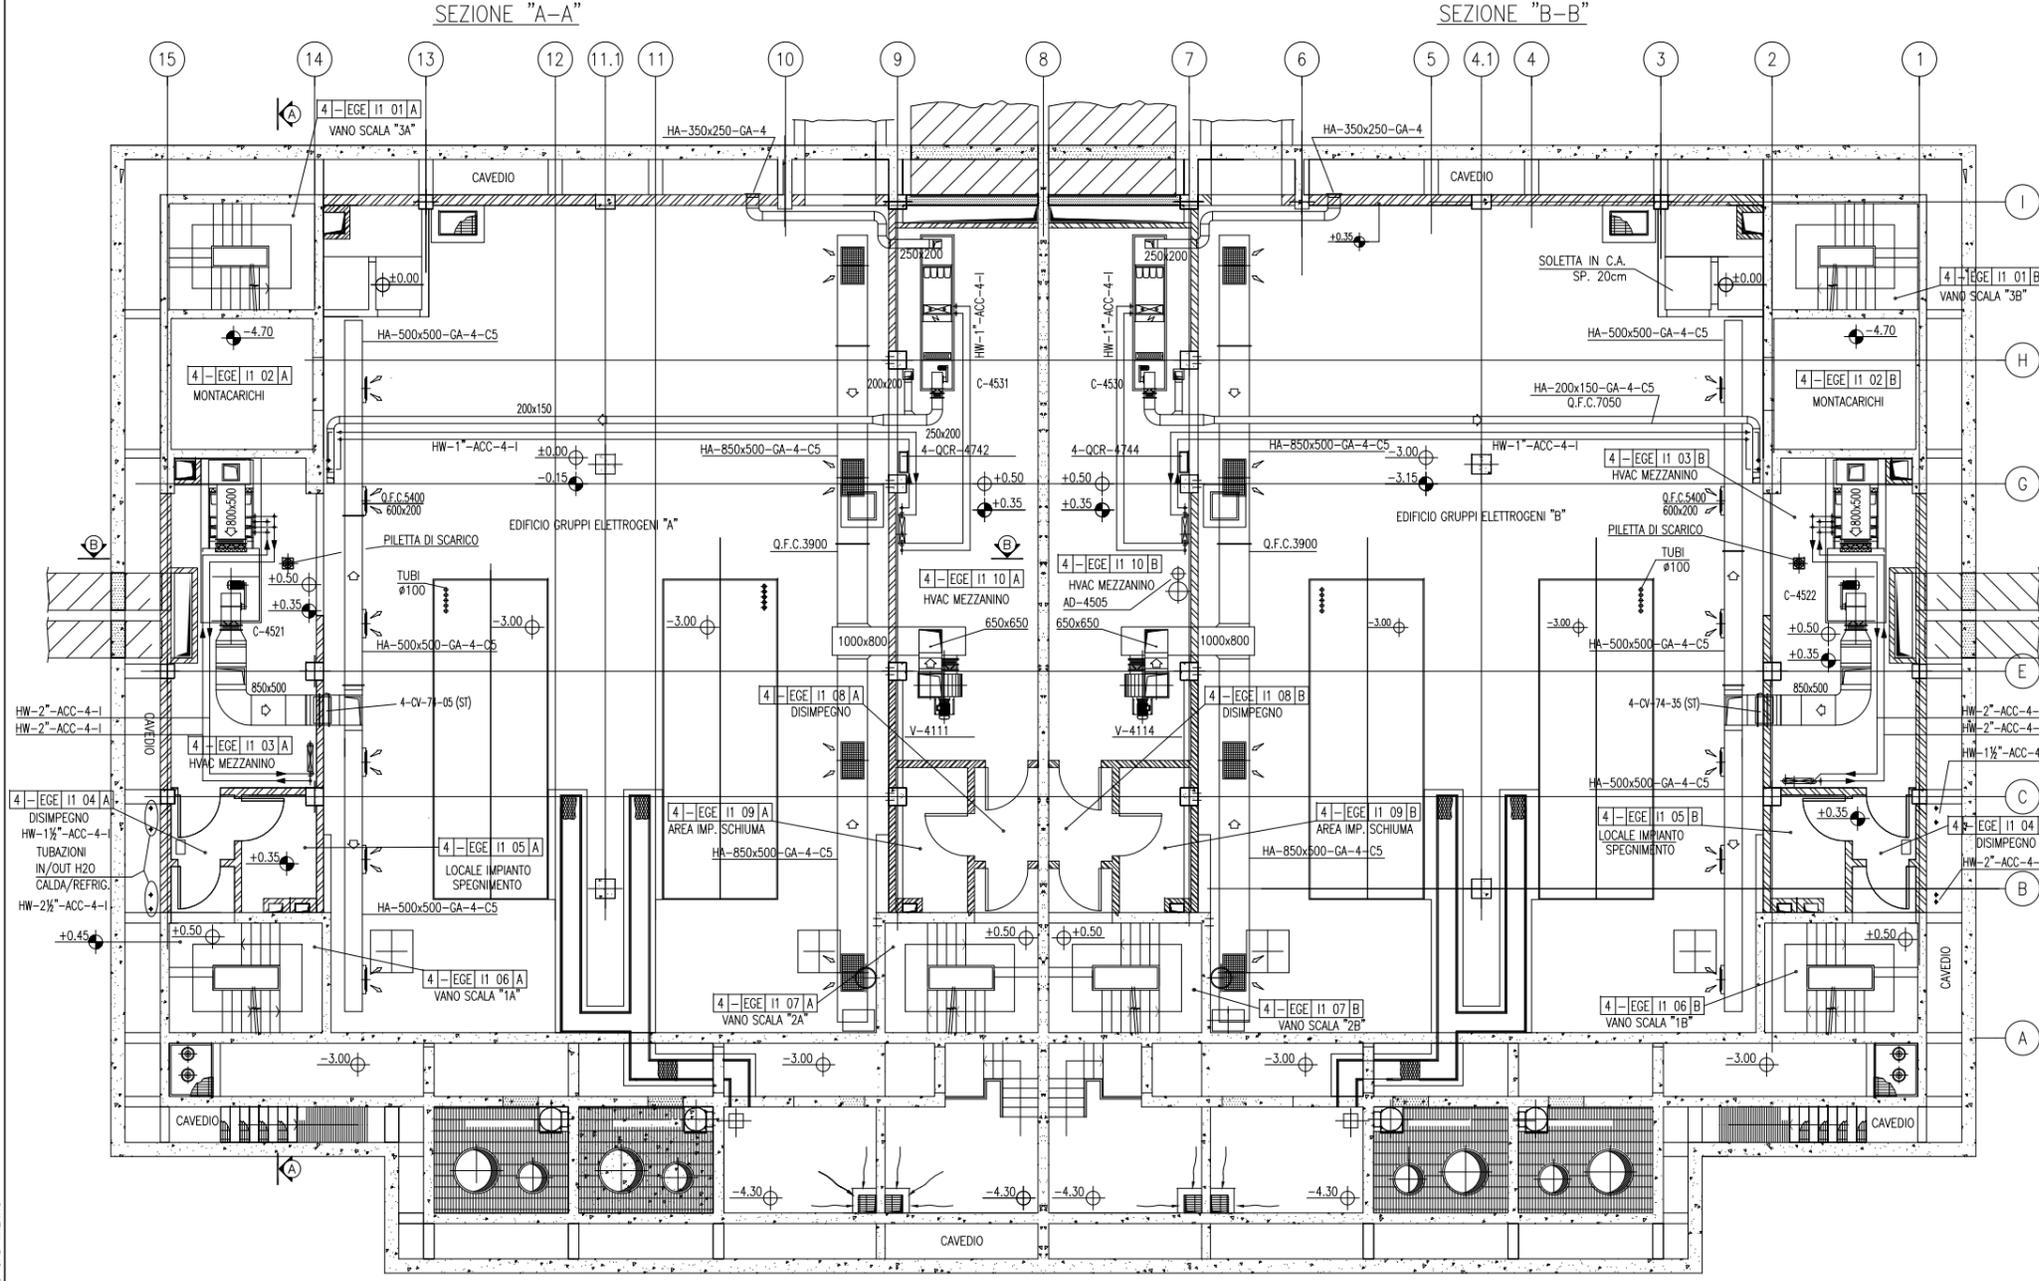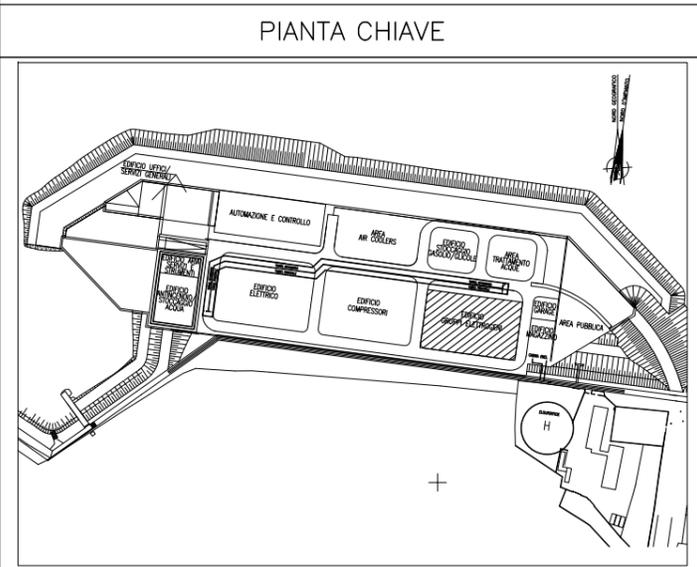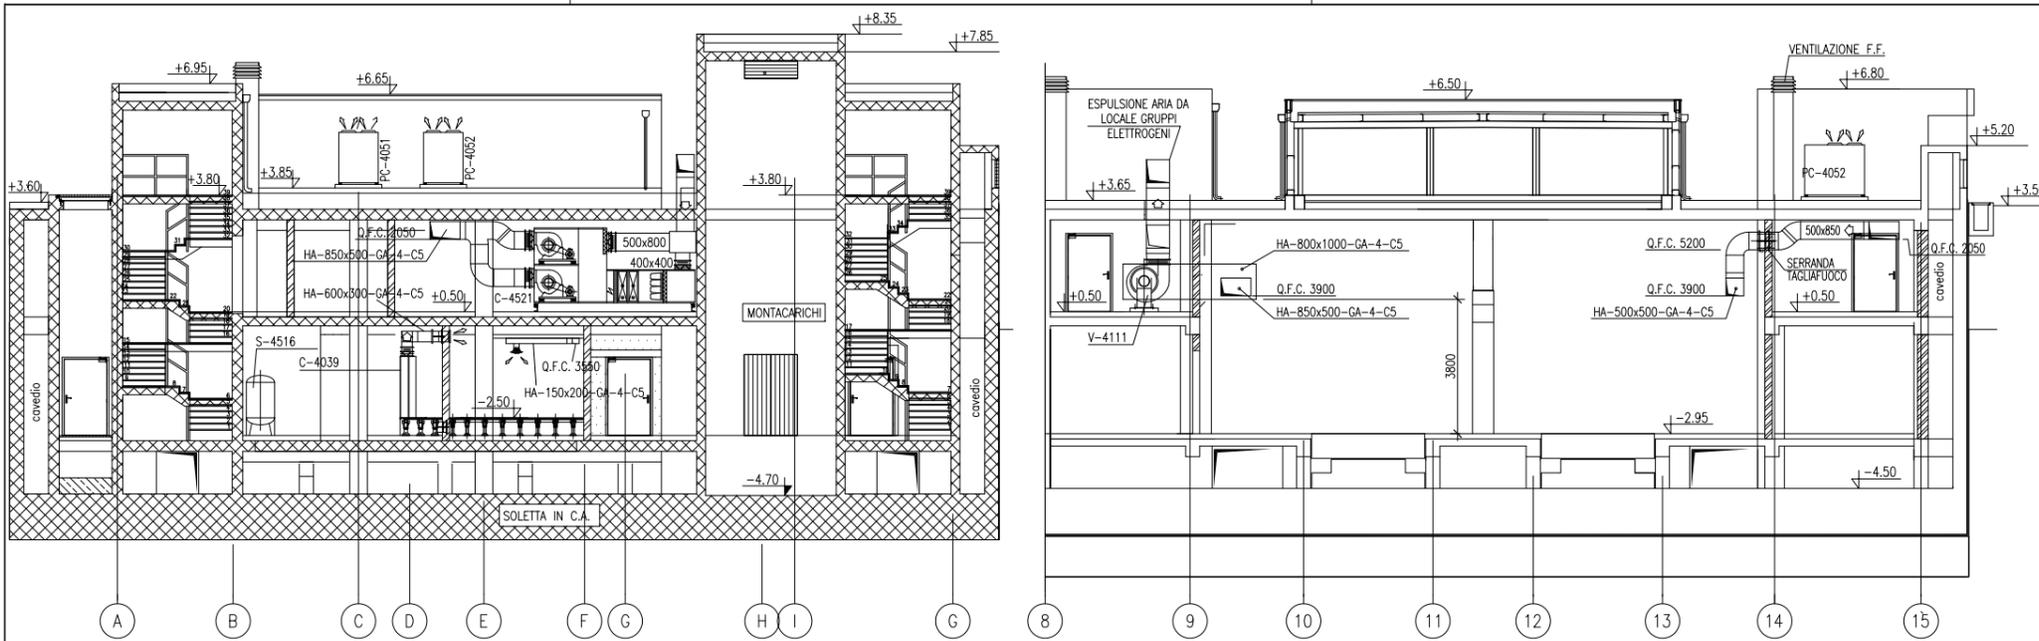

PIANTA PIANO MEZZANINO
VALIDO SOLO PER IMPIANTI HVAC

DOCUMENTI DI RIFERIMENTO

MV100P-PE-CMD-4001	PLANIMETRIA GENERALE
MV100P-PE-CHD-4508	IMPIANTO DI VENTILAZIONE E CONDIZIONAMENTO - EDIFICIO GRUPPI ELETTROGENI - PIANTA PIANO INTERRATO
MV100P-PE-CHD-4510	IMPIANTO DI VENTILAZIONE E CONDIZIONAMENTO - EDIFICIO GRUPPI ELETTROGENI - PIANTA PIANO COPERTURA
MV100P-PE-CHK-3523	IMPIANTO DI VENTILAZIONE E CONDIZIONAMENTO - EDIFICIO GRUPPI ELETTROGENI - DISTRIBUZIONE ARIA - SCHEMA FUNZIONALE
MV100P-PE-CHK-3524	IMPIANTO DI VENTILAZIONE E CONDIZIONAMENTO - EDIFICIO GRUPPI ELETTROGENI - DISTRIBUZIONE ACQUA - SCHEMA FUNZIONALE

NOTE

- TUTTE LE DIMENSIONI SONO ESPRESSE IN mm SALVO DOVE DIVERSAMENTE SPECIFICATO
- TUTTE LE QUOTE ALTIMETRICHE SONO ESPRESSE IN m l.m.m.
- Q.F.C. = QUOTA FONDO CANALE. LE QUOTE ALTIMETRICHE RELATIVE A CANALI, TUBAZIONI ED EVENTUALI ACCESSORI SI INTENDONO DAL PIANO CALPESTIO.

CO	16/06/14	EMISSIONE	DESCRIZIONE	FJ	AG	YE
REVISIONE				EL.	CON.	APP.

MINISTERO DELLE INFRASTRUTTURE E DEI TRASPORTI
MAGISTRATO ALLE ACQUE
NUOVI INTERVENTI PER LA SALVAGUARDIA DI VENEZIA
LEGGE N. 798 DEL 29-11-1984
CONVENZIONE REP. 7191 DEL 04-10-1991
ATTO ATTUATIVO REP. 8602 DEL 08-02-2013 (LAVORI)
INTERVENTI ALLE BOCHE LAGUNARI PER LA REGOLAZIONE DEI FLUSSI DI MAREA
CUP: D51B0200050AC1 (LAVORI)


PROGETTO ESECUTIVO
(estratto ed aggiornamento del progetto esecutivo di WBS LN.L1.50, favorevolmente esaminato dal CTM del 19.11.2008 con voto n. 176, del progetto esecutivo di WBS MA.L1.50, favorevolmente esaminato dal Comitato Tecnico di Magistratura del 21.04.2010 con voto n. 86 e del progetto esecutivo di WBS CH.L1.50, favorevolmente esaminato dal CTM del 18.09.2009 con voto n. 158)
WBS: LN.L1.50 - MA.L1.50 - CH.L1.50
WBE: LN.L1.50.PE.11 - MA.L1.50.PE.15 - CH.L1.50.PE.15

BOCCA DI CHIOGGIA
IMPIANTI
IMPIANTI DI VENTILAZIONE E CONDIZIONAMENTO
EDIFICIO GRUPPI ELETTROGENI
PIANTA PIANO MEZZANINO E SEZIONI A-A e B-B


ELABORATO	F. JACOBELLI	CONTROLLATO	A. GANDINI	APPROVATO	Y. EPRIM
N. ELABORATO	MV100P-PE-CHD-4509-11-C0	CODICE FILE	MV100P-PE-CHD-4509-11-C0.dwg	DATA	16 GIUGNO 2014

CONSORZIO "VENEZIA NUOVA"

COORDINAMENTO PROGETTAZIONE
VERIFICATO: L. Carretta
CONTROLLATO: V. Ardone
PROGETTAZIONE
Ing. Alberto Scotti
Il Responsabile:
Ing. H. Redi

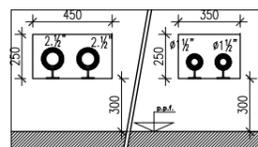


DETTAGLIO FERITOIE
PASSAGGIO TUBAZIONI HVAC

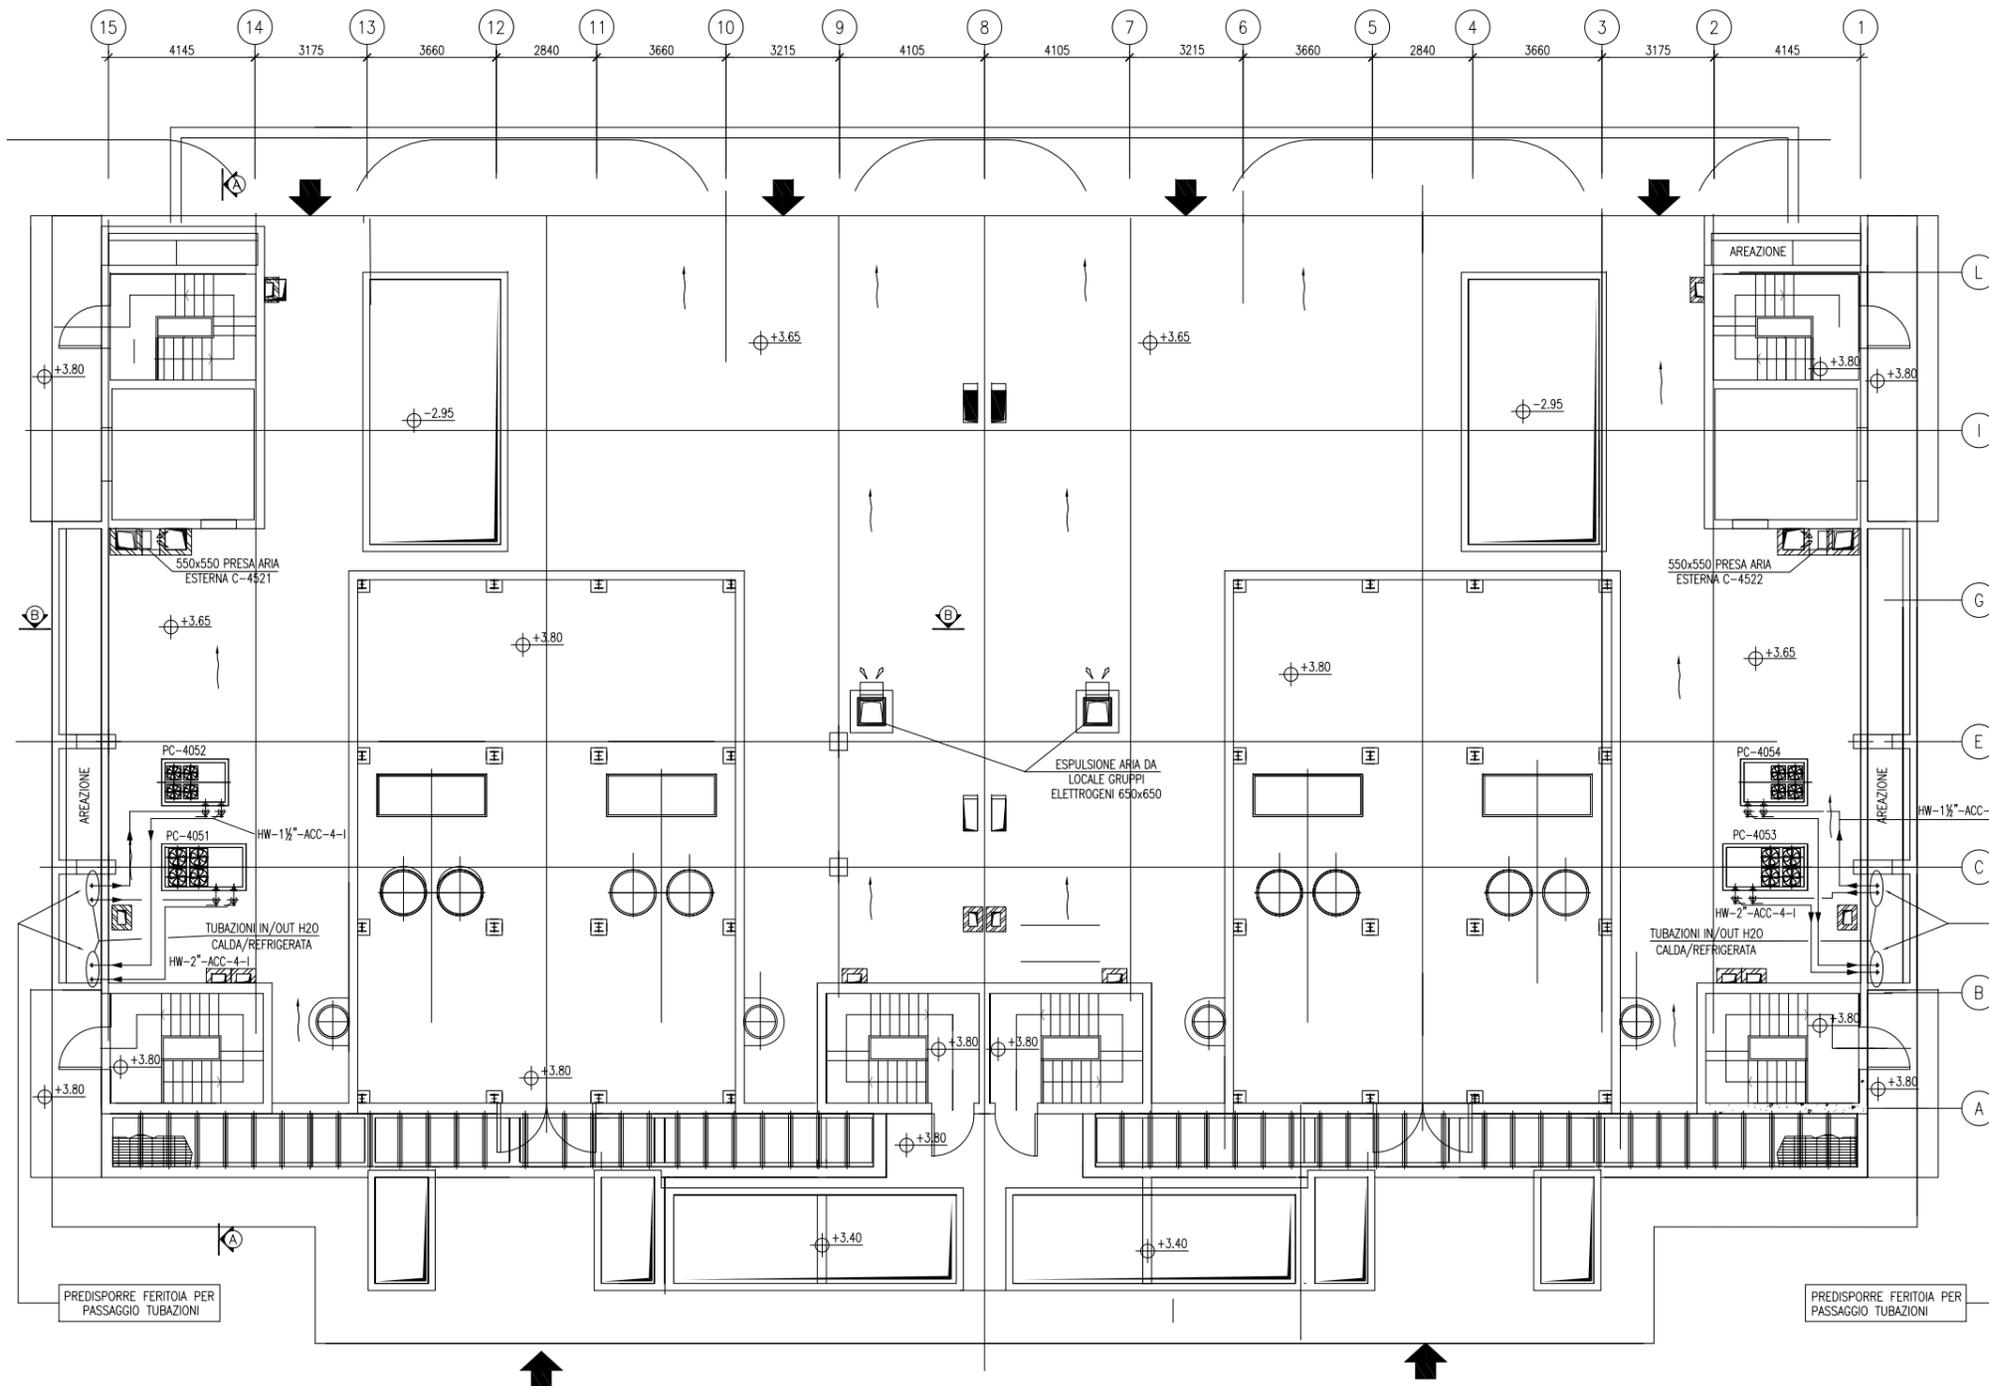

PIANTA PIANO COPERTURA

VALIDO SOLO PER IMPIANTI HVAC

PIANTA CHIAVE

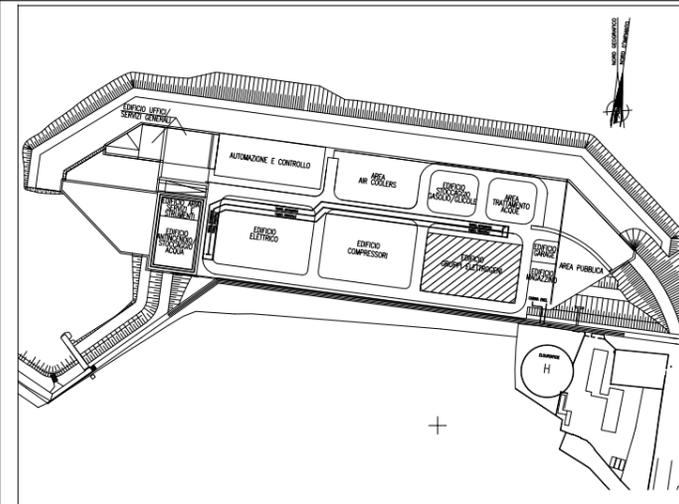

DOCUMENTI DI RIFERIMENTO

MV100P-PE-CMD-4001	PLANIMETRIA GENERALE
MV100P-PE-CHD-4508	IMPIANTO DI VENTILAZIONE E CONDIZIONAMENTO - EDIFICIO GRUPPI ELETTROGENI - PIANTE PIANO INTERRATO
MV100P-PE-CHD-4509	IMPIANTO DI VENTILAZIONE E CONDIZIONAMENTO - EDIFICIO GRUPPI ELETTROGENI - PIANTE PIANO MEZZANINO E SEZIONI
MV100P-PE-CHK-3523	IMPIANTO DI VENTILAZIONE E CONDIZIONAMENTO - EDIFICIO GRUPPI ELETTROGENI - DISTRIBUZIONE ARIA - SCHEMA FUNZIONALE
MV100P-PE-CHK-3524	IMPIANTO DI VENTILAZIONE E CONDIZIONAMENTO - EDIFICIO GRUPPI ELETTROGENI - DISTRIBUZIONE ACQUA - SCHEMA FUNZIONALE

NOTE

- 1) TUTTE LE DIMENSIONI SONO ESPRESSE IN mm SALVO DOVE DIVERSAMENTE SPECIFICATO
- 2) TUTTE LE QUOTE ALTIMETRICHE SONO ESPRESSE IN m Lm.m.
- 3) Q.F.C. = QUOTA FONDO CANALE. LE QUOTE ALTIMETRICHE RELATIVE A CANALI, TUBAZIONI ED EVENTUALI ACCESSORI SI INTENDONO DAL PIANO CALPESTIO.

CD	REVISIONE	EMISSIONE	DESCRIZIONE	FJ	AG	YE
				EL.	CON.	APP.
CO	16/06/14					

MINISTERO DELLE INFRASTRUTTURE E DEI TRASPORTI
MAGISTRATO ALLE ACQUE
NUOVI INTERVENTI PER LA SALVAGUARDIA DI VENEZIA
LEGGE N. 798 DEL 29-11-1984
CONVENZIONE REP. 7191 DEL 04-10-1991
ATTO ATTUATIVO REP. 8602 DEL 08-02-2013 (LAVORI)
INTERVENTI ALLE BOCHE LAGUNARI PER LA REGOLAZIONE DEI FLUSSI DI MAREA
CUP: D51B0200050AC1 (LAVORI)

PROGETTO ESECUTIVO
(estratto ed aggiornamento del progetto esecutivo di WBS LN.L1.50, favorevolmente esaminato dal CTM del 19.11.2008 con voto n. 176, del progetto esecutivo di WBS MA.L1.50, favorevolmente esaminato dal Comitato Tecnico di Magistratura del 21.04.2010 con voto n. 86 e del progetto esecutivo di WBS CH.L1.50, favorevolmente esaminato dal CTM del 18.09.2009 con voto n. 158)
WBS: LN.L1.50 - MA.L1.50 - CH.L1.50
WBE: LN.L1.50.PE.11 - MA.L1.50.PE.15 - CH.L1.50.PE.15

BOCCA DI CHIOGGIA
IMPIANTI
IMPIANTI DI VENTILAZIONE E CONDIZIONAMENTO
EDIFICIO GRUPPI ELETTROGENI
DISPOSIZIONE APPARECCHIATURE - PIANTE PIANO COPERTURA


ELABORATO	F. JACOBELLI	CONTROLLATO	A. GANDINI	APPROVATO	Y. EPRIM
N. ELABORATO	MV100P-PE-CHD-4510-11-C0	CODICE FILE	MV100P-PE-CHD-4510-11-C0.dwg	DATA	16 GIUGNO 2014

CONSORZIO "VENEZIA NUOVA"

COORDINAMENTO PROGETTAZIONE		<p>Il Responsabile: Ing. Alberto Scotti</p>
VERIFICATO: L. Carretta	CONTROLLATO: V. Ardone	
<p>CONSORZIO VENEZIA NUOVA Ing. H. Redi</p>		


OPERA PROTETTA AI SENSI DELLA LEGGE 22 APRILE 1941 N° 633 TUTTI I DIRITTI RISERVATI
QUALSIASI RIPRODUZIONE ED UTILIZZAZIONE NON AUTORIZZATE SARANNO PERSEGUITE A RICORRE DI LEGGE

PIANTA PIANO INTERRATO

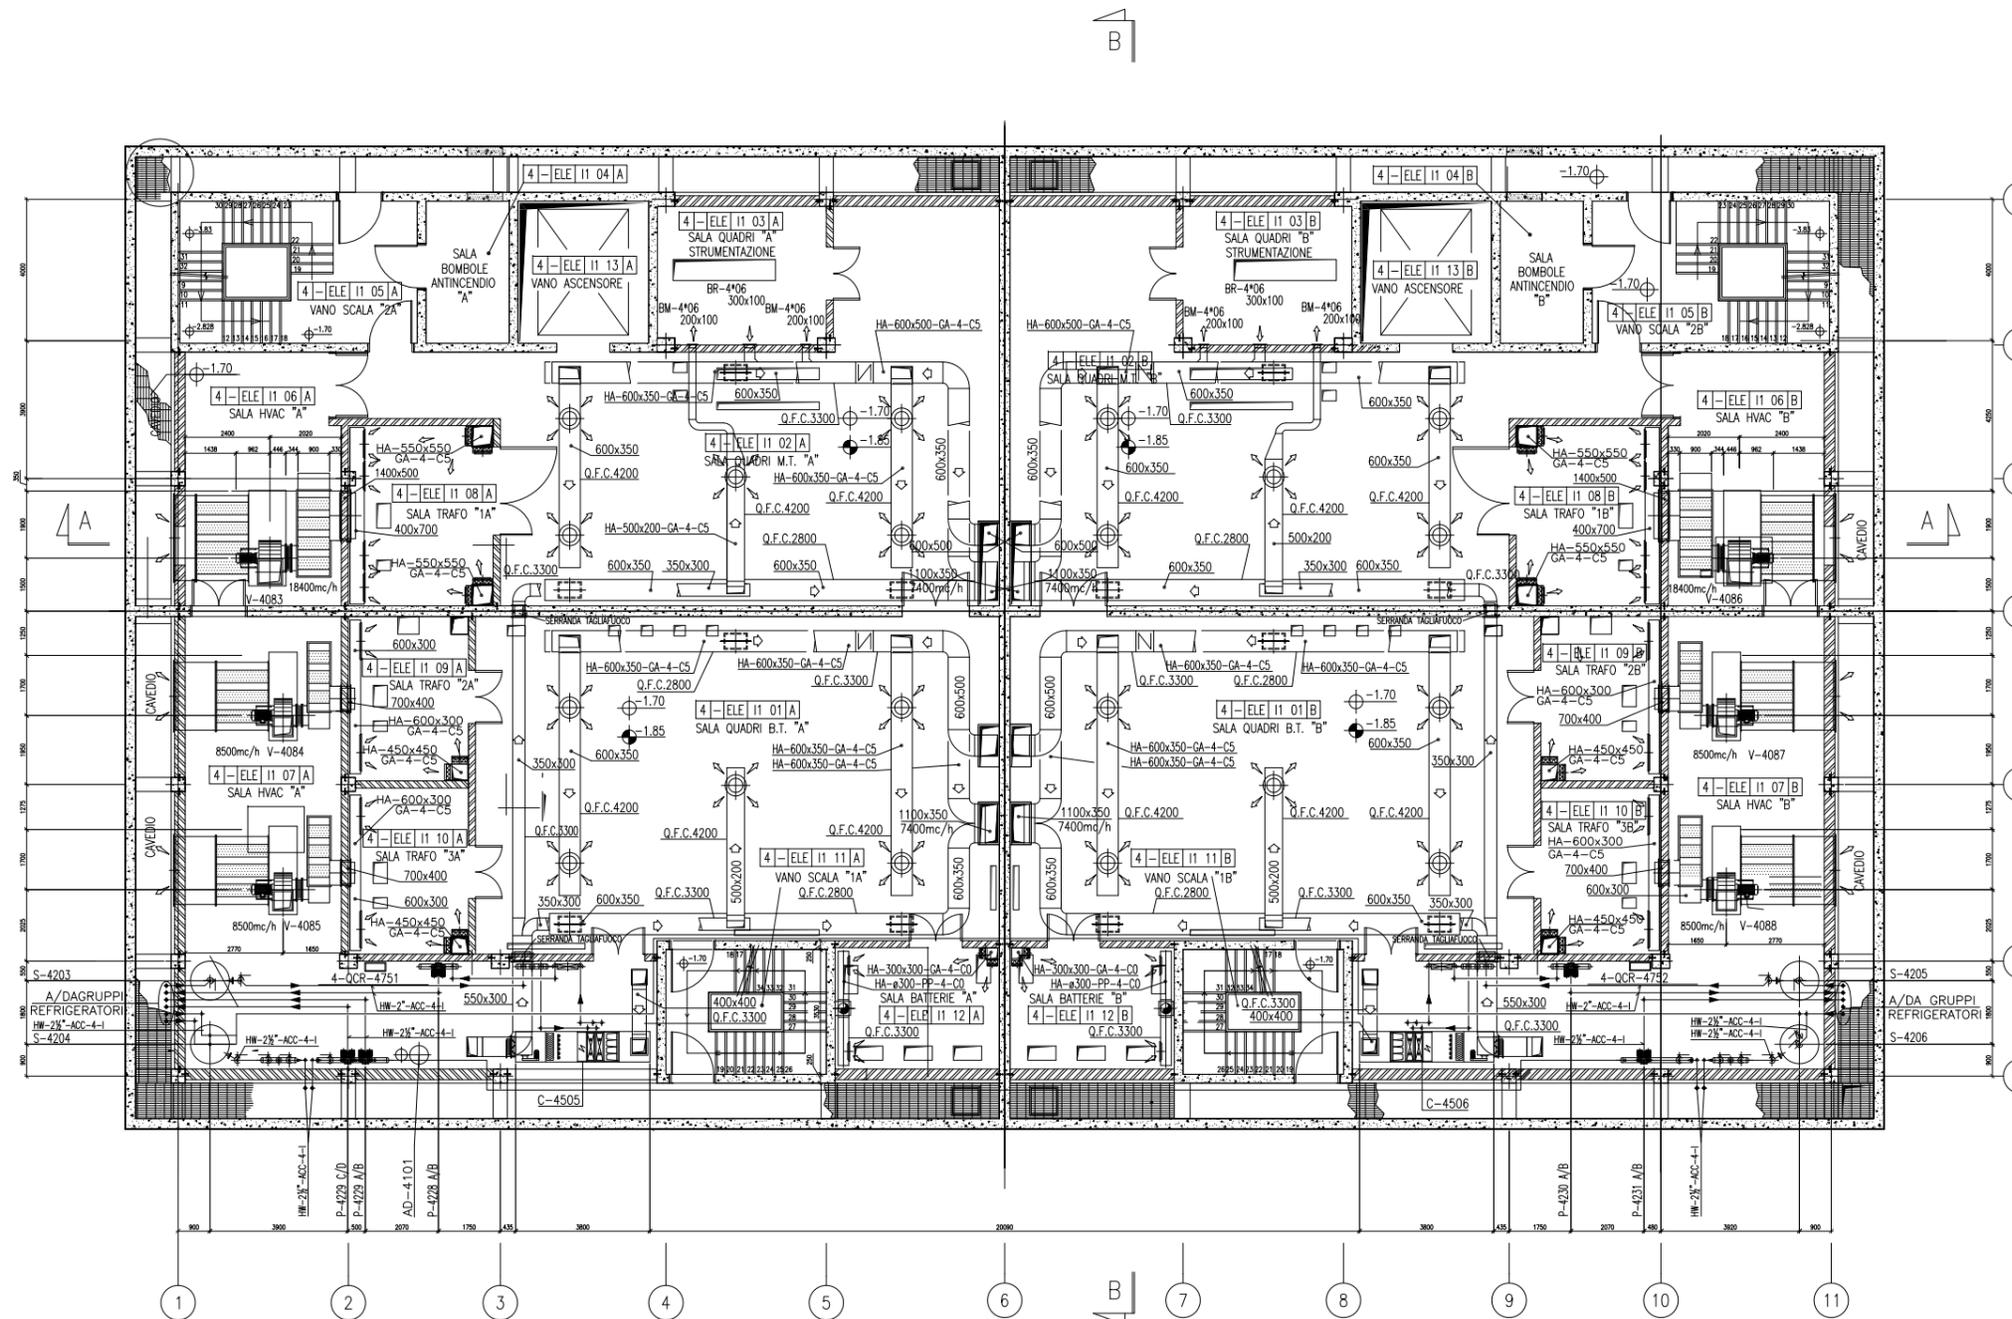

VALIDO SOLO PER IMPIANTI HVAC

PIANTA CHIAVE

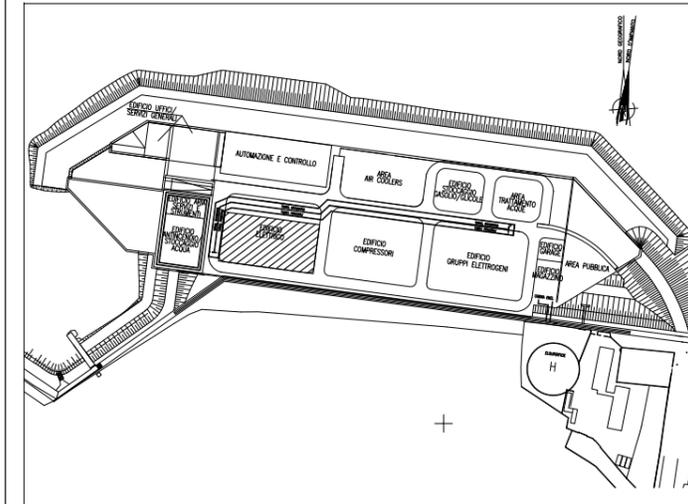

DOCUMENTI DI RIFERIMENTO

MV100P-PE-CMD-4001	PLANIMETRIA GENERALE
MV100P-PE-CHD-4514	IMPIANTO DI VENTILAZIONE E CONDIZIONAMENTO - EDIFICIO ELETTRICO - SEZIONI
MV100P-PE-CHD-4515	IMPIANTO DI VENTILAZIONE E CONDIZIONAMENTO - EDIFICIO ELETTRICO - PIANTA PIANO COPERTURA
MV100P-PE-CHK-3527	IMPIANTO DI VENTILAZIONE E CONDIZIONAMENTO - EDIFICIO ELETTRICO - DISTRIBUZIONE ARIA - SCHEMA FUNZIONALE
MV100P-PE-CHK-3528	IMPIANTO DI VENTILAZIONE E CONDIZIONAMENTO - EDIFICIO ELETTRICO - DISTRIBUZIONE ACQUA - SCHEMA FUNZIONALE

NOTE

- 1) TUTTE LE DIMENSIONI SONO ESPRESSE IN mm SALVO DOVE DIVERSAMENTE SPECIFICATO
- 2) TUTTE LE QUOTE ALTIMETRICHE SONO ESPRESSE IN m l.m.m.
- 3) Q.F.C. = QUOTA FONDO CANALE. LE QUOTE ALTIMETRICHE RELATIVE A CANALI, TUBAZIONI ED EVENTUALI ACCESSORI SI INTENDONO DAL PIANO CALPESTIO.

CD	16/06/14	EMISSIONE		FJ	AG	YE
REVISIONE		DESCRIZIONE		EL.	CON.	APP.

MINISTERO DELLE INFRASTRUTTURE E DEI TRASPORTI
MAGISTRATO ALLE ACQUE
NUOVI INTERVENTI PER LA SALVAGUARDIA DI VENEZIA
 LEGGE N. 798 DEL 29-11-1984
 CONVENZIONE REP. 7191 DEL 04-10-1991
 ATTO ATTUATIVO REP. 8602 DEL 08-02-2013 (LAVORI)

INTERVENTI ALLE BOCCHE LAGUNARI PER LA REGOLAZIONE DEI FLUSSI DI MAREA
 CUP: D51B0200050AC1 (LAVORI)


PROGETTO ESECUTIVO
 (estratto ed aggiornamento del progetto esecutivo di WBS LN.L1.50, favorevolmente esaminato dal CTM del 19.11.2008 con voto n. 176, del progetto esecutivo di WBS MA.L1.50, favorevolmente esaminato dal Comitato Tecnico di Magistratura del 21.04.2010 con voto n. 86 e del progetto esecutivo di WBS CH.L1.50, favorevolmente esaminato dal CTM del 18.09.2009 con voto n. 158)
 WBS: LN.L1.50 - MA.L1.50 - CH.L1.50
 WBE: LN.L1.50.PE.11 - MA.L1.50.PE.15 - CH.L1.50.PE.15


BOCCA DI CHIOGGIA IMPIANTI

IMPIANTI DI VENTILAZIONE E CONDIZIONAMENTO
EDIFICIO ELETTRICO
DISTRIBUZIONE AEREAUTICA E IDRAULICA - PIANTA A QUOTA PAVIMENTO


ELABORATO	F. JACOBELLI	CONTROLLATO	A. GANDINI	APPROVATO	Y. EPRIM
N. ELABORATO	MV100P-PE-CHD-4513-11-C0	CODICE FILE	MV100P-PE-CHD-4513-11-C0.dwg	DATA	16 GIUGNO 2014

CONSORZIO "VENEZIA NUOVA"

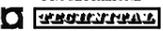COORDINAMENTO PROGETTAZIONE		PROGETTAZIONE	
VERIFICATO: L. Carretta	CONTROLLATO: V. Ardone	 Il Responsabile: Ing. Alberto Scotti	
 CONSORZIO VENEZIA NUOVA Ing. H. Redi			

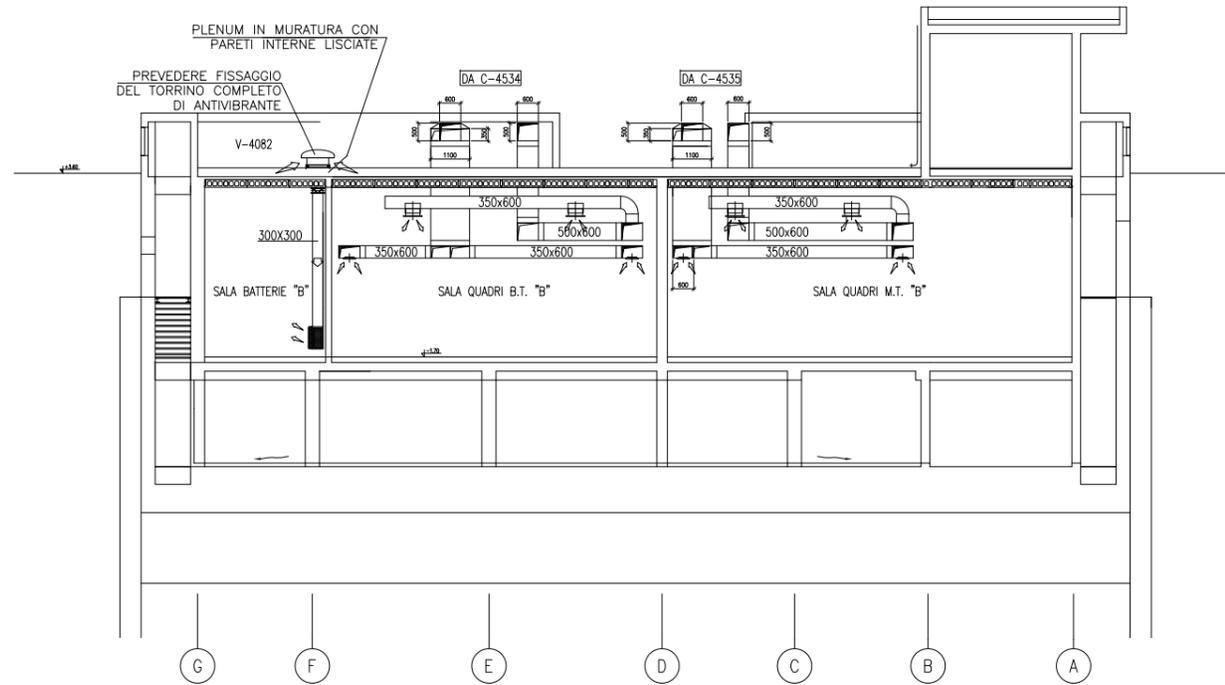


SEZIONE B-B

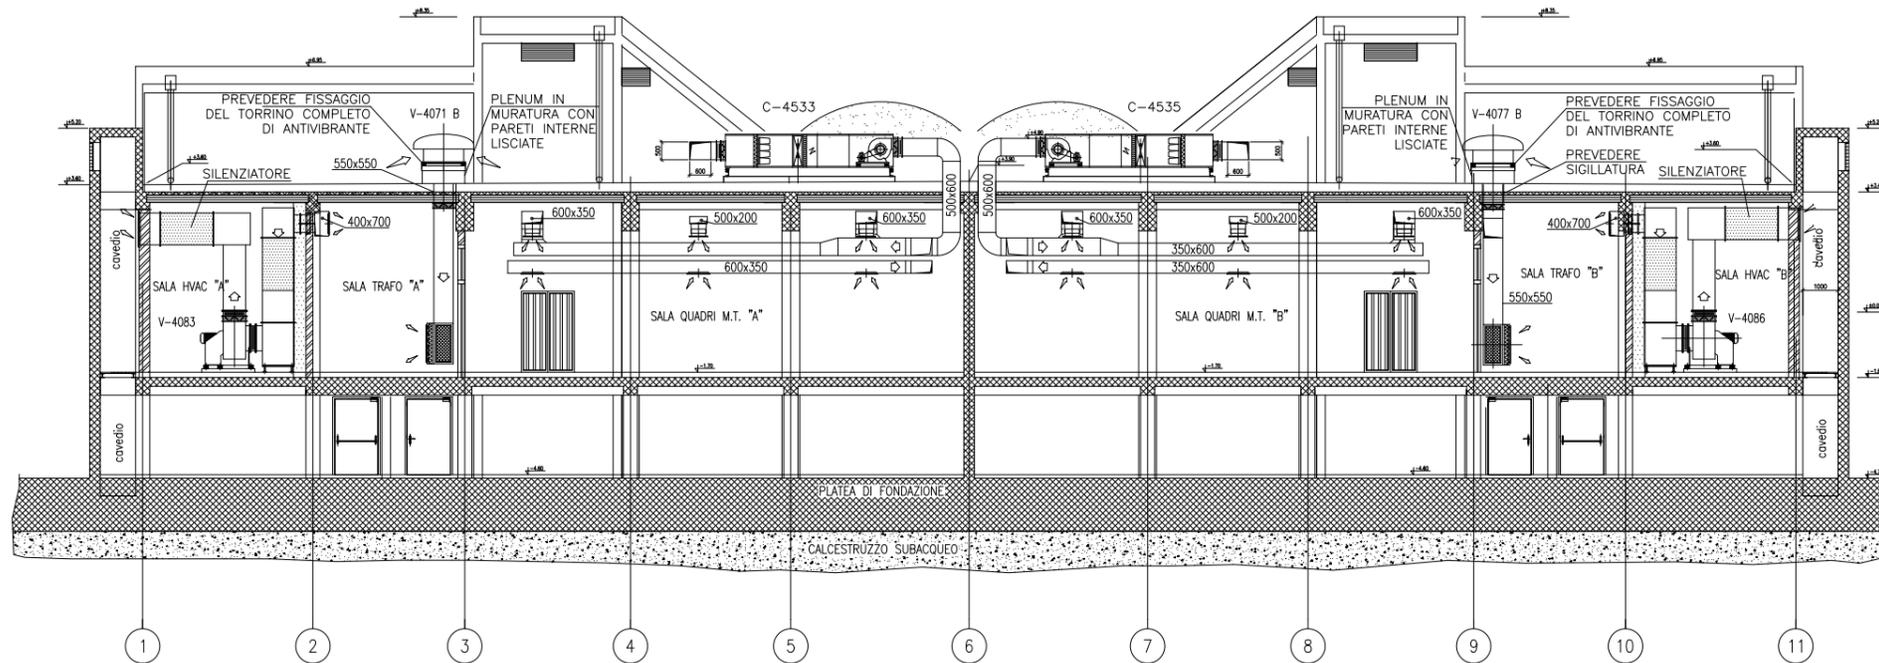

SEZIONE A-A

VALIDO SOLO PER IMPIANTI HVAC

PIANTA CHIAVE

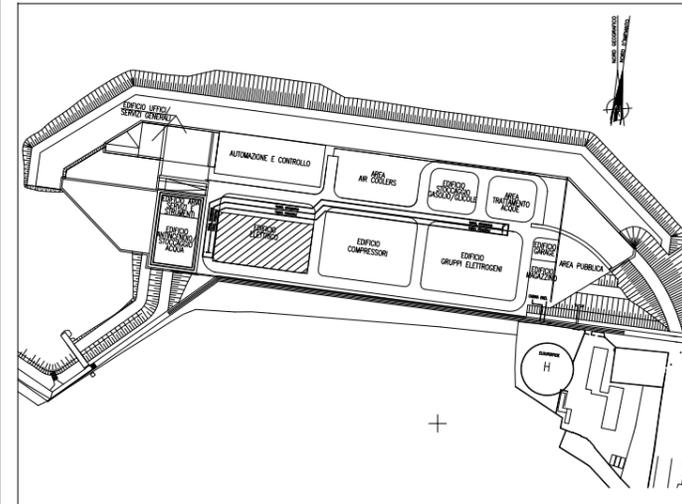

DOCUMENTI DI RIFERIMENTO

MV100P-PE-CMD-4001	PLANIMETRIA GENERALE
MV100P-PE-CHD-4513	IMPIANTO DI VENTILAZIONE E CONDIZIONAMENTO - EDIFICIO ELETTRICO - PIANTA PIANO INTERRATO
MV100P-PE-CHD-4515	IMPIANTO DI VENTILAZIONE E CONDIZIONAMENTO - EDIFICIO ELETTRICO - PIANTA PIANO COPERTURA
MV100P-PE-CHK-3527	IMPIANTO DI VENTILAZIONE E CONDIZIONAMENTO - EDIFICIO ELETTRICO - DISTRIBUZIONE ARIA - SCHEMA FUNZIONALE
MV100P-PE-CHK-3528	IMPIANTO DI VENTILAZIONE E CONDIZIONAMENTO - EDIFICIO ELETTRICO - DISTRIBUZIONE ACQUA - SCHEMA FUNZIONALE

NOTE

- 1) TUTTE LE DIMENSIONI SONO ESPRESSE IN mm SALVO DOVE DIVERSAMENTE SPECIFICATO
- 2) TUTTE LE QUOTE ALTIMETRICHE SONO ESPRESSE IN m l.m.m.
- 3) Q.F.C. = QUOTA FONDO CANALE. LE QUOTE ALTIMETRICHE RELATIVE A CANALI, TUBAZIONI ED EVENTUALI ACCESSORI SI INTENDONO DAL PIANO CALPESTIO.

CD	REVISIONE	EMISSIONE	DESCRIZIONE	FJ	AG	YE
EL.	CON.	APP.				
CO	16/06/14					

MINISTERO DELLE INFRASTRUTTURE E DEI TRASPORTI
MAGISTRATO ALLE ACQUE

NUOVI INTERVENTI PER LA SALVAGUARDIA
DI VENEZIA

LEGGE N. 798 DEL 29-11-1984
CONVENZIONE REP. 7191 DEL 04-10-1991
ATTO ATTUATIVO REP. 8602 DEL 08-02-2013 (LAVORI)

INTERVENTI ALLE BOCHE LAGUNARI PER
LA REGOLAZIONE DEI FLUSSI DI MAREA
CUP: D51B0200050AC1 (LAVORI)

PROGETTO ESECUTIVO
(estratto ed aggiornamento del progetto esecutivo di WBS LN.L1.50, favorevolmente esaminato dal CTM del 19.11.2008 con voto n. 176, del progetto esecutivo di WBS MA.L1.50, favorevolmente esaminato dal Comitato Tecnico di Magistratura del 21.04.2010 con voto n. 66 e del progetto esecutivo di WBS CH.L1.50, favorevolmente esaminato dal CTM del 18.09.2009 con voto n. 158)


WBS: LN.L1.50 - MA.L1.50 - CH.L1.50
WBE: LN.L1.50.PE.11 - MA.L1.50.PE.15 - CH.L1.50.PE.15

BOCCA DI CHIOGGIA
IMPIANTI


IMPIANTI DI VENTILAZIONE E CONDIZIONAMENTO
EDIFICIO ELETTRICO
DISPOSIZIONE APPARECCHIATURE - SEZIONI

ELABORATO	F. JACOBELLI	CONTROLLATO	A. GANDINI	APPROVATO	Y. EPRIM
N. ELABORATO	MV100P-PE-CHD-4514-11-C0	CODICE FILE	MV100P-PE-CHD-4514-11-C0.dwg	DATA	16 GIUGNO 2014

CONSORZIO "VENEZIA NUOVA"

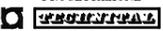
COORDINAMENTO PROGETTAZIONE		 Il Responsabile: Ing. Alberto Scotti
VERIFICATO: L. Carretta	CONTROLLATO: V. Ardone	
 CONSORZIO VENEZIA NUOVA Ing. H. Redi		

PIANTA PIANO COPERTURA

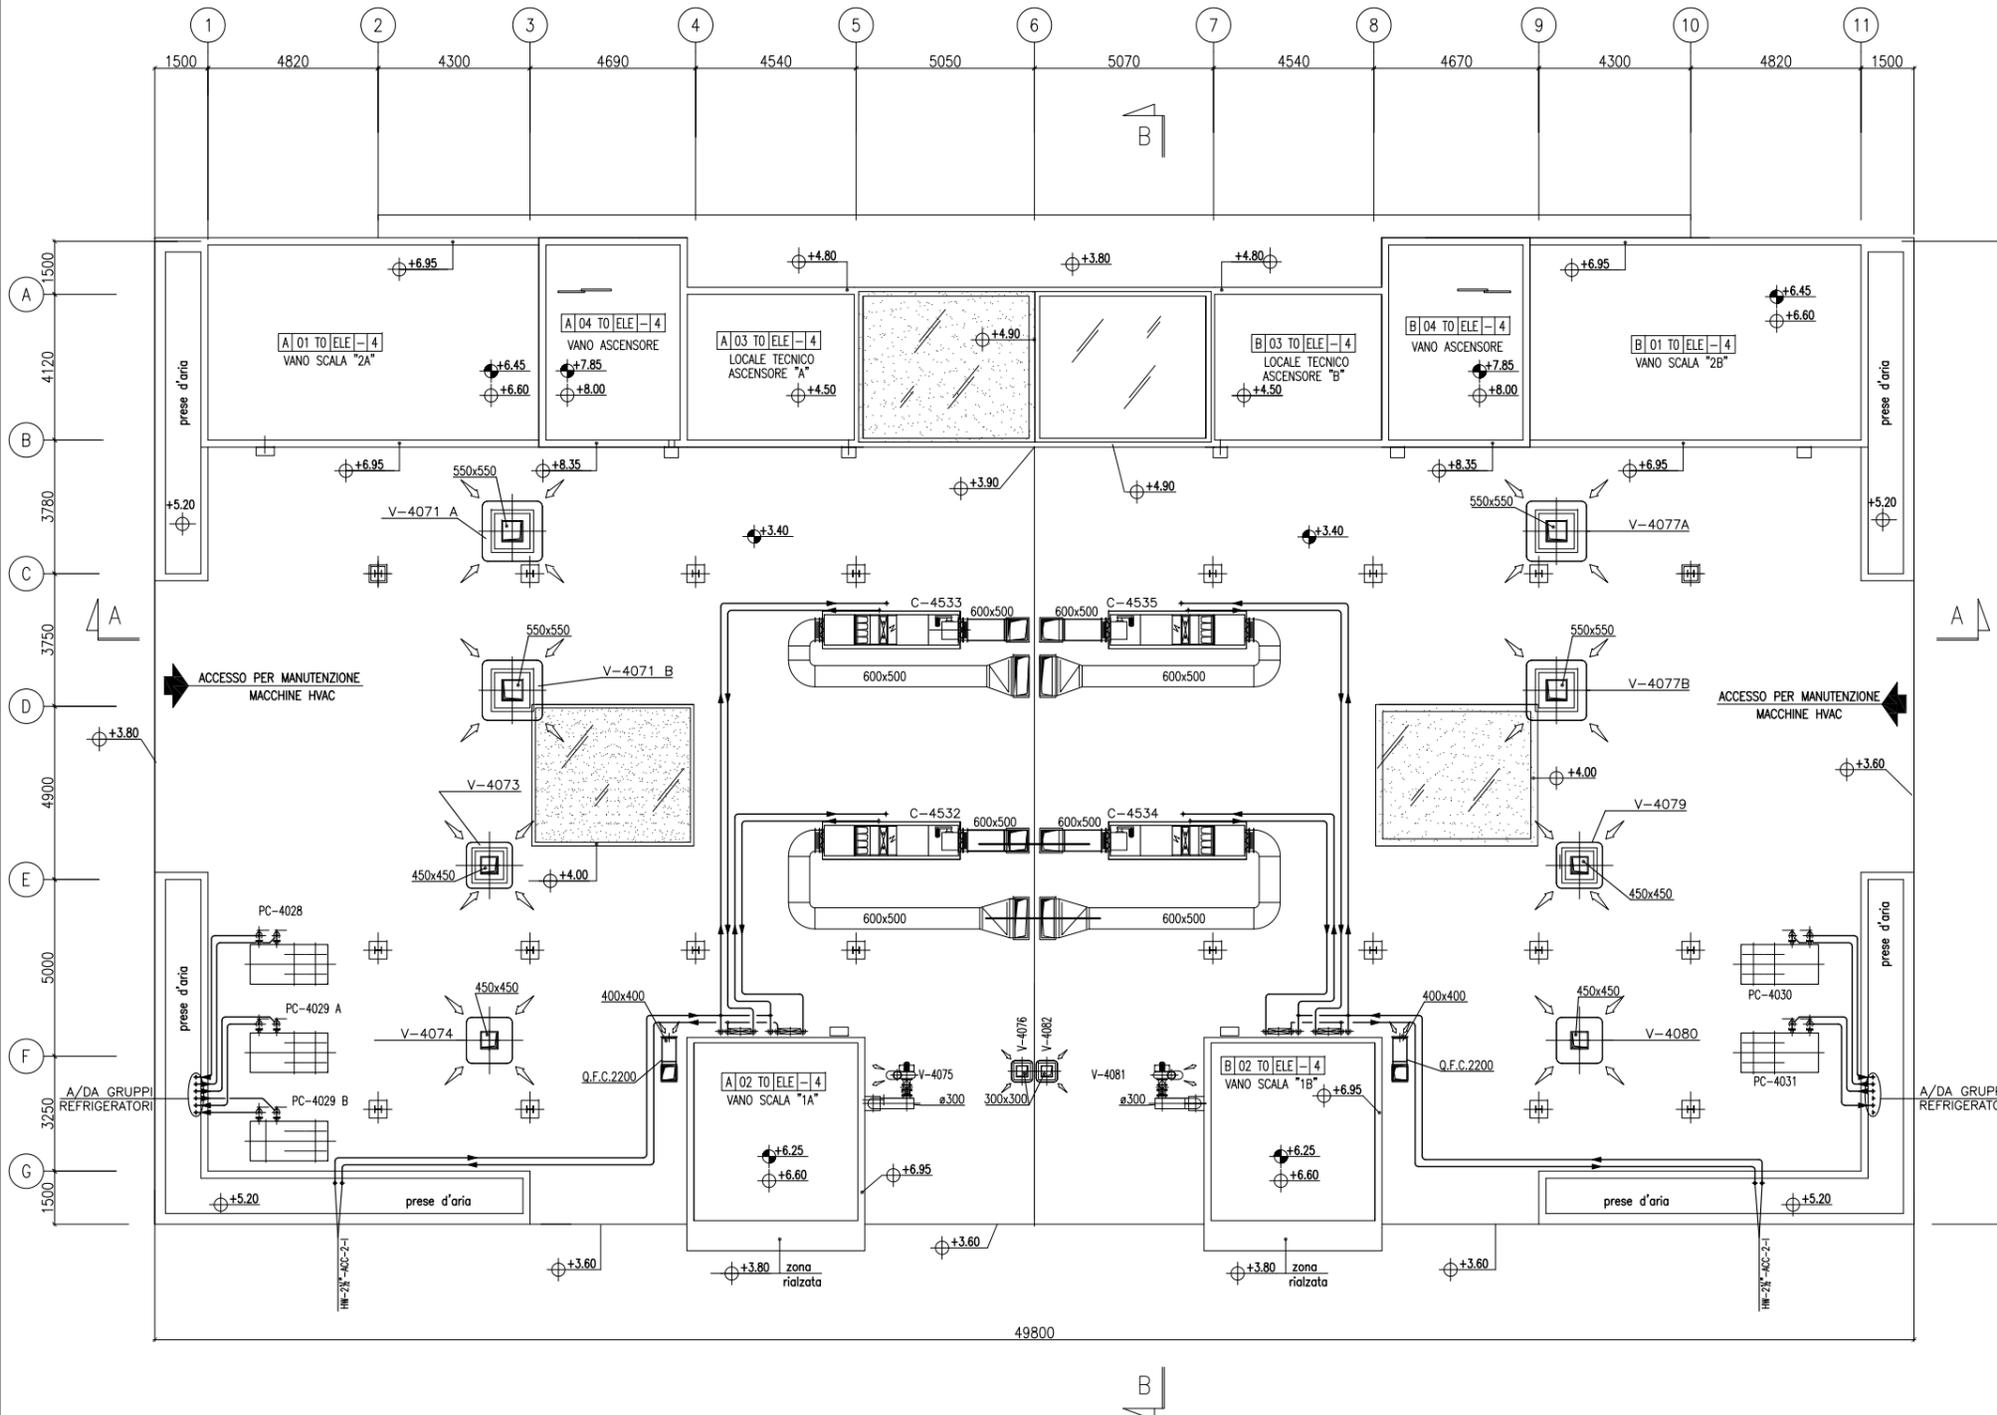

VALIDO SOLO PER IMPIANTI HVAC

PIANTA CHIAVE

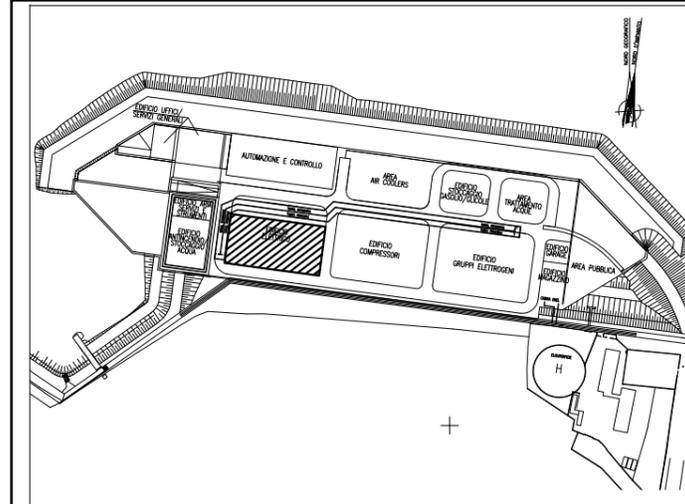

DOCUMENTI DI RIFERIMENTO

MV100P-PE-CMD-4001	PLANIMETRIA GENERALE
MV100P-PE-CHD-4513	IMPIANTO DI VENTILAZIONE E CONDIZIONAMENTO - EDIFICIO ELETTRICO - PIANTE PIANO INTERRATO
MV100P-PE-CHD-4514	IMPIANTO DI VENTILAZIONE E CONDIZIONAMENTO - EDIFICIO ELETTRICO - SEZIONI
MV100P-PE-CHK-3527	IMPIANTO DI VENTILAZIONE E CONDIZIONAMENTO - EDIFICIO ELETTRICO - DISTRIBUZIONE ARIA - SCHEMA FUNZIONALE
MV100P-PE-CHK-3528	IMPIANTO DI VENTILAZIONE E CONDIZIONAMENTO - EDIFICIO ELETTRICO - DISTRIBUZIONE ACQUA - SCHEMA FUNZIONALE

NOTE

- 1) TUTTE LE DIMENSIONI SONO ESPRESSE IN mm SALVO DIVERSAMENTE SPECIFICATO
- 2) TUTTE LE QUOTE ALTIMETRICHE SONO ESPRESSE IN m Lm.m.
- 3) Q.F.C. = QUOTA FONDO CANALE. LE QUOTE ALTIMETRICHE RELATIVE A CANALI, TUBAZIONI ED EVENTUALI ACCESSORI SI INTENDONO DAL PIANO CALPESTIO.

REVISIONE	EMISSIONE	DESCRIZIONE	FJ	AG	YE
EL.	CON.	APP.			
CO 16/06/14					


MINISTERO DELLE INFRASTRUTTURE E DEI TRASPORTI
MAGISTRATO ALLE ACQUE
NUOVI INTERVENTI PER LA SALVAGUARDIA DI VENEZIA
 LEGGE N. 798 DEL 29-11-1984
 CONVENZIONE REP. 7191 DEL 04-10-1991
 ATTO ATTUATIVO REP. 8602 DEL 08-02-2013 (LAVORI)
INTERVENTI ALLE BOCHE LAGUNARI PER LA REGOLAZIONE DEI FLUSSI DI MAREA
 CUP: D51B0200050AC1 (LAVORI)

PROGETTO ESECUTIVO
 (estratto ed aggiornamento del progetto esecutivo di WBS LN.LI.50, favorevolmente esaminato dal CTM del 19.11.2008 con voto n. 176, del progetto esecutivo di WBS MA.LI.50, favorevolmente esaminato dal Comitato Tecnico di Magistratura del 21.04.2010 con voto n. 86 e del progetto esecutivo di WBS CH.LI.50, favorevolmente esaminato dal CTM del 18.09.2009 con voto n. 158)
 WBS: LN.LI.50 - MA.LI.50 - CH.LI.50
 WBE: LN.LI.50.PE.11 - MA.LI.50.PE.15 - CH.LI.50.PE.15

BOCCA DI CHIOGGIA IMPIANTI
IMPIANTI DI VENTILAZIONE E CONDIZIONAMENTO
EDIFICIO ELETTRICO
DISTRIBUZIONE AERAUICA E IDRAULICA - PIANTE PIANO COPERTURA


ELABORATO	CONTROLLATO	APPROVATO
F. JACOBELLI	A.GANDINI	Y.EPRIM
N. ELABORATO	CODICE FILE	DATA
MV100P-PE-CHD-4515-11-CO	MV100P-PE-CHD-4515-11-C0.dwg	16 GIUGNO 2014

CONSORZIO "VENEZIA NUOVA"

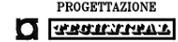
COORDINAMENTO PROGETTAZIONE		 Il Responsabile: Ing. Alberto Scotti
VERIFICATO: L. Carretta	CONTROLLATO: V. Ardene	
 CONSORZIO VENEZIA NUOVA Ing. H. Redi		




PIANTA A QUOTA PAVIMENTO

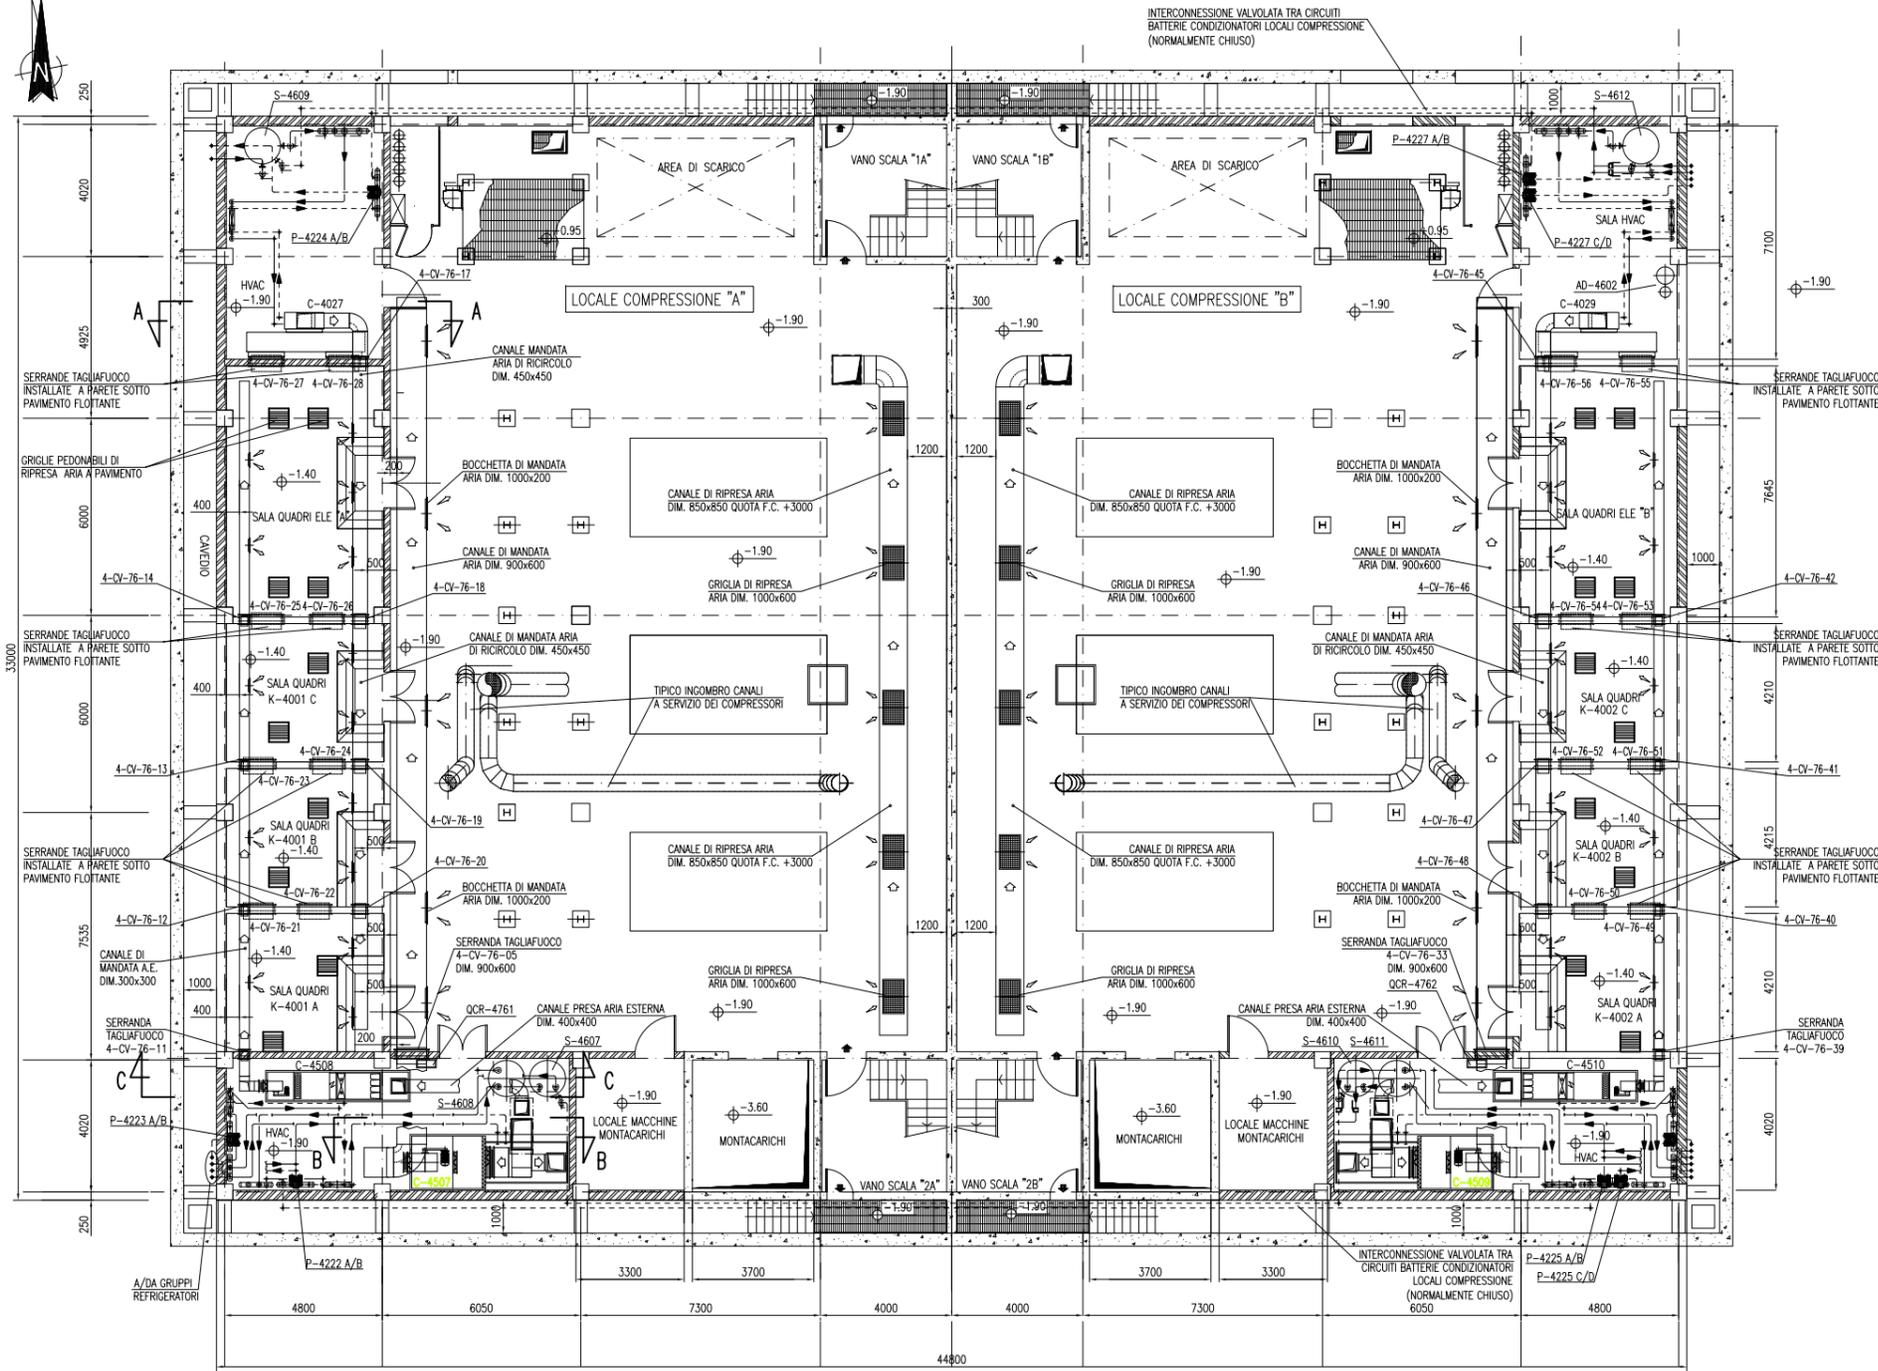


VALIDO SOLO PER IMPIANTI HVAC

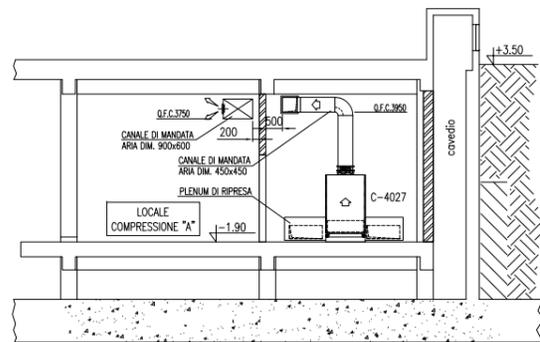

SEZIONE A-A

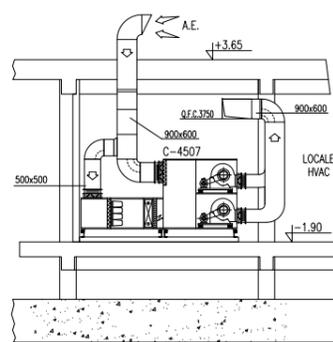


SEZIONE B-B

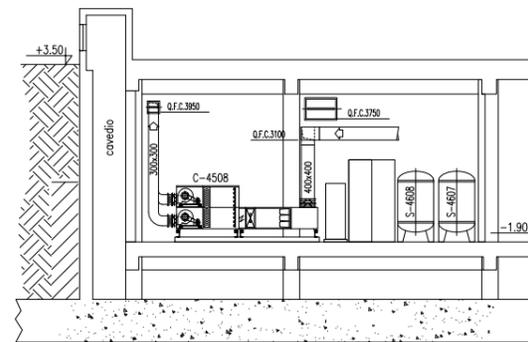

SEZIONE C-C

PIANTA CHIAVE

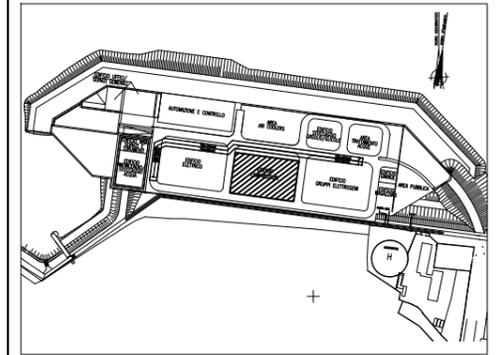

DOCUMENTI DI RIFERIMENTO

M/100P-PE-CHD-4001	PLANIMETRIA GENERALE
M/100P-PE-CHD-4617	IMPIANTO DI VENTILAZIONE E CONDIZIONAMENTO - EDIFICIO COMPRESSORI - Pianta Piano Copertura
M/100P-PE-CHK-3521	IMPIANTO DI VENTILAZIONE E CONDIZIONAMENTO - EDIFICIO COMPRESSORI - Distribuzione Aria - Schema Funzionale
M/100P-PE-CHK-3522	IMPIANTO DI VENTILAZIONE E CONDIZIONAMENTO - EDIFICIO COMPRESSORI - Distribuzione Acqua - Schema Funzionale

NOTE

- 1: TUTTE LE DIMENSIONI SONO ESPRESSE IN mm SALVO DOVE DIVERSAMENTE SPECIFICATO
- 2: TUTTE LE QUOTE ALTIMETRICHE SONO ESPRESSE IN m L.m.m.
- 3: Q.F.C. QUOTA FONDO CANALE RISPETTO AL PIANO DI CALPESTO
- 4: PREVEDERE APERTURE DI ISPEZIONE SU RETI DI CANALIZZAZIONE IN CORRISPONDENZA DI SERRANDE TAGLIAFUOCO, SERRANDE DI TARATURA E SERRANDE MOTORIZZATE

CD	16/06/14	EMISSIONE							
REVISIONE			DESCRIZIONE		FJ	AG	YE		
					EL	CON	APP		

MINISTERO DELLE INFRASTRUTTURE E DEI TRASPORTI
MAGISTRATO ALLE ACQUE
NUOVI INTERVENTI PER LA SALVAGUARDIA DI VENEZIA

LEGGE N. 798 DEL 29-11-1984
 CONVENZIONE REP. 7191 DEL 04-10-1991
 ATTO ATTUATIVO REP. 8602 DEL 08-02-2013 (LAVORI)

INTERVENTI ALLE BOCCHE LAGUNARI PER LA REGOLAZIONE DEI FLUSSI DI MAREA
 CUP: D51B02000050AC1 (LAVORI)

PROGETTO ESECUTIVO
 (estratto ed aggiornamento del progetto esecutivo di WBS LN.LI.50, favorevolmente esaminato dal CTM del 18.11.2009 con voto n. 176, del progetto esecutivo di WBS MALI.50, favorevolmente esaminato dal Comitato Tecnico di Magistratura del 21.04.2010 con voto n. 66 e del progetto esecutivo di WBS CH.LI.50, favorevolmente esaminato dal CTM del 18.09.2009 con voto n. 158)

WBS: LN.LI.50 - MALI.50 - CH.LI.50 - CH.LI.50.PE.15
 WBS: LN.LI.50.PE.11 - MALI.50.PE.15


BOCCA DI CHIOGGIA
IMPIANTI
IMPIANTI DI VENTILAZIONE E CONDIZIONAMENTO
EDIFICIO COMPRESSORI
DISPOSIZIONE APPARECCHIATURE - Pianta e Sezioni

ELABORATO	F. JACOBELLI	CONTROLLATO	A. GANDINI	APPROVATO	Y. EPRIM
N. ELABORATO	M/100P-PE-CHD-4516-11-CD	CODICE FILE	M/100P-PE-CHD-4516-11-CD.dwg	DATA	16 GIUGNO 2014


CONSORZIO "VENEZIA NUOVA"

COORDINAMENTO PROGETTAZIONE	PROGETTAZIONE
VERIFICATO: L. Carretto	PROGETTATA DA: Ing. Alberto Scotti
CONSORZIO VENEZIA NUOVA	Ing. H. Redi


PIANTA A QUOTA COPERTURA

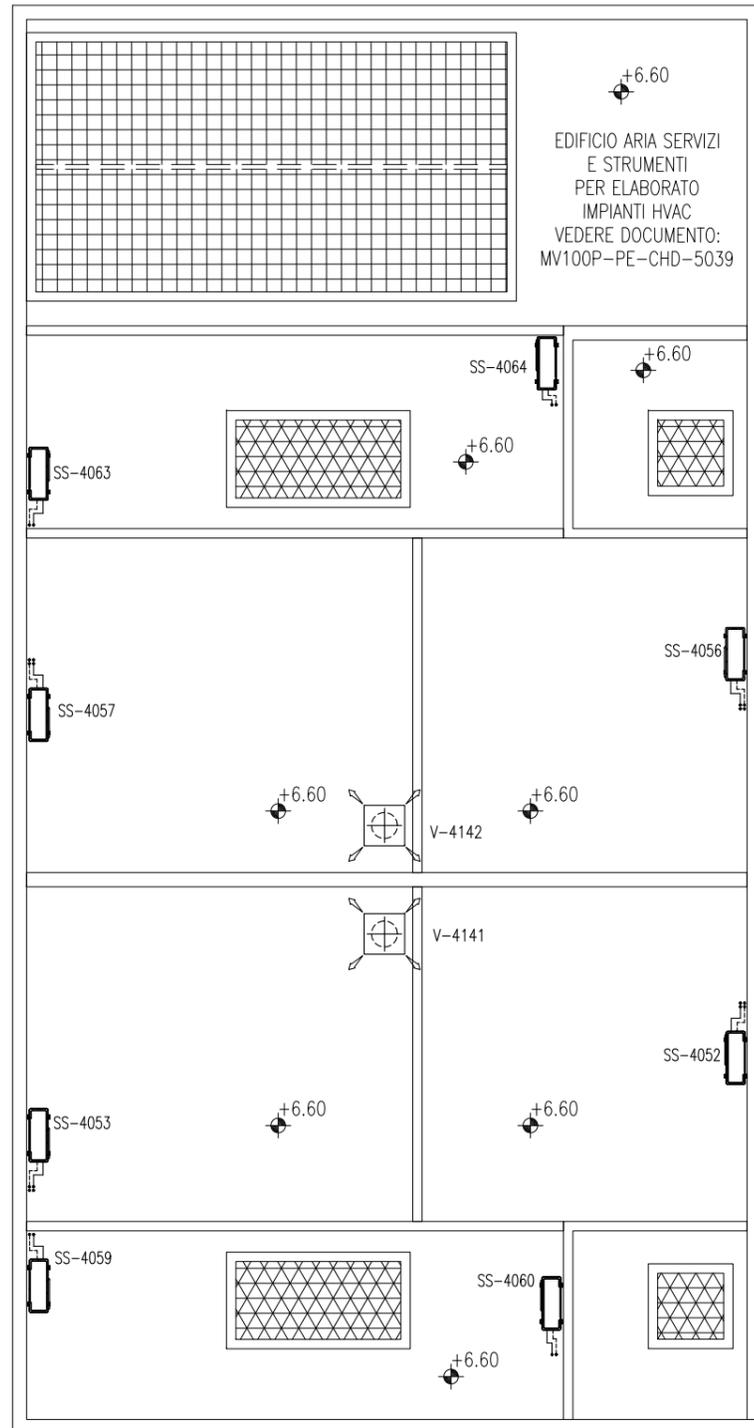

PIANTA A QUOTA PAVIMENTO

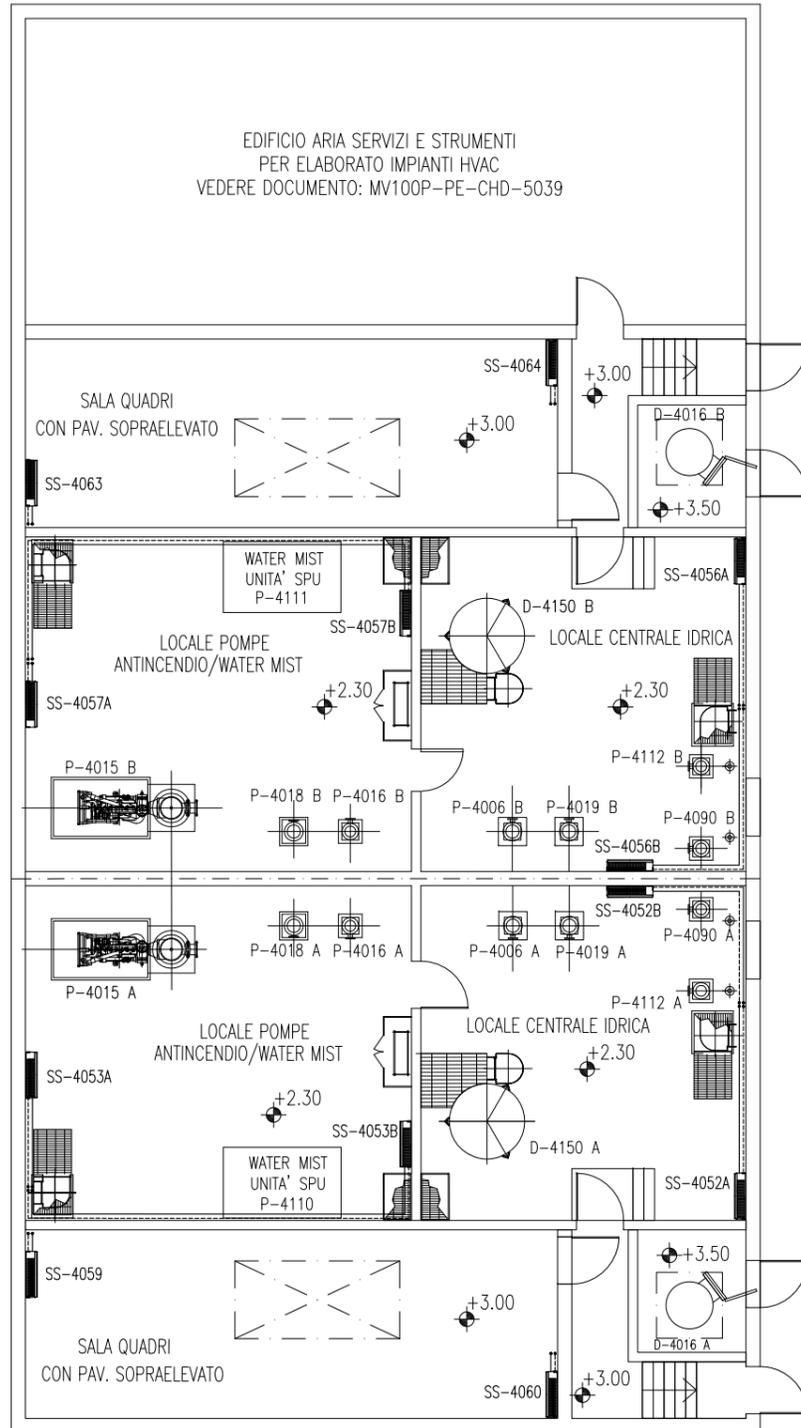

PIANTA CHIAVE

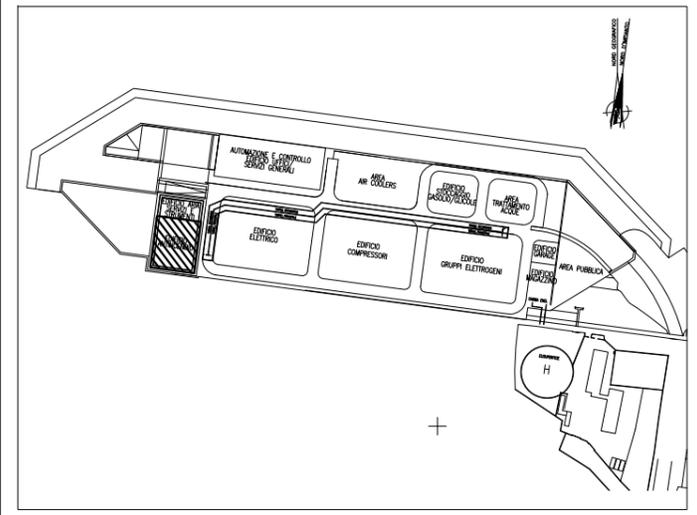

DOCUMENTI DI RIFERIMENTO

MV100P-PE-CMD-4001	PLANIMETRIA GENERALE
MV100P-PE-CHK-3535	IMPIANTO DI VENTILAZIONE E CONDIZIONAMENTO - SISTEMA SPLIT SYSTEM EDIFICIO ANTINCENDIO - SCHEMA FUNZIONALE

NOTE

- 1) TUTTE LE DIMENSIONI SONO ESPRESSE IN mm SALVO DOVE DIVERSAMENTE SPECIFICATO
- 2) TUTTE LE QUOTE ALTIMETRICHE SONO ESPRESSE IN m l.m.m.
- 3) DIMENSIONI/POSIZIONI OPERE CIVILI INDICATIVE (TRAVI, VANI SCALA, FONDAZIONI, PARETI ECC), PER ESATTA POSIZIONE E CARATTERISTICHE VEDERE RELATIVO PROGETTO CIVILE.
- 4) IN CASO DI DISCORDANZA TRA MISURAZIONI A VIDEO E QUOTE DISEGNO, VALGONO QUESTE ULTIME

CO	16/06/14	EMISSIONE				FJ	AG	YE
REVISIONE		DESCRIZIONE				EL.	CON.	APP.

**MINISTERO DELLE INFRASTRUTTURE E DEI TRASPORTI
MAGISTRATO ALLE ACQUE
NUOVI INTERVENTI PER LA SALVAGUARDIA
DI VENEZIA**
LEGGE N. 798 DEL 29-11-1984
CONVENZIONE REP. 7191 DEL 04-10-1991
ATTO ATTUATIVO REP. 8602 DEL 08-02-2013 (LAVORI)

**INTERVENTI ALLE BOCHE LAGUNARI PER
LA REGOLAZIONE DEI FLUSSI DI MAREA**
CUP: D51B0200050AC1 (LAVORI)

PROGETTO ESECUTIVO
(estratto ed aggiornamento del progetto esecutivo di WBS LN.L1.50, favorevolmente esaminato dal CTM del 19.11.2008 con voto n. 176, del progetto esecutivo di WBS MA.L1.50, favorevolmente esaminato dal Comitato Tecnico di Magistratura del 21.04.2010 con voto n. 66 e del progetto esecutivo di WBS CH.L1.50, favorevolmente esaminato dal CTM del 18.09.2009 con voto n. 158)

WBS: LN.L1.50 - MA.L1.50 - CH.L1.50
WBE: LN.L1.50.PE.11 - MA.L1.50.PE.15 - CH.L1.50.PE.15

**BOCCA DI CHIOGGIA
IMPIANTI
IMPIANTI DI VENTILAZIONE E CONDIZIONAMENTO
EDIFICIO ANTINCENDIO/STOCCAGGIO ACQUA
PIANTE**

ELABORATO	F. JACOBELLI	CONTROLLATO	A. GANDINI	APPROVATO	Y. EPRIM
N. ELABORATO	MV100P-PE-CHD-4527-11-CO	CODICE FILE	MV100P-PE-CHD-4527-11-CO.dwg	DATA	16 GIUGNO 2014


CONSORZIO "VENEZIA NUOVA"

COORDINAMENTO PROGETTAZIONE		PROGETTAZIONE
VERIFICATO: L. Carretta	CONTROLLATO: V. Ardone	
CONSORZIO VENEZIA NUOVA Ing. H. Redi		Il Responsabile: Ing. Alberto Scotti



OPERA PROTETTA AI SENSI DELLA LEGGE 22 APRILE 1941 N° 633 TUTTI I DIRITTI RISERVATI
QUALSIASI RIPRODUZIONE ED UTILIZZAZIONE NON AUTORIZZATE SARANNO PERSEGUITE A RICORRERE DI LEGGE



PIANTA QUOTA PAVIMENTO

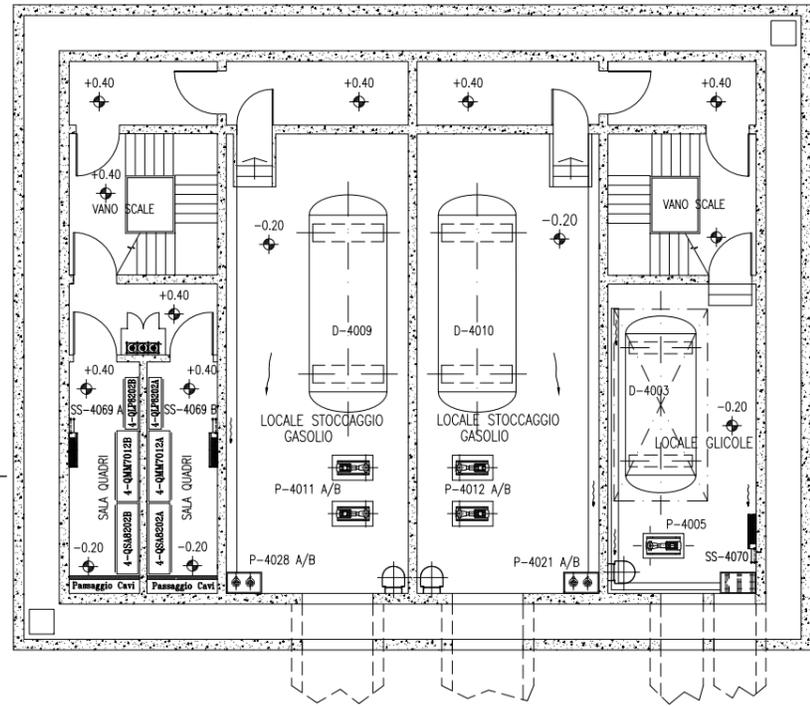


PIANTA QUOTA COPERTURA

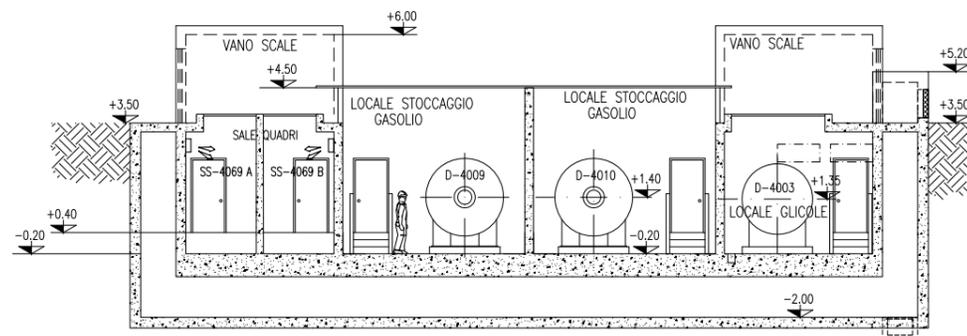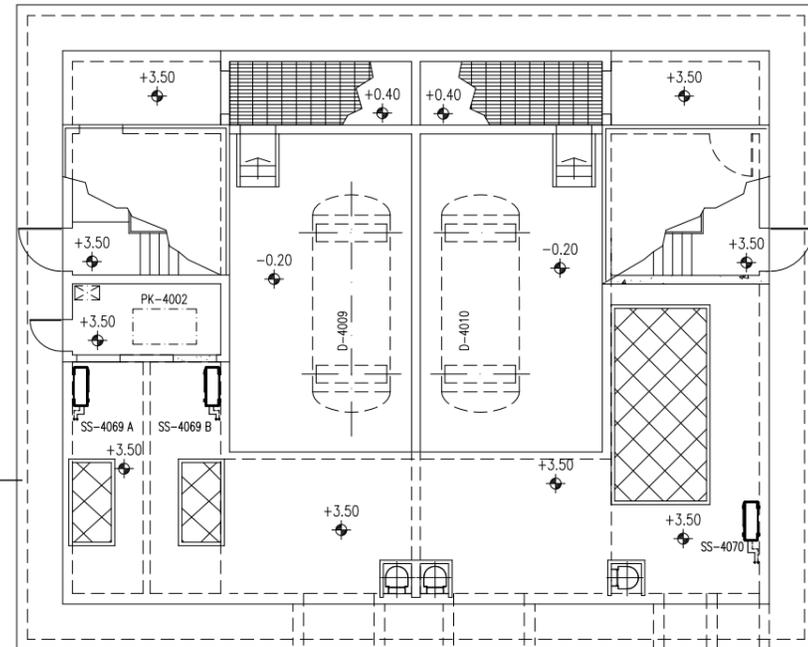

SEZIONE A-A

PIANTA CHIAVE

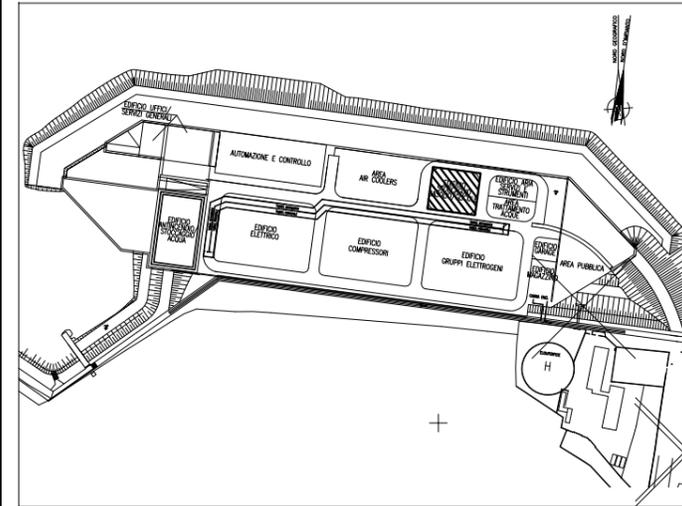

DOCUMENTI DI RIFERIMENTO

- MV100P-PE-CMD-4001 PLANIMETRIA GENERALE
- MV100P-PE-CHK-3543 IMPIANTO DI VENTILAZIONE E CONDIZIONAMENTO - SISTEMA SPLIT SYSTEM EDIFICI MINORI - SCHEMA FUNZIONALE

NOTE

- TUTTE LE DIMENSIONI SONO ESPRESSE IN mm SALVO DOVE DIVERSAMENTE SPECIFICATO
- TUTTE LE QUOTE ALTIMETRICHE SONO ESPRESSE IN m l.m.m.
- DIMENSIONI/POSIZIONI OPERE CIVILI INDICATIVE (TRAVI, VANI SCALA, FONDAZIONI, PARETI ECC), PER ESATTA POSIZIONE E CARATTERISTICHE VEDERE RELATIVO PROGETTO CIVILE.
- IN CASO DI DISCORDANZA TRA MISURAZIONI A VIDEO E QUOTE DISEGNO, VALGONO QUESTE ULTIME

REVISIONE	EMISSIONE	DESCRIZIONE	FJ	AG	YE
			EL	CON	APP.

MINISTERO DELLE INFRASTRUTTURE E DEI TRASPORTI
MAGISTRATO ALLE ACQUE
NUOVI INTERVENTI PER LA SALVAGUARDIA DI VENEZIA
 LEGGE N. 798 DEL 29-11-1984
 CONVENZIONE REP. 7191 DEL 04-10-1991
 ATTO ATTUATIVO REP. 8602 DEL 08-02-2013 (LAVORI)

INTERVENTI ALLE BOCCHE LAGUNARI PER LA REGOLAZIONE DEI FLUSSI DI MAREA
 CUP: D51B02000050AC1 (LAVORI)

PROGETTO ESECUTIVO
 (estratto ed aggiornamento del progetto esecutivo di WBS LN.L1.50, favorevolmente esaminato dal CTM del 19.11.2008 con voto n. 176, del progetto esecutivo di WBS MA.L1.50, favorevolmente esaminato dal Comitato Tecnico di Magistratura del 21.04.2010 con voto n. 66 e del progetto esecutivo di WBS CH.L1.50, favorevolmente esaminato dal CTM del 18.09.2009 con voto n. 158)


WBS: LN.L1.50 - MA.L1.50 - CH.L1.50
 WBE: LN.L1.50.PE.11 - MA.L1.50.PE.15 - CH.L1.50.PE.15

BOCCA DI CHIOGGIA IMPIANTI
IMPIANTI DI VENTILAZIONE E CONDIZIONAMENTO
EDIFICIO STOCCAGGIO GASOLIO/GLICOLE
PIANTE E SEZIONE


ELABORATO F. JACOBELLI	CONTROLLATO A. GANDINI	APPROVATO Y. EPRIM
N. ELABORATO MV100P-PE-CHD-4528-11-CO	CODICE FILE MV100P-PE-CHD-4528-11-CO.dwg	DATA 16 GIUGNO 2014

CONSORZIO "VENEZIA NUOVA"


COORDINAMENTO PROGETTAZIONE VERIFICATO: L. Carretta	CONTROLLATO: V. Ardane	PROGETTAZIONE FRONTIERA Il Responsabile: Ing. Alberto Scotti
CONSORZIO VENEZIA NUOVA Ing. H. Redi		

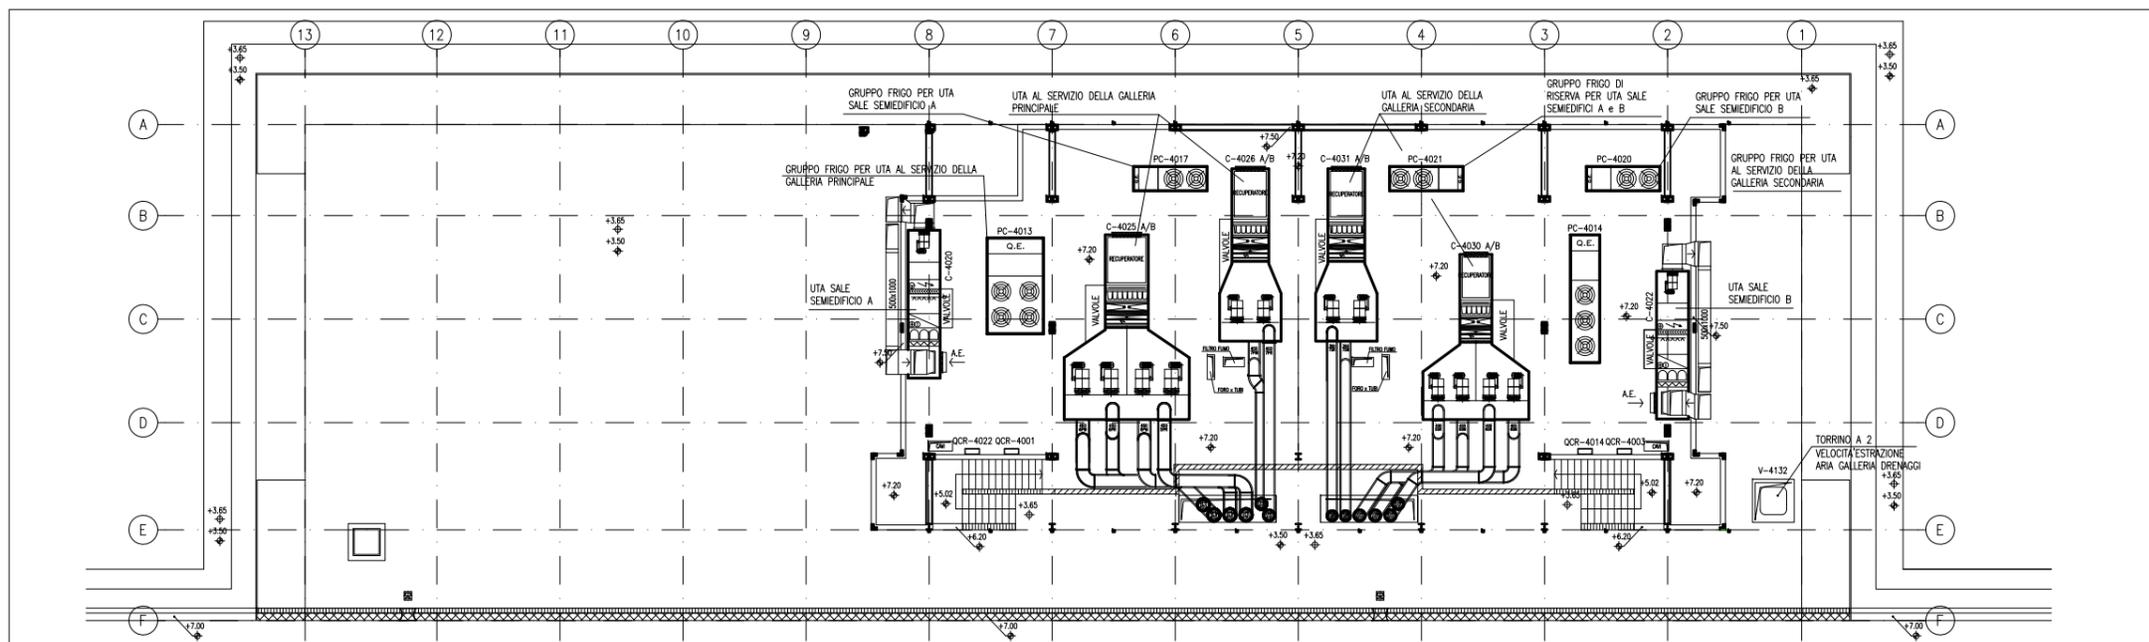


PIANTA DISTRIBUZIONE ARIA QUOTA +7.20 - SCALA 1:100

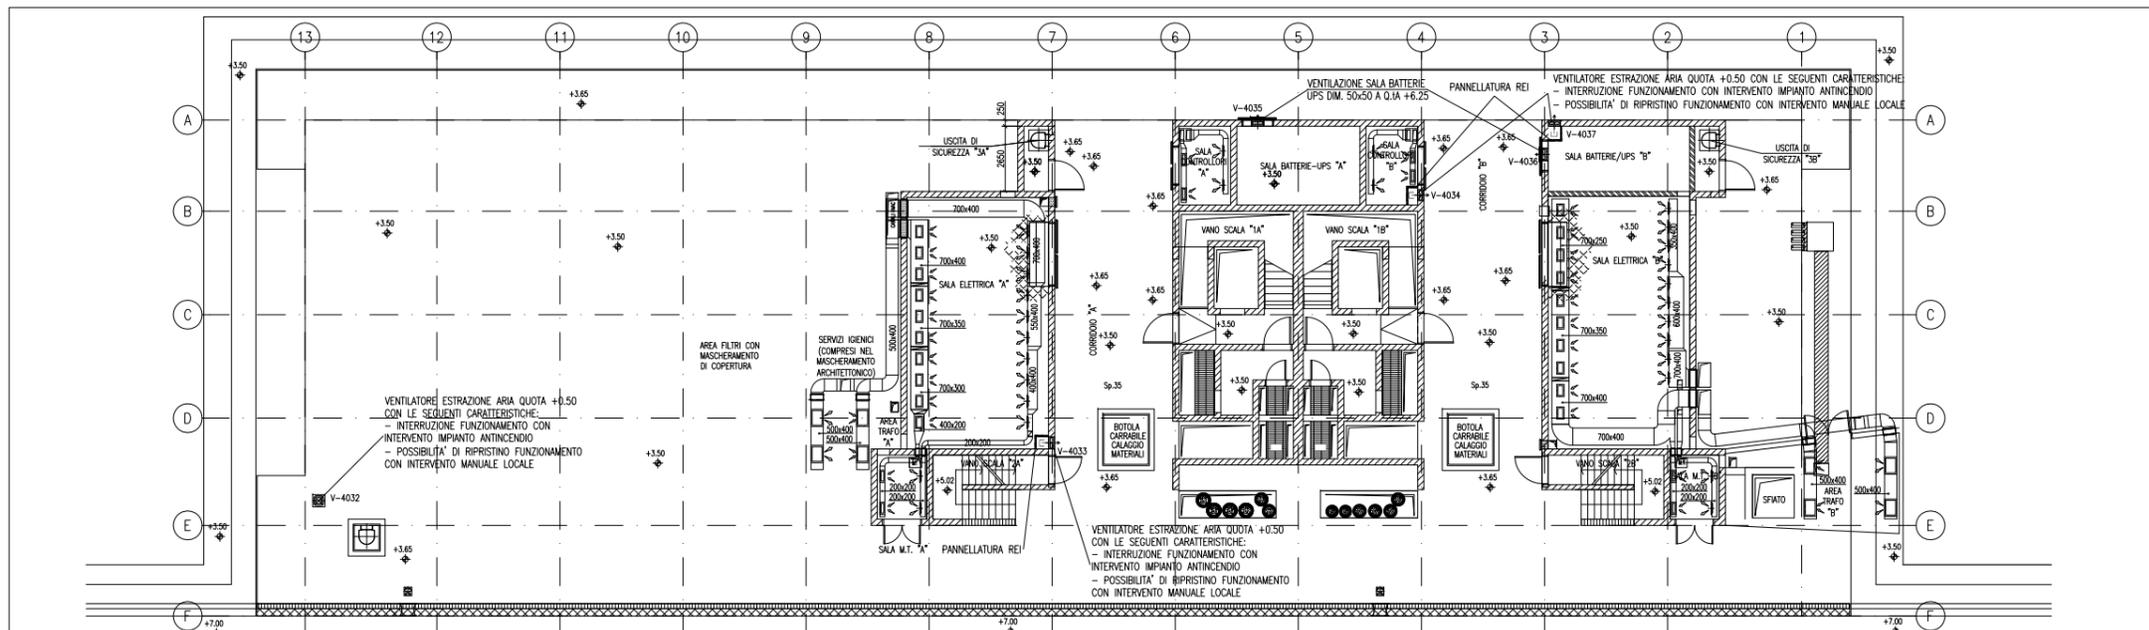

PIANTA DISTRIBUZIONE ARIA QUOTA +3.50 - SCALA 1:100

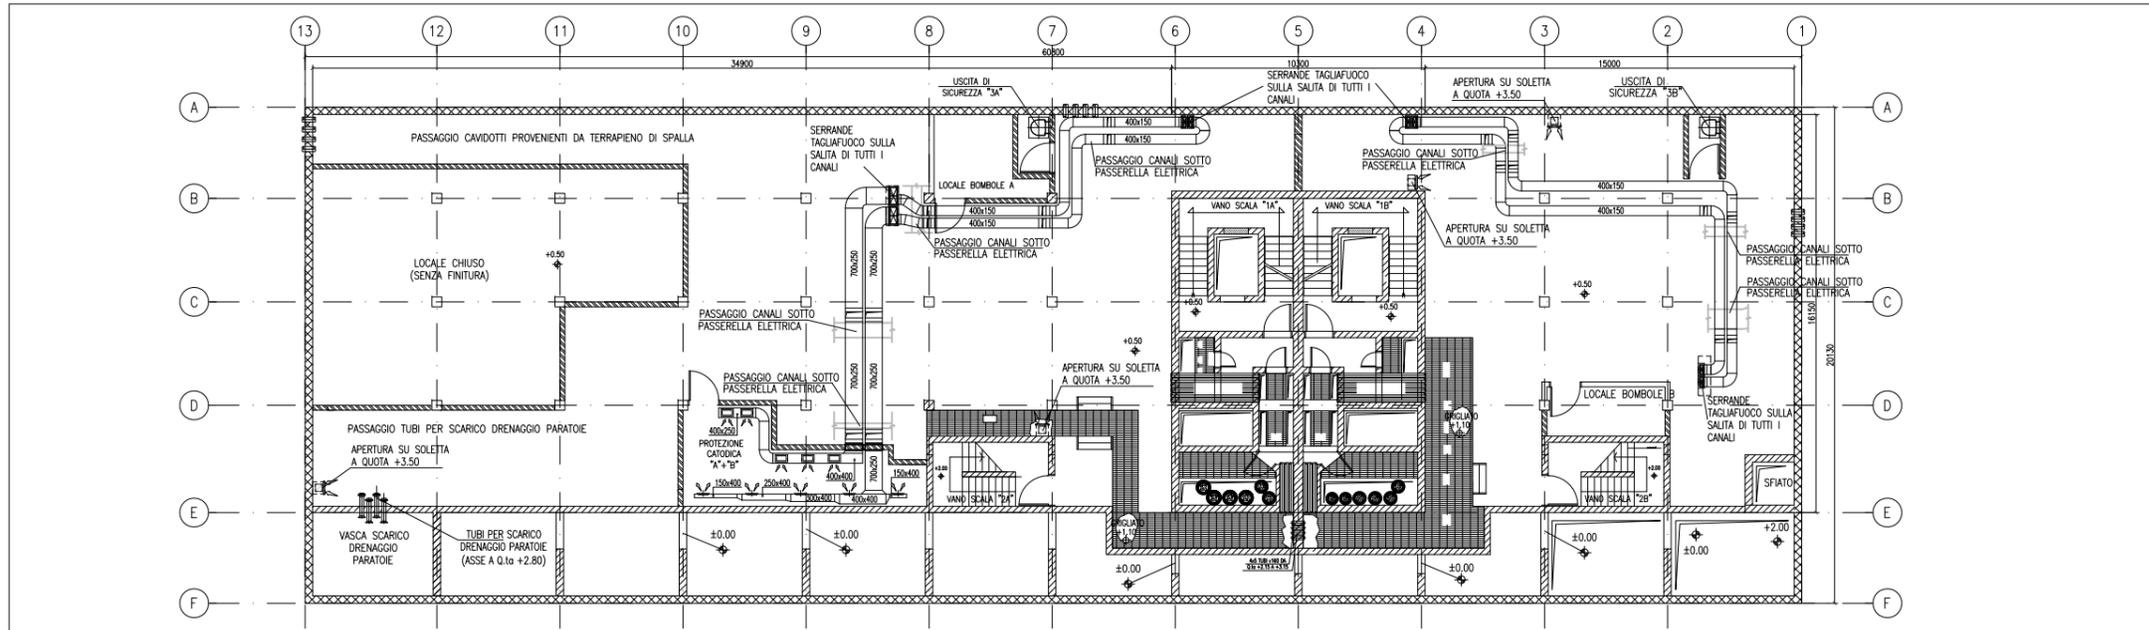

PIANTA DISTRIBUZIONE ARIA QUOTA +0.50 - SCALA 1:100

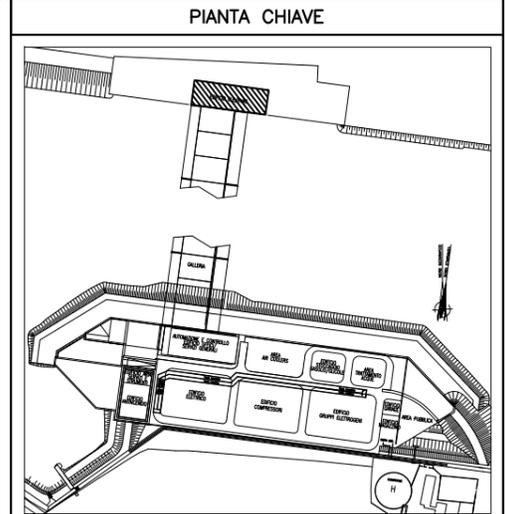

- DOCUMENTI DI RIFERIMENTO**
- 1 - IMPIANTI DI VENTILAZIONE E CONDIZIONAMENTO EDIFICIO ELE/HVAC SPALLA NORD PIANTE DISTRIBUZIONE ACQUA - MV100P-PE-GHD-4532
 - 2 - IMPIANTI DI VENTILAZIONE E CONDIZIONAMENTO EDIFICIO ELE/HVAC SPALLA NORD DISTRIBUZIONE ARIA - SCHEMA FUNZIONALE - MV100P-PE-CHK-3571
 - 3 - IMPIANTI DI VENTILAZIONE E CONDIZIONAMENTO EDIFICIO ELE/HVAC SPALLA NORD DISTRIBUZIONE ACQUA - SCHEMA FUNZIONALE - MV100P-PE-CHK-3572
 - 4 - SIMBOLOGIA PER SISTEMI HVAC VEDERE ELABORATO MV100P-PE-GHD-0001

- NOTE**
- 1 - DISEGNO VALIDO SOLAMENTE PER IMPIANTI DI CONDIZIONAMENTO E VENTILAZIONE
 - 2 - TUTTE LE DIMENSIONI SONO ESPRESSE IN mm
 - 3 - TUTTE LE QUOTE ALTIMETRICHE SONO ESPRESSE IN m su l.m.m
 - 4 - TUTTI GLI SCARICHI CONDENZA DOVRANNO ESSERE CONVOGLIATI AL PUNTO DI RECAPITO PIU' VICINO
 - 5 - SULLA COPERTURA, DOVE LE TUBAZIONI SONO POSATE SUL PIANO DI CALPESTIO, DOVRANNO ESSERE PREVISTI IDONEI GRIGLIATI DI PROTEZIONE
 - 6 - TUTTI I CANALI, ALL'INTERNO DEGLI AMBIENTI, DOVRANNO ESSERE INSTALLATI IN PROSSIMITA' DEL SOFFITTO
 - 7 - I CANALI IN COPERTURA DEL SISTEMA HVAC DEDICATO ALLE GALLERIE DEVONO ESSERE REALIZZATI CON DIMENSIONI E SEZIONI ADATTE ALLA FUNZIONALITA' PREVISTA E DOVRANNO ESSERE OPPORTUNAMENTE RACCORDATI CON QUELLI DI SEZIONE CIRCOLARE NEI CAVEDI VERTICALI TENENDO CONTO DEGLI SPAZI DISPONIBILI E DEI VINCOLI ARCHITETTONICI. I CANALI E LE MACCHINE DEVONO RIMANERE BEN AL DI SOTTO DELLA QUOTA DEI MASCHERAMENTI PREVISTI.
 - 8 - IL PERCORSO DEI CANALI POTRA' ESSERE OTTIMIZZATO IN FUNZIONE DELLA CONFIGURAZIONE DELLE MACCHINE

CO 16/06/14	EMISSIONE		FJ	AG	YE
REVISIONE		DESCRIZIONE	EL	CON	APP

**MINISTERO DELLE INFRASTRUTTURE E DEI TRASPORTI
MAGISTRATO ALLE ACQUE
NOVI INTERVENTI PER LA SALVAGUARDIA
DI VENEZIA**

LEGGE N. 798 DEL 29-11-1984
CONVENZIONE REP. 7191 DEL 04-10-1991
ATTO ATTUATIVO REP. 8602 DEL 08-02-2013 (LAVORI)

**INTERVENTI ALLE BOCCHE LAGUNARI PER
LA REGOLAZIONE DEI FLUSSI DI MAREA**
CUP: D51B0200050AC1 (LAVORI)

PROGETTO ESECUTIVO
(estratto ed aggiornamento del progetto esecutivo di WBS LN.L1.50, favorevolmente esaminato dal C.T.M. del 18.11.2009 con voto n. 176, del progetto esecutivo di WBS M.LI.50, favorevolmente esaminato dal Comitato Tecnico di Magistratura del 21.04.2010 con voto n. 66 e del progetto esecutivo di WBS CH.LI.50, favorevolmente esaminato dal C.T.M. del 18.09.2009 con voto n. 158)

WBS: LN.L1.50 - M.LI.50 - CH.LI.50 - M.LI.50.PE.15
WBS: LN.L1.50.PE.11 - M.LI.50.PE.15 - CH.LI.50.PE.15

**BOCCA DI CHIOGGIA
IMPIANTI**

**IMPIANTI DI VENTILAZIONE E CONDIZIONAMENTO
EDIFICIO ELE/HVAC - SPALLA NORD
PIANTA DISTRIBUZIONE ARIA A +0.50, +3.50, +7.20**


ELABORATO	F. JACOBELLI	CONTROLLATO	A. GANDINI	APPROVATO	Y. EPRIM
N. ELABORATO	MV100P-PE-GHD-4531-11-CO	CODICE FILE	MV100P-PE-GHD-4531-11-CO.dwg	DATA	16 GIUGNO 2014

CONSORZIO "VENEZIA NUOVA"

COORDINAMENTO PROGETTAZIONE	PROGETTAZIONE
VERIFICATO: L. Corsetto	CONTROLLATO: V. Ardore
CONSORZIO VENEZIA NUOVA Ing. H. Redi	
PROGETTAZIONE Ing. Alberto Scotti	

OPERA PREVISTA IN SENSO DELLA LEGGE 22 APRILE 1941 N° 633 TURR I TURR RIFORMA
QUALUNQUE RIPRODUZIONE ED UTILIZZAZIONE NON AUTORIZZATA SENZA PERMESSA A NORME DI LEGGE

PIANTA CHIAVE

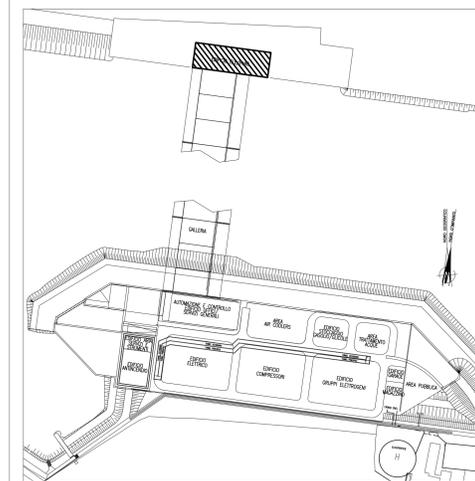

LEGENDA

- LARGHEZZA GRIGLIATO 800mm
- LARGHEZZA GRIGLIATO 1000mm
- LARGHEZZA GRIGLIATO 1500mm
- LARGHEZZA GRIGLIATO 2000mm
- LARGHEZZA GRIGLIATO 2200mm
- POSIZIONE INDICATIVA DELLA SCALA ALLA MARINARA

NOTE

1 - PER I DETTAGLI INSTALLAZIONE GRIGLIATI/RINGHERE E SCALE VEDERE TIPICI M/100P-PE-GHD-0002-11 E M/100P-PE-GHD-0002-11



REVISIONE	DESCRIZIONE	EL	CON	APP
01 16/06/14	REVISIONE			FJ AG YE
02 16/06/14	EMISSIONE			FJ AG YE

MINISTERO DELLE INFRASTRUTTURE E DEI TRASPORTI
MAGISTRATO ALLE ACQUE
NUOVI INTERVENTI PER LA SALVAGUARDIA DI VENEZIA
 LEGGE N. 798 DEL 29-11-1984
 CONVENZIONE REP. 7191 DEL 04-10-1991
 ATTO ATTUATIVO REP. 8602 DEL 08-02-2013 (LAVORI)
INTERVENTI ALLE BOCCHE LAGUNARI PER LA REGOLAZIONE DEI FLUSSI DI MAREA
 CUP: D51B02000050A01 (LAVORI)

PROGETTO ESECUTIVO
 (estratto ed aggiornamento del progetto esecutivo di WBS LN.L1.50, favorevolmente esaminato dal CTM del 19.11.2008 con voto n. 176, del progetto esecutivo di WBS MA.L1.50, favorevolmente esaminato dal Comitato Tecnico di Magistratura del 21.04.2010 con voto n. 66 e del progetto esecutivo di WBS CH.L1.50, favorevolmente esaminato dal CTM del 18.09.2009 con voto n. 158)
 WBS: LN.L1.50 - MA.L1.50 - CH.L1.50
 WBE: LN.L1.50.PE.11 - MA.L1.50.PE.15 - CH.L1.50.PE.15


BOCCA DI CHIOGGIA IMPIANTI
IMPIANTI DI VENTILAZIONE E CONDIZIONAMENTO
CHIOGGIA - SPALLA NORD - PIANTA A QUOTA +7.20

ELABORATO	CONTROLLATO	APPROVATO
F. JACOBELLI	A. GANDINI	Y. EPRIM
N. ELABORATO	CODICE FILE	DATA
M/100P-PE-CHD-4532-11-C1	M/100P-PE-CHD-4532-11-C1.dwg	16 GIUGNO 2014


COORDINAMENTO PROGETTAZIONE		PROGETTAZIONE
VERIFICATO: L. Carretta	CONTROLLATO: V. Ardore	Il Responsabile: Ing. Alberto Scotti
CONSORZIO VENEZIA NUOVA Ing. F. Reel		GRUPPO F.LLI

OPERA PROTETTA AI SENSI DELLA LEGGE 22 APRILE 1941 N. 633 TUTTI I DIRITTI RISERVATI
 QUALSIASI RIPRODUZIONE ED UTILIZZAZIONE NON AUTORIZZATE SANZIONATE PENALMENTE A MORDE DI LEGGE


PERCORSO GRIGLIATI

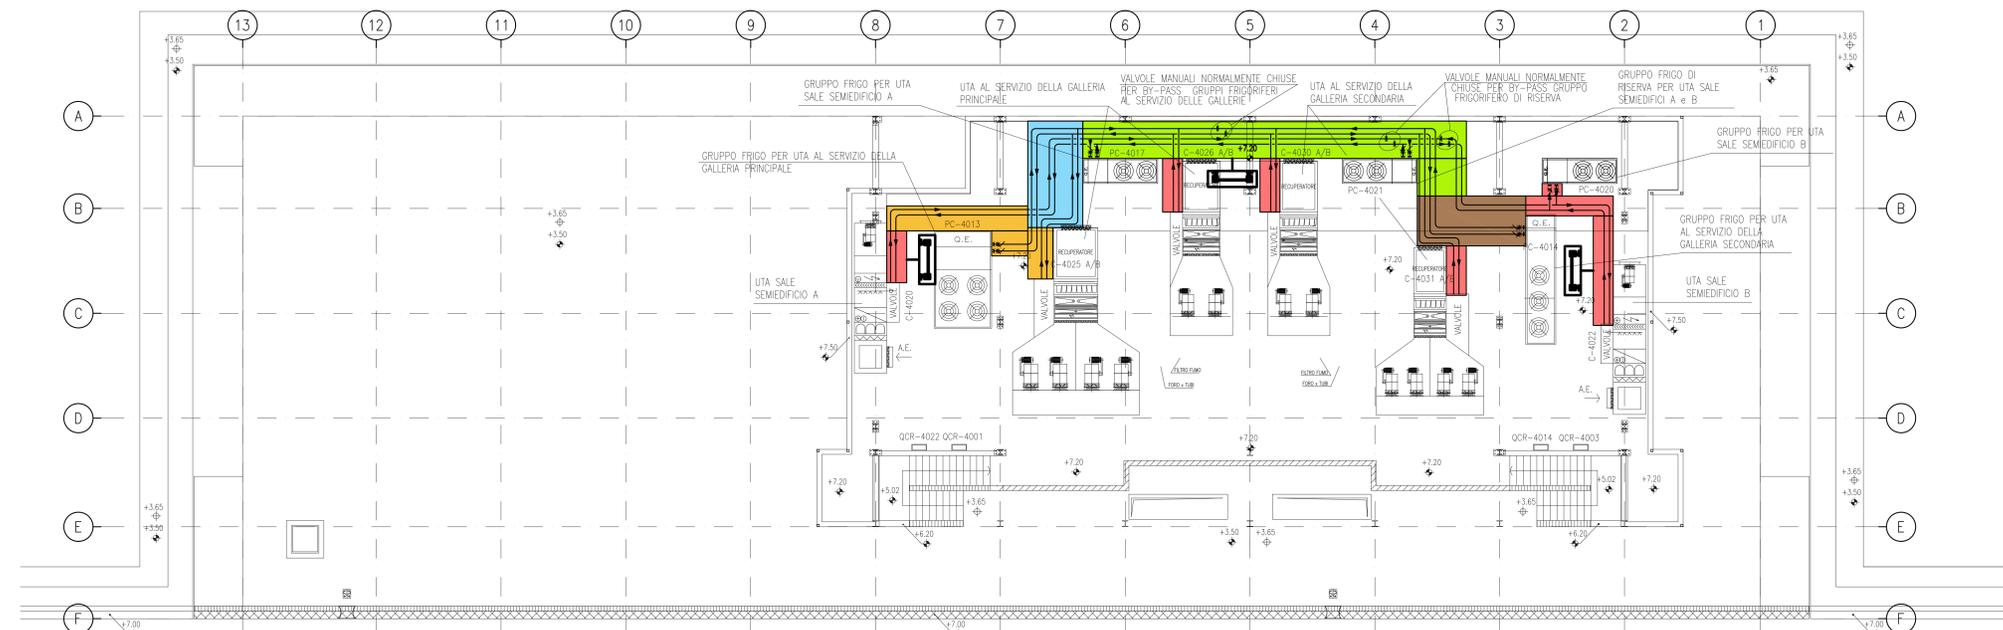


PLANIMETRIA INDICATIVA PER DIMENSIONI E PERCORSI GRIGLIATI

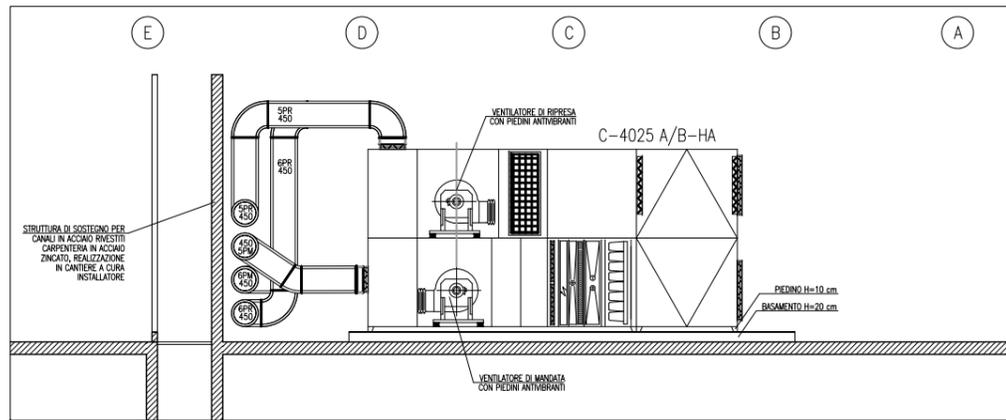


SEZIONE C-4025 - spalla Nord
SCALA 1:50

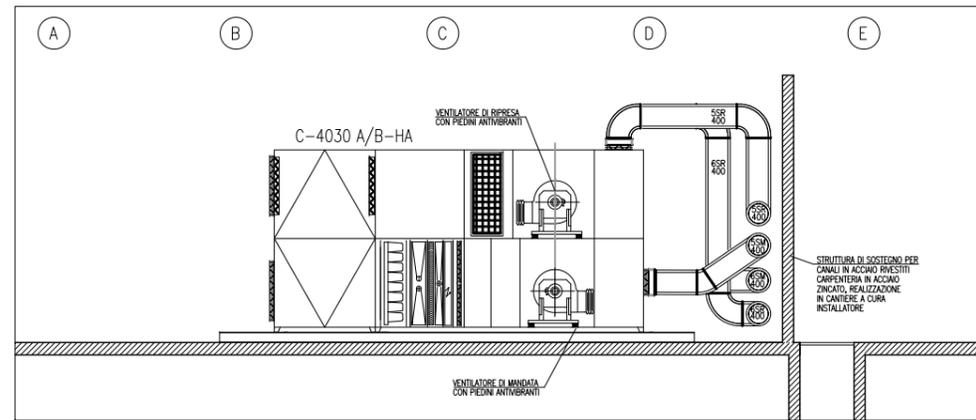


SEZIONE C-4030 - spalla Nord
SCALA 1:50

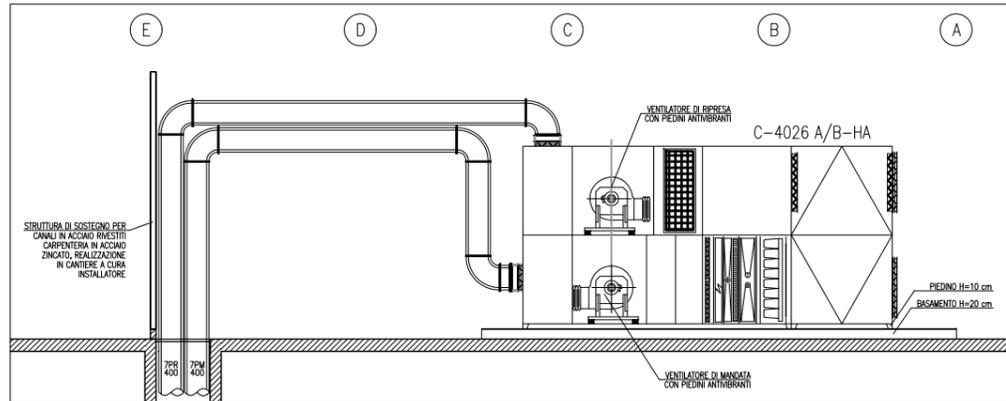


SEZIONE C-4026 - spalla Nord
SCALA 1:50

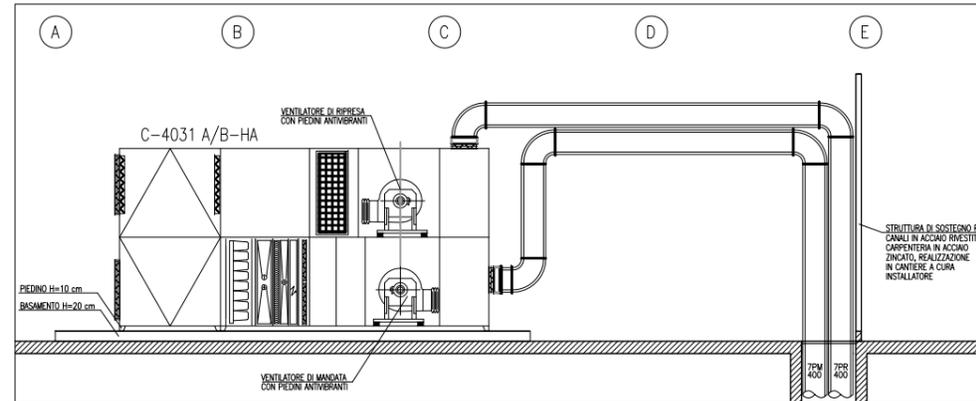


SEZIONE C-4031 - spalla Nord
SCALA 1:50

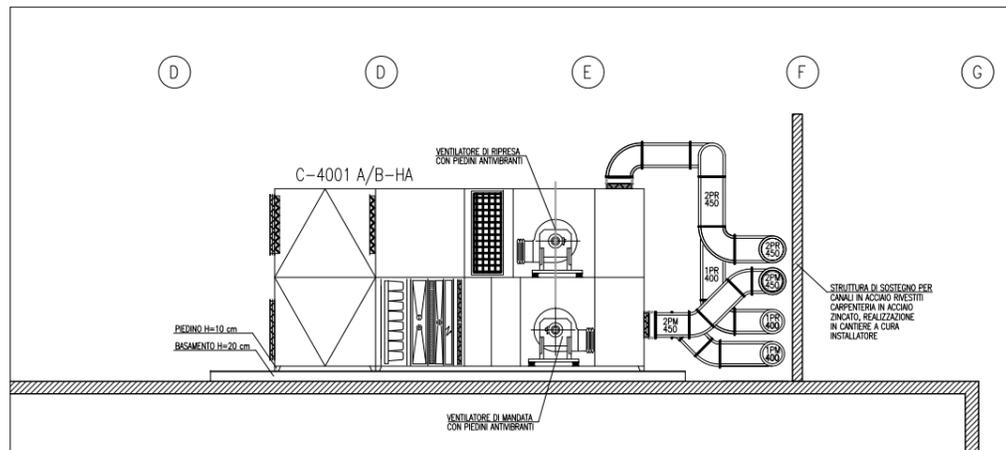


SEZIONE C-4001 - spalla Sud
SCALA 1:50

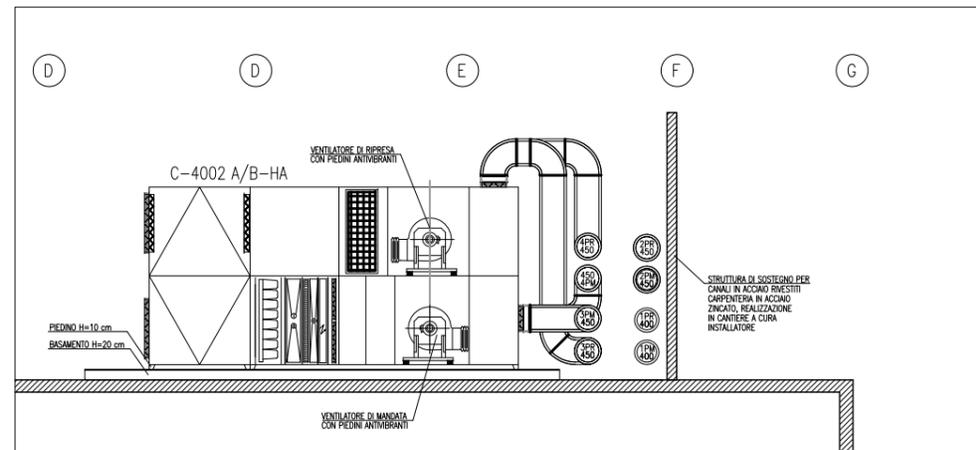

SEZIONE C-4002 - spalla Sud
SCALA 1:50

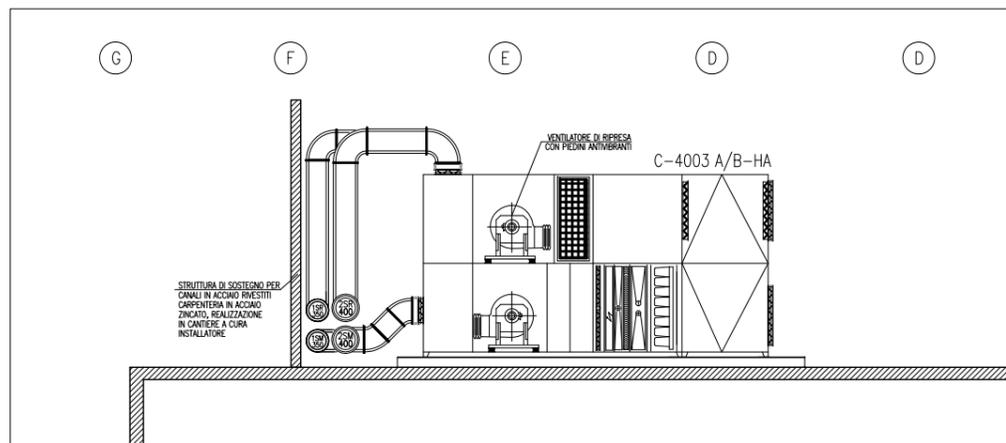

SEZIONE C-4003 - spalla Sud
SCALA 1:50

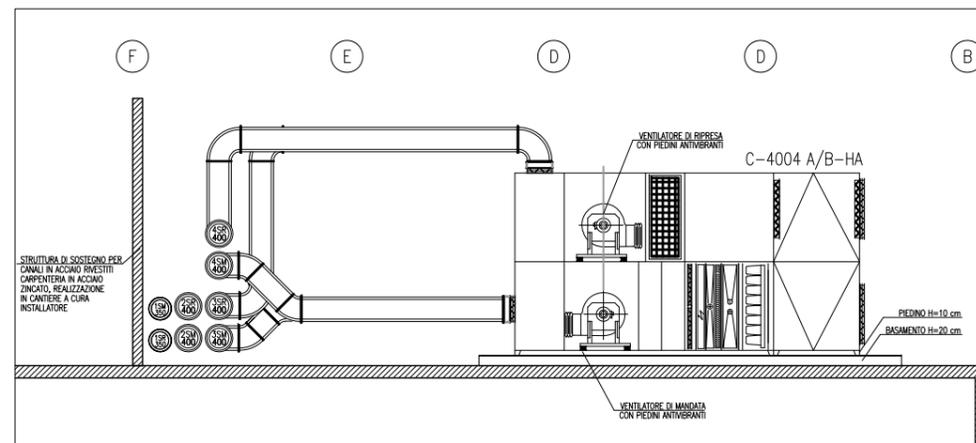


SEZIONE C-4004 - spalla Sud
SCALA 1:50

NOTE

- 1) TUTTE LE DIMENSIONI SONO ESPRESSE IN CM
- 2) TUTTE LE QUOTE ALTIMETRICHE SONO ESPRESSE IN m su l.m.m.
- 3) PER DISPOSIZIONE CANALI E TUBAZIONI HVAC PIANTA COPERTURA VEDERE ELABORATO MW100P-PE-CHD-4502 E MW100P-PE-CHD-4531
- 3) PER IMPERMEABILIZZAZIONI CORDOLI, PARAPETTI E MASCHERATURE VEDERE DISEGNI CIVILI

SCALA 1:100
0 2 4 6 8 10m


REVISIONE	DESCRIZIONE	FJ	AG	YE
00	16/06/14			
		EL	CON	APP
MINISTERO DELLE INFRASTRUTTURE E DEI TRASPORTI MAGISTRATO ALLE ACQUE NUOVI INTERVENTI PER LA SALVAGUARDIA DI VENEZIA LEGGE N. 798 DEL 29-11-1984 CONVENZIONE REP. 7191 DEL 04-10-1991 ATTO ATTUATIVO REP. 8602 DEL 08-02-2013 (LAVORI) INTERVENTI ALLE BOCCHE LAGUNARI PER LA REGOLAZIONE DEI FLUSSI DI MAREA CUP: D51B0200050AC1 (LAVORI) PROGETTO ESECUTIVO (estratto ed aggiornamento del progetto esecutivo di WBS LN.LI.50, favorevolmente esaminato dal CTM del 18.11.2009 con voto n. 176, del progetto esecutivo di WBS MALI.50, favorevolmente esaminato dal Comitato Tecnico di Magistratura del 21.04.2010 con voto n. 66 e del progetto esecutivo di WBS CH.LI.50, favorevolmente esaminato dal CTM del 18.09.2009 con voto n. 158) WBS: LN.LI.50 - MA.LI.50 - CH.LI.50 - CH.LI.50.PE.15 WBS: LN.LI.50.PE.11 - MA.LI.50.PE.15 - CH.LI.50.PE.15 BOCCA DI CHIOGGIA IMPIANTI IMPIANTI DI VENTILAZIONE E CONDIZIONAMENTO EDIFICI DI SPALLA NORD E SUD SEZIONI				
ELABORATO	F. JACOBELLI	CONTROLLATO	A. GANDINI	APPROVATO
N. ELABORATO		CODICE FILE		DATA
CONSORZIO "VENEZIA NUOVA" COORDINAMENTO PROGETTAZIONE VERIFICATO: L. Carretto CONTROLLO: V. Ardene PROGETTAZIONE Il Responsabile: Ing. Alberto Scotti <small>OPERA PROTETTA AI SENSI DELLA LEGGE 22 APRILE 1941 N° 633 TUBI E TIRATI RIGIDIANI QUALUNQUE RIPRODUZIONE ED UTILIZZAZIONE NON AUTORIZZATE SANCITE A NORME DI LEGGE</small>				

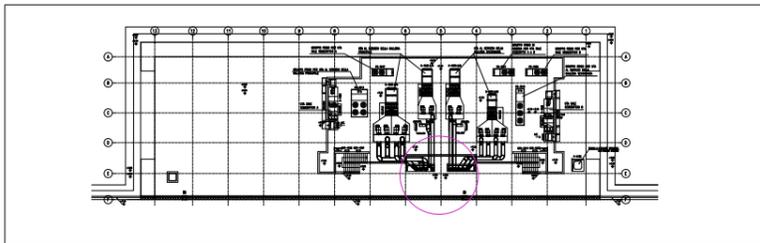


PIANTA DISTRIBUZIONI CANALI NEI CAVEDI
COPERTURA SPALLA NORD
SCALA 1:25




PIANTA DISTRIBUZIONI CANALI NEI CAVEDI
COPERTURA SPALLA SUD
SCALA 1:25

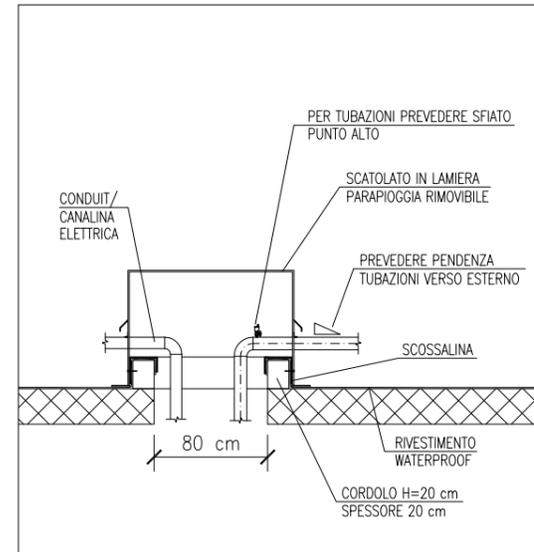


PARTICOLARE TIPICO
SISTEMA PARAPIOGGIA PER TUBAZIONI
O CANALINE IN COPERTURA

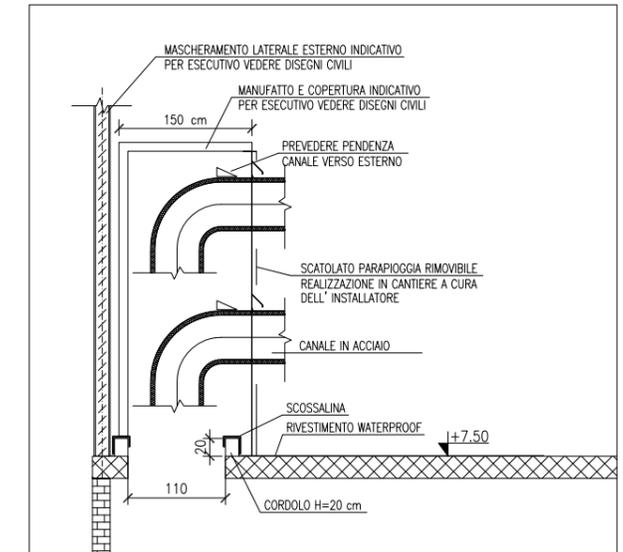


PARTICOLARE TIPICO
SISTEMA PARAPIOGGIA IN COPERTURA PER
IMBOCCO CANALI NEL CAVEDIO DI DISCESA
SCALA 1:40

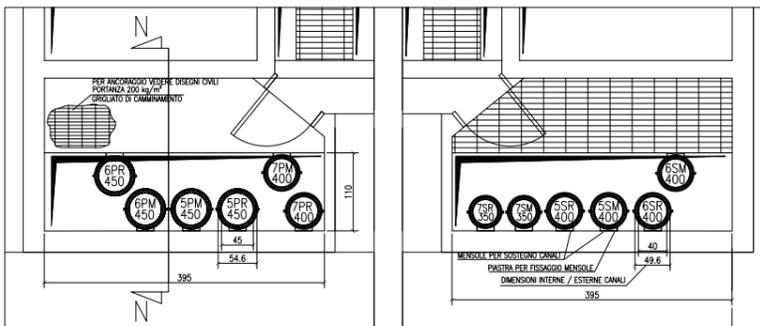


DETTAGLIO MONTAGGIO CANALI NEI CAVEDI
QUOTA +0.50 SPALLA NORD
SCALA 1:50

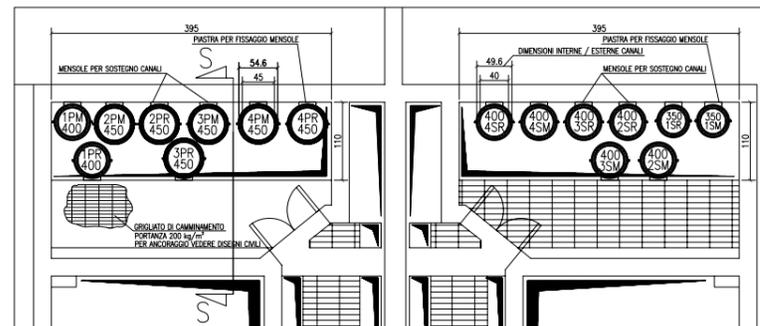


DETTAGLIO MONTAGGIO CANALI NEI CAVEDI
QUOTA +0.50 SPALLA SUD
SCALA 1:50

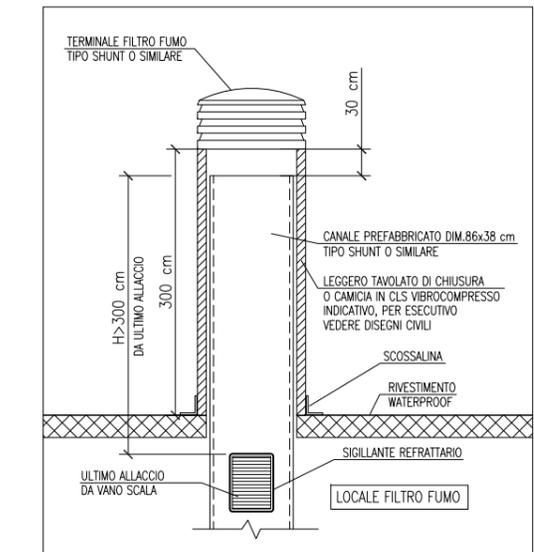


PARTICOLARE TIPICO
FILTRO FUMO IN COPERTURA
SCALA 1:40

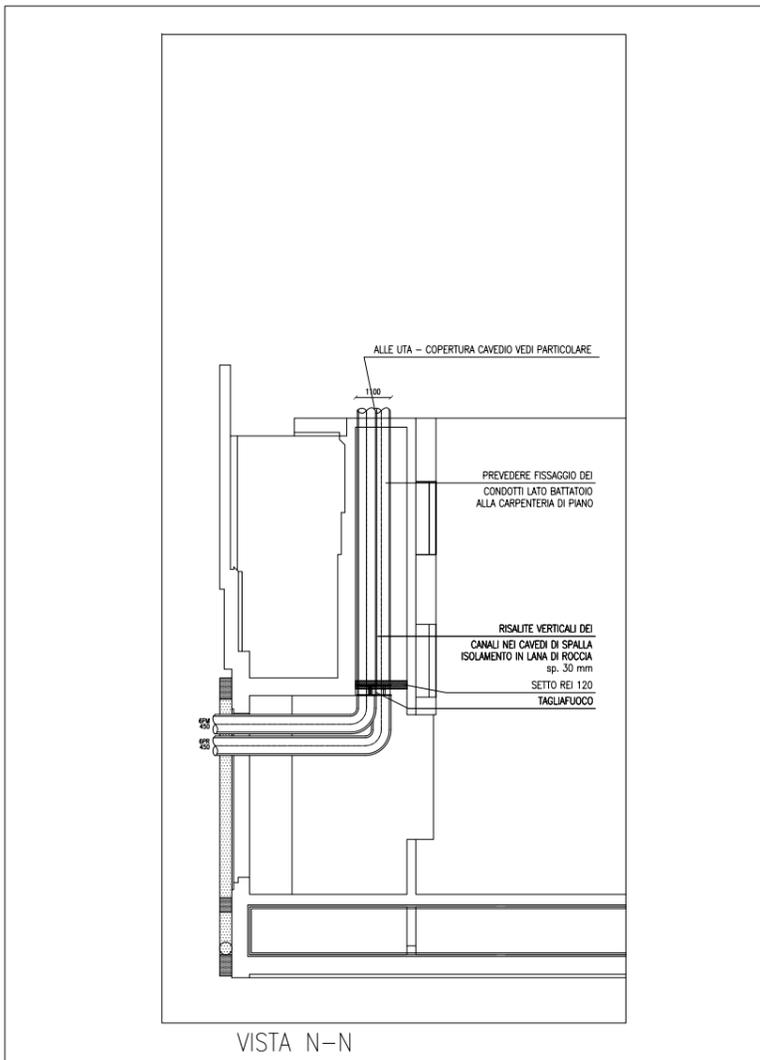

DETTAGLIO RISALITE CANALI IN CAVEDIO
SPALLA NORD SCALA 1:100

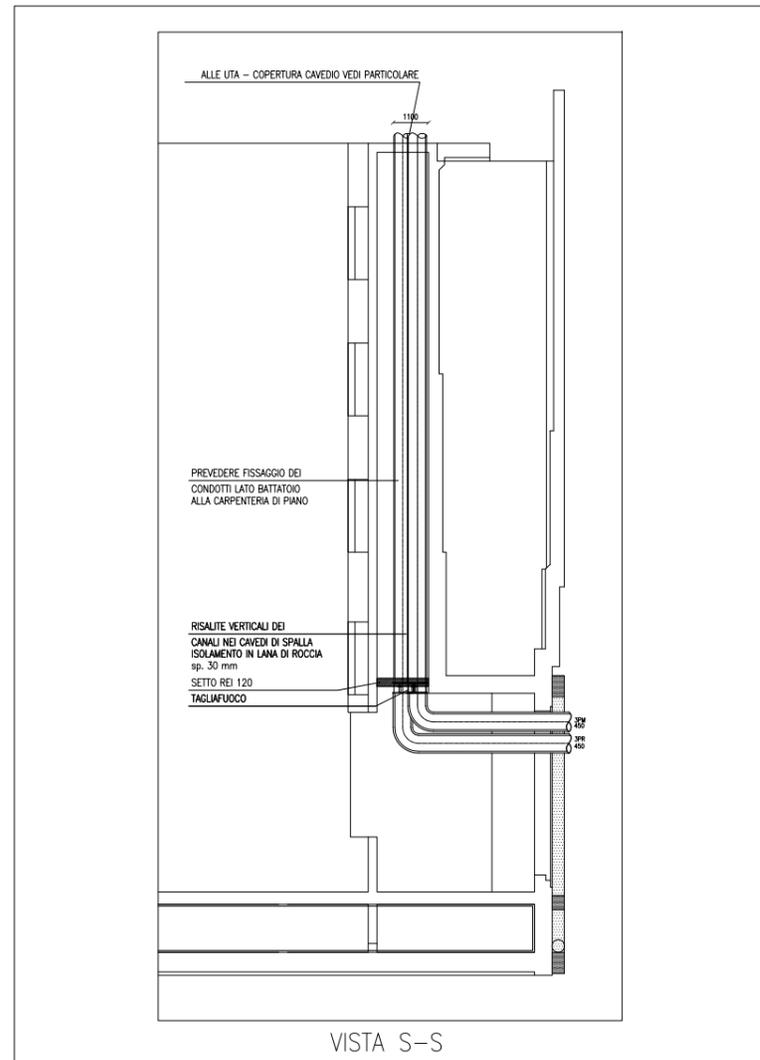

DETTAGLIO RISALITE CANALI IN CAVEDIO
SPALLA SUD SCALA 1:100

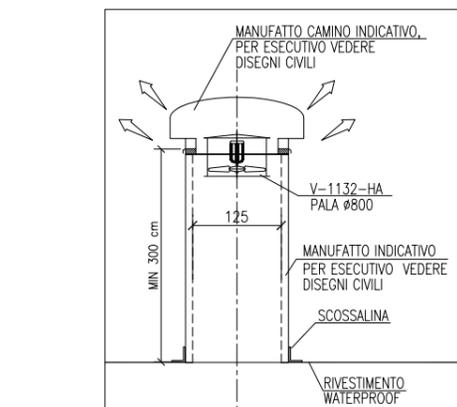

DETTAGLIO VENTILATORE
GALLERIE DRENAGGI
SCALA 1:50

NOTE

- 1) TUTTE LE DIMENSIONI SONO ESPRESSE IN cm
- 2) TUTTE LE QUOTE ALTIMETRICHE SONO ESPRESSE IN m su l.m.m.
- 3) PER DISPOSIZIONE CANALI E TUBAZIONI HVAC PIANTE COPERTURA VEDERE ELABORATI MV100P-PE-CHD-4501 E MV100P-PE-CHD-4531
- 4) PER IMPERMEABILIZZAZIONI CORDOLI, PARAPETTI E MASCHERATURE VEDERE DISEGNI CIVILI
- 5) MISURE E DIMENSIONI INDICATIVE DA VERIFICARE IN SEDE DI INSTALLAZIONE

CD	REVISIONE	EMMISSIONE	DESCRIZIONE	FJ	AG	YE
16/06/14						
				EL.	CON.	APP.

MINISTERO DELLE INFRASTRUTTURE E DEI TRASPORTI
MAGISTRATO ALLE ACQUE
NUOVI INTERVENTI PER LA SALVAGUARDIA
DI VENEZIA
LEGGE N. 798 DEL 29-11-1984
CONVENZIONE REP. 7191 DEL 04-10-1991
ATTO ATTUATIVO REP. 8602 DEL 08-02-2013 (LAVORI)

INTERVENTI ALLE BOCHE LAGUNARI PER
LA REGOLAZIONE DEI FLUSSI DI MAREA
CUP: D51B02000050AC1 (LAVORI)

PROGETTO ESECUTIVO
(estratto ed aggiornamento del progetto esecutivo di WBS LN.L1.50, favorevolmente esaminato dal CTM del 19.11.2008 con voto n. 176, del progetto esecutivo di WBS MA.L1.50, favorevolmente esaminato dal Comitato Tecnico di Magistratura del 21.04.2010 con voto n. 66 e del progetto esecutivo di WBS CH.L1.50, favorevolmente esaminato dal CTM del 18.09.2009 con voto n. 158)


WBS: LN.L1.50 - MA.L1.50 - CH.L1.50
WBE: LN.L1.50.PE.11 - MA.L1.50.PE.15 - CH.L1.50.PE.15

BOCCA DI CHIOGGIA
IMPIANTI
IMPIANTI DI VENTILAZIONE E CONDIZIONAMENTO
EDIFICI DI SPALLA NORD E SUD
PARTICOLARI DI INSTALLAZIONE

ELABORATO	CONTROLLATO	APPROVATO
F. JACOBELLI	A. GANDINI	Y. EPRIM
N. ELABORATO	CODICE FILE	DATA
MV100P-PE-CHD-4534-11-CO	MV100P-PE-CHD-4534-11-CO.dwg	16 GIUGNO 2014

CONSORZIO "VENEZIA NUOVA"

COORDINAMENTO PROGETTAZIONE	PROGETTAZIONE
VERIFICATO: L. Carretta	CONTROLLATO: V. Ardone
	
Il Responsabile: Ing. Alberto Scotti	

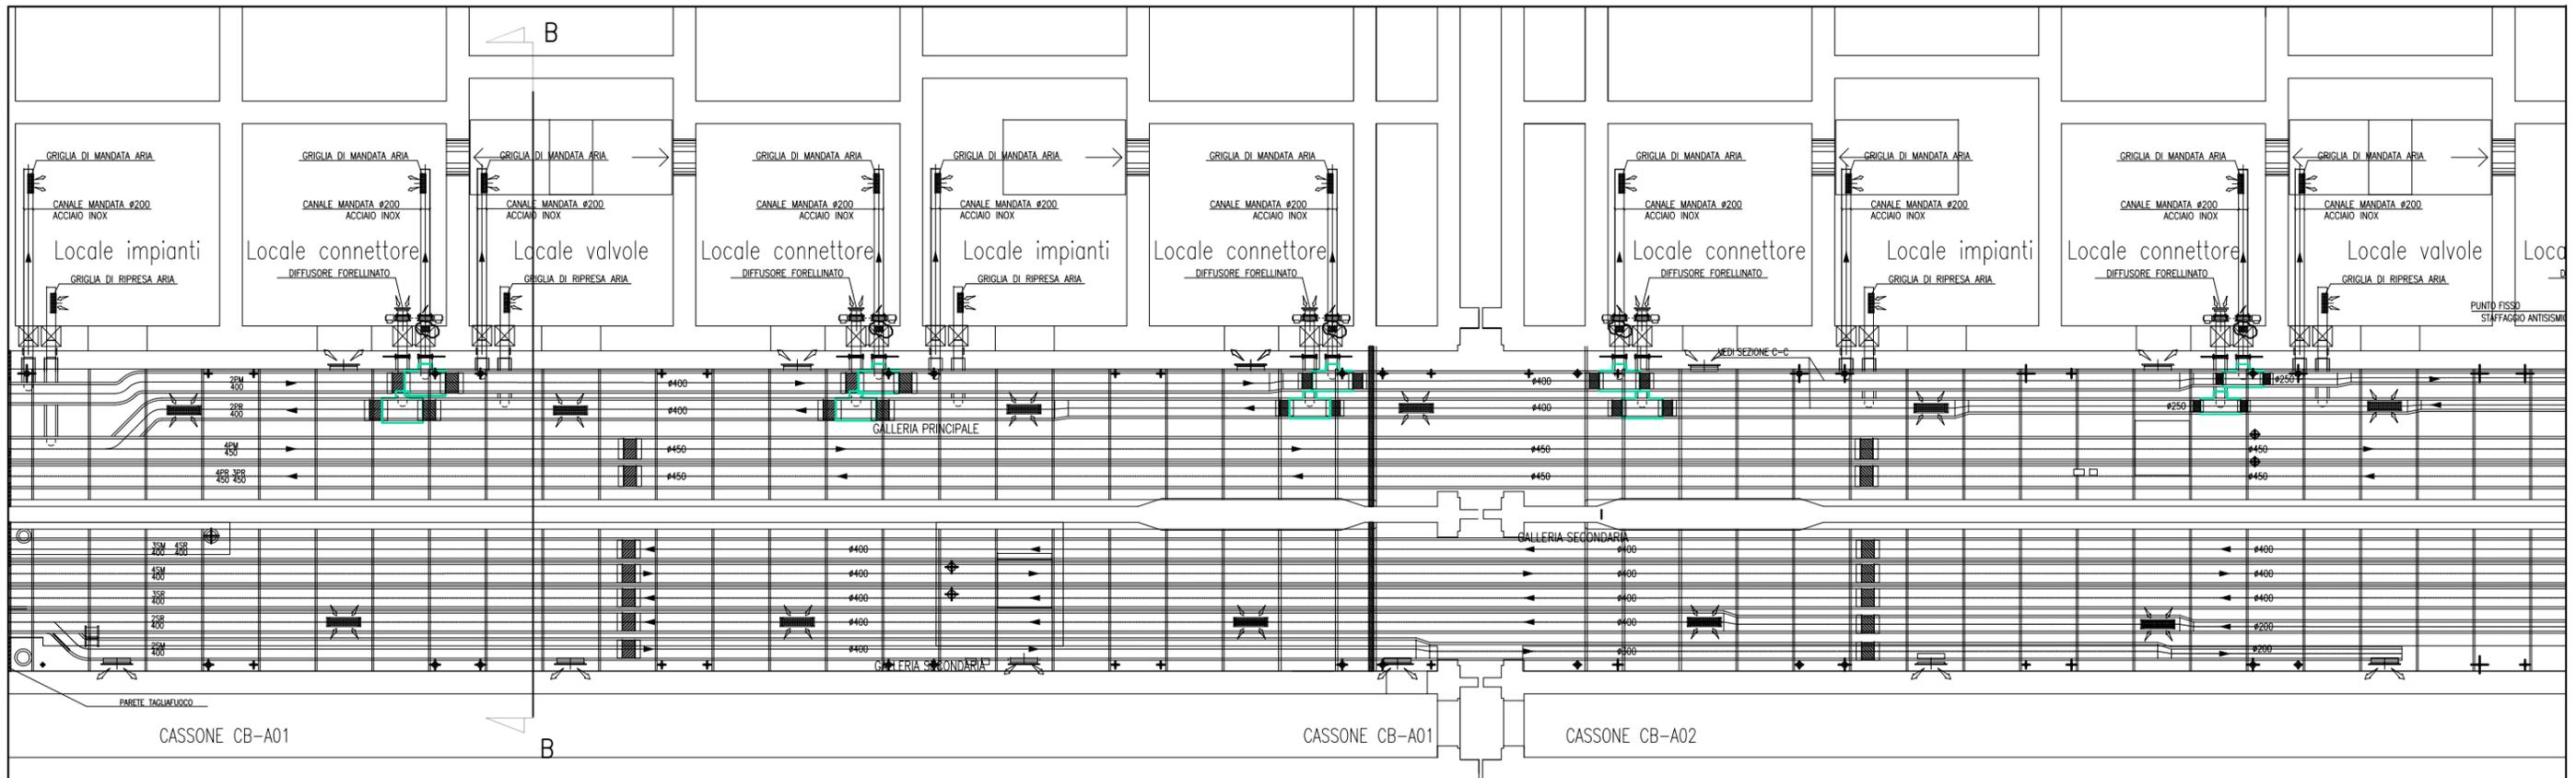


60.11
COMPARTIMENTO n°2


CANALI HVAC GALLERIA CHIOGGIA - SCALA 1:50

DOCUMENTI DI RIFERIMENTO	
M/100P-PE-CHD-4001	PIANIMETRA GENERALE CHIOGGIA
M/100P-PE-CHD-5001/5007	IMPIANTO DI VENTILAZIONE E CONDIZIONAMENTO - GALLERIE CHIOGGIA
M/100P-PE-CHD-4501	IMPIANTO DI VENTILAZIONE E CONDIZIONAMENTO - EDIFICIO AUTOMAZIONE E CONTROLLO PAVIE DISTRIBUZIONE ARIA
M/100P-PE-CHD-4531	IMPIANTO DI VENTILAZIONE E CONDIZIONAMENTO - EDIFICIO ELEVA/AC PAVIE DISTRIBUZIONE ARIA
M/100P-PE-CH-3501	IMPIANTO DI VENTILAZIONE E CONDIZIONAMENTO - GALLERIE CHIOGGIA LATO SPALLA NORD DISTRIBUZIONE ARIA - SCHEMA FUNZIONALE
M/100P-PE-CH-3502	IMPIANTO DI VENTILAZIONE E CONDIZIONAMENTO - GALLERIE CHIOGGIA LATO SPALLA SUD DISTRIBUZIONE ARIA - SCHEMA FUNZIONALE
M/100P-PE-CHD-0001	IMPIANTO DI VENTILAZIONE E CONDIZIONAMENTO - SIMBOLOGIA

PART. INGRESSO LOCALE CONNETTORI

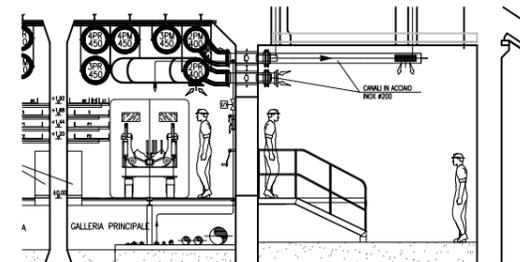

SEZIONE B-B - COMPARTIMENTO 2 - LOCALE VALVOLE

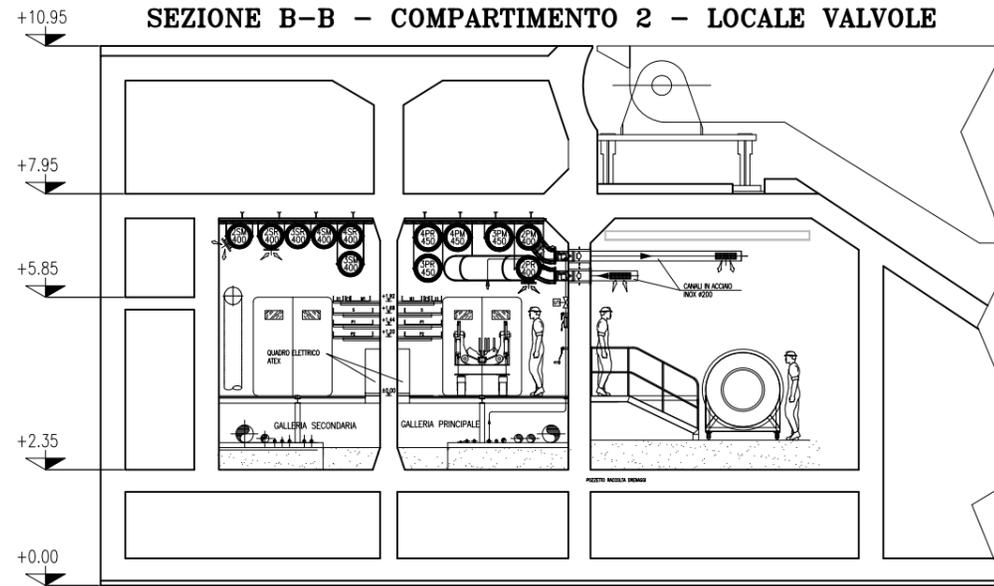

SEZIONE B-B - SCALA 1:50

- NOTE**
- TUTTE LE QUOTE ALTIMETRICHE SONO ESPRESSE IN mm SU l.m.m.
 - TUTTE LE DIMENSIONI SONO ESPRESSE IN mm SALVO DOVE DIVERSAMENTE SPECIFICATO
 - RICAMBI D'ARIA PREVISTI A PROGETTO NELLE GALLERIE IMPIANTI:
IN ASSENZA DI PERSONALE: 2,5 VOL/H IN TUTTI I LOCALI;
IN PRESENZA DI PERSONALE: 4 VOL/H IN TUTTI I LOCALI;
IN SITUAZIONE DI INCENDIO: 6 VOL/H NEL COMPARTIMENTO COLPITO - NON APPLICABILE AI LOCALI TECNICI OVVERO CHIUSURA DELLE RELATIVE SERRANDE TAGLIAFUOCO (CON ESCLUSIONE DELLE S.T. DEI LOCALI POMPE).
 - LE BOCCHETTE (SIA DI MANDATA CHE DI RIPRESA) SONO DOTATE DI SERRANDA DI REGOLAZIONE MANUALE. LE BOCCHETTE DI MANDATA SARANNO RIVOLTE VERSO IL BASSO, QUELLE DI PRESA VERSO L'ALTO E SARANNO MONTATE SFALSATE FRA DI LORO
 - LE SERRANDE TAGLIAFUOCO PER LA VENTILAZIONE DEI LOCALI IMPIANTI E DEI LOCALI VALVOLE SONO DOTATE DI SERVOCOMANDO (POSIZIONATO FUORI DAL LOCALE) PER DISARMO E RIARMO SIA AUTOMATICO (DA CENTRO GESTIONE EMERGENZE) CHE MANUALE. IN CASO DI INCENDIO IN UN COMPARTIMENTO, TALI SERRANDE TAGLIAFUOCO IN CASO DI COMPARTIMENTO COLPITO SI PORTERANNO IN POSIZIONE DI CHIUSURA.
 - NEI LOCALI CONNETTORI LA FUNZIONE DI SERRANDA TAGLIAFUOCO E' DATA DALLE VALVOLE ANTIALLAGAMENTO E DA VERNICATURA INTUMESCENTE DEL RELATIVO TRATTO DI CANALE. IN CASO DI INCENDIO IN UN COMPARTIMENTO, LE SERRANDE TAGLIAFUOCO DEL COMPARTIMENTO COLPITO SI PORTERANNO IN POSIZIONE DI CHIUSURA.
 - IN CORRISPONDENZA DI OGNI SERRANDA TAGLIAFUOCO PROVVEDERE PORTINE DI ISPEZIONE SUL CANALE, PER CARATTERISTICHE VEDERE SPECIFICA TECNICA HVAC.
 - L'INDICAZIONE "RF" DEI CANALI HVAC A SERVIZIO DELLE GALLERIE E' RIFERITA ALLA CARATTERISTICA REI 120, REALIZZATA CON CANALI IN AISI 316 COIBENTATO.
 - CARATTERISTICHE, INTERASSE E DIMENSIONI DEI SUPPORTI, CANALI, BARRE FILETTATE, ETC, DA SVILUPParsi CON PROGETTO COSTRUTTIVO IN FUNZIONE DEGLI EFFETTIVI CARICHI DA SOSTENERE E DELLA RESISTENZA AL FUOCO DA GARANTIRE.
 - LA SCELTA DEL METODO DI FISSAGGIO DEI PROFILI/ANCORAGGI DEI CANALI ALLA STRUTTURA DEL CASSONE DOVRA' ESSERE DEFINITA DALLA STRUTTURISTA ANCHE IN FUNZIONE DEGLI EFFETTIVI CARICHI APPLICATI E DELLA RESISTENZA AL FUOCO DA GARANTIRE.
 - VERIFICARE IN FASE DI INSTALLAZIONE L'INGRESSO CANALI NEI LOCALI CON POSIZIONE ESATTA FOROMETRIE
 - PER POSIZIONI E CARATTERISTICHE CANOTTI DI PASSAGGIO FARE RIFERIMENTO ALLE FOROMETRIE ED AL RELATIVO DETTAGLIO
 - PER INGOMBRO PASSERELLE E INGOMBRO VIE CAVI, FARE RIFERIMENTO AI DISEGNI ELETTRICI
 - LE CONNESSIONI TRA SERRANDE TAGLIAFUOCO DEI LOCALI IMPIANTI E VALVOLE ANTIALLAGAMENTO DEI LOCALI CONNETTORI CON I RELATIVI CANALI DOVRANNO ESSERE VERIFICATE IN SEDE DI MONTAGGIO
 - LE DIMENSIONI DEI GIUNTI DI COMPENSAZIONE DOVRANNO ESSERE DEFINITE IN FUNZIONE DELLE CARATTERISTICHE DEL PRODOTTO UTILIZZATO
 - IN CORRISPONDENZA DEI GIUNTI DI COMPENSAZIONE IL FISSAGGIO E LA POSIZIONE DEI SUPPORTI DEGLI STESSI CANALI DOVRA' ESSERE CONTROLLATA CON IL GIUNTO ACQUISTO PER GARANTIRNE LA CORRETTA FUNZIONALITA'
 - LE QUOTE DEI CANALI HVAC SARANNO DA VERIFICARE E CONFERMARE IN SEDE DI MONTAGGIO
 - LE CONDOTTE VERTICALI CONTENUTE NEI CAVEDI DI SPALLA, RICHIEDONO REQUISITI DI RESISTENZA AL FUOCO REI 120
 - IL DIFFUSORE A MAGLIA FORELLINATA NEL LOCALE CONNETTORI SARA' POSTO IN OPERA IN MODO DA NON INTRALCIARE LA MANUTENZIONE DEL TRINANTE DELLA CERNIERA

PIANTA CHIAVE

LATO LAGUNA
LATO MARE

SPALLA SUD
SPALLA NORD

REVISIONE	DESCRIZIONE	FJ	AG	YE
00	16/06/14	EMISSIONE		

MINISTERO DELLE INFRASTRUTTURE E DEI TRASPORTI
MAGISTRATO ALLE ACQUE
NUOVI INTERVENTI PER LA SALVAGUARDIA DI VENEZIA
LEGGE N. 798 DEL 29-11-1984
CONVENZIONE REP. 7191 DEL 04-10-1991
ATTO ATTUATIVO REP. 8602 DEL 08-02-2013 (LAVORI)
INTERVENTI ALLE BOCCHE LAGUNARI PER LA REGOLAZIONE DEI FLUSSI DI MAREA
CUP: D51B0200050AC1 (LAVORI)
PROGETTO ESECUTIVO
(estratto ed aggiornamento del progetto esecutivo di WBS LN.L1.50, favorevolmente esaminato dal CTM del 18.11.2009 con voto n. 176, del progetto esecutivo di WBS MALI.50, favorevolmente esaminato dal Comitato Tecnico di Magistratura del 21.04.2010 con voto n. 66 e del progetto esecutivo di WBS CH.LI.50, favorevolmente esaminato dal CTM del 18.09.2009 con voto n. 158)
WBS: LN.L1.50 - MALI.50 - CH.LI.50
WBS: LN.L1.50.PE.11 - MALI.50.PE.15 - CH.LI.50.PE.15
BOCCA DI CHIOGGIA
IMPIANTI
IMPIANTI DI VENTILAZIONE E CONDIZIONAMENTO
GALLERIE CHIOGGIA - TAV. 02 DI 07

ELABORATO	CONTROLLATO	APPROVATO
F. JACOBELLI	A. GANDINI	Y. EPRIM


N. ELABORATO	CODICE FILE	DATA
M/100P-PE-CHD-5002-11-00	M/100P-PE-CHD-5002-11-00.dwg	16 GIUGNO 2014

CONSORZIO "VENEZIA NUOVA"

COORDINAMENTO PROGETTAZIONE
VERIFICATO: L. Carretto
CONTROLLATO: V. Ardene
PROGETTAZIONE
Ing. Alberto Scotti

CONSORZIO VENEZIA NUOVA
Ing. H. Redi

OPERA PROTETTA AI SENSI DELLA LEGGE 22 APRILE 1941 N° 633 TURRI SMITTI RISERVA QUALIUNQUE RIPRODUZIONE ED UTILIZZAZIONE NON AUTORIZZATE SAREBBO PERSECUTE A NORME DI LEGGE

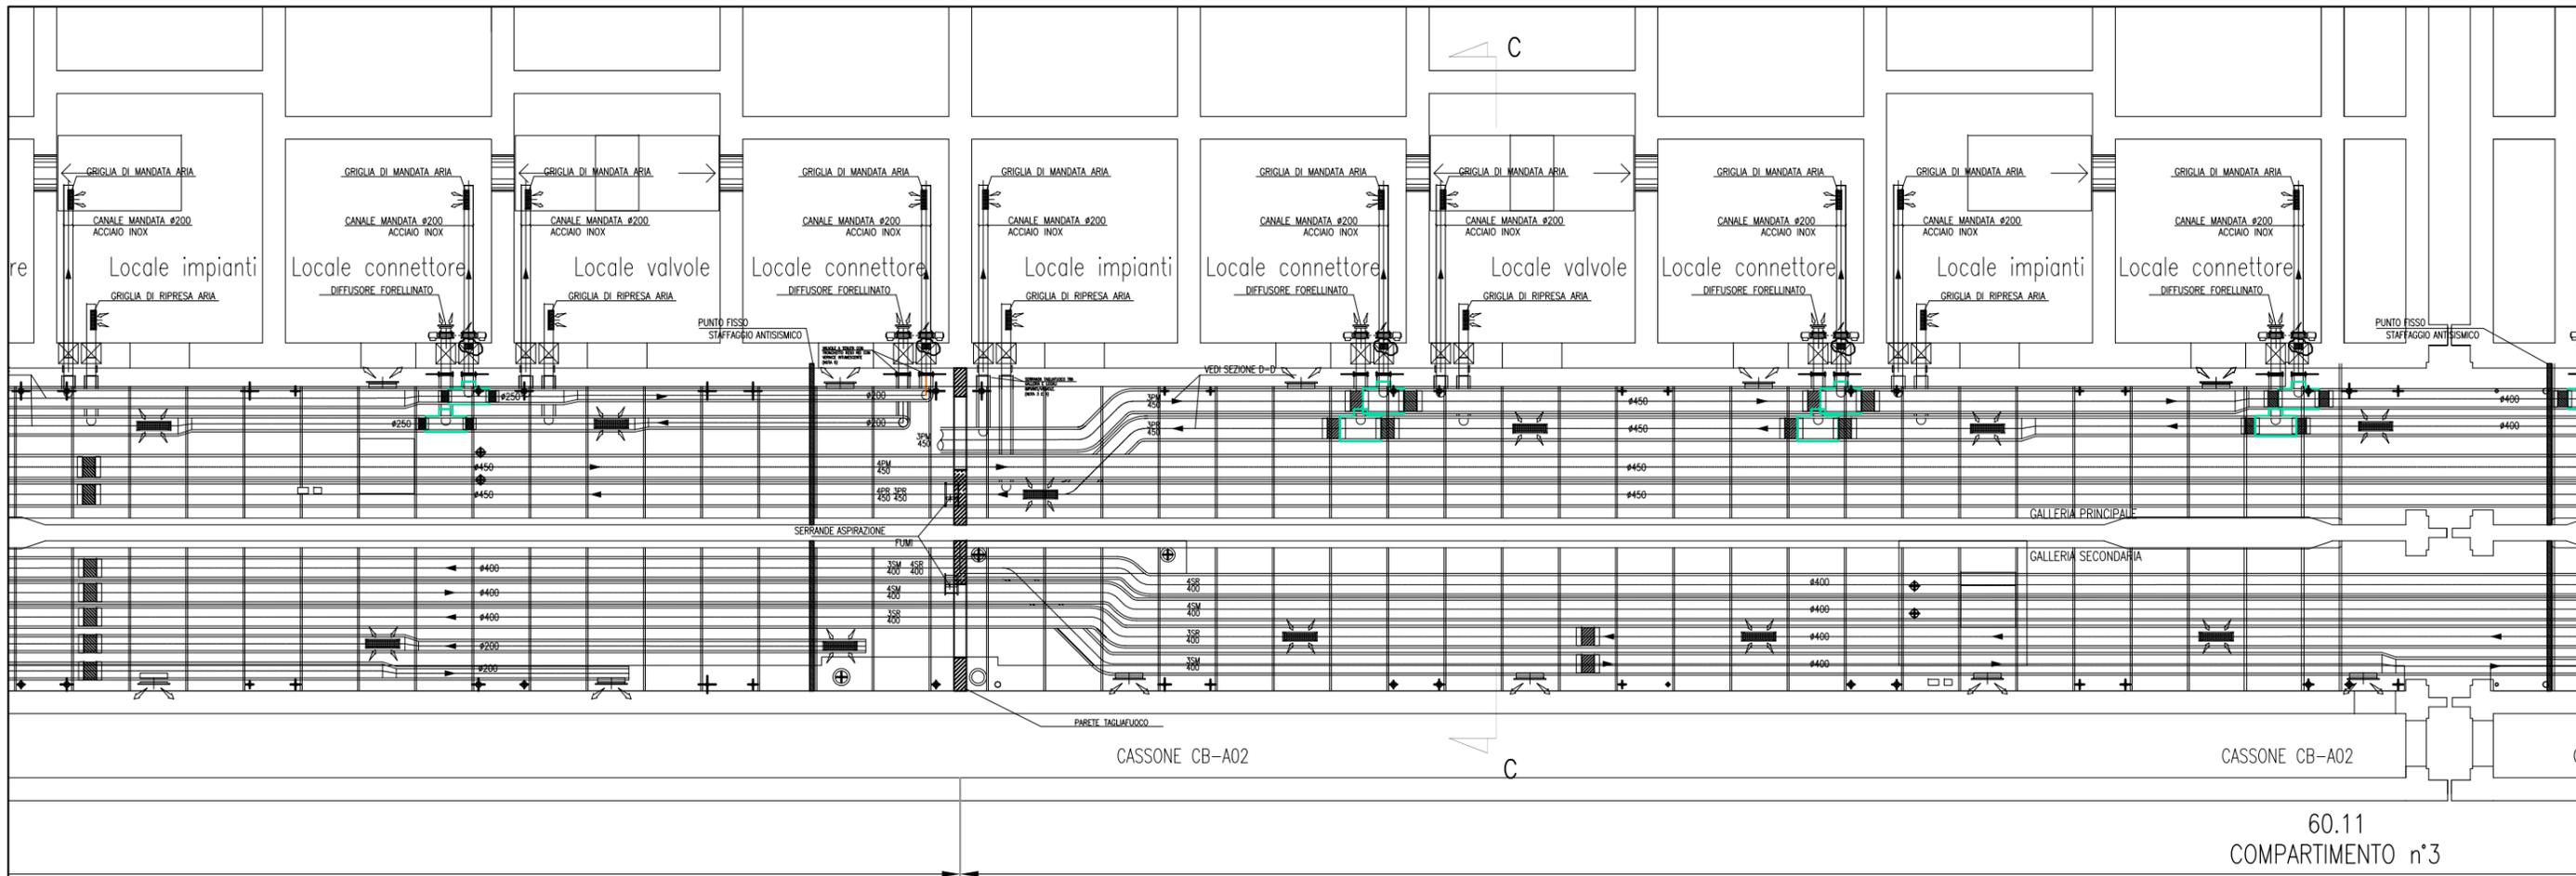


60.11
COMPARTIMENTO n°3

CANALI HVAC GALLERIA CHIOGGIA - SCALA 1:50


DOCUMENTI DI RIFERIMENTO

M/100P-PE-CHD-001	PIANIMETRA GENERALE CHIOGGIA
M/100P-PE-CHD-5001/5007	IMPIANTO DI VENTILAZIONE E CONDIZIONAMENTO - GALLERIA CHIOGGIA
M/100P-PE-CHD-4501	IMPIANTO DI VENTILAZIONE E CONDIZIONAMENTO - EDIFICIO AUTOMAZIONE E CONTROLLO PIANTE DISTRIBUZIONE ARIA
M/100P-PE-CHD-4531	IMPIANTO DI VENTILAZIONE E CONDIZIONAMENTO - EDIFICIO ELE/HVAC PIANTE DISTRIBUZIONE ARIA
M/100P-PE-CHK-3501	IMPIANTO DI VENTILAZIONE E CONDIZIONAMENTO - GALLERIA CHIOGGIA LATO SPALLA NORD DISTRIBUZIONE ARIA - SCHEMA FUNZIONALE
M/100P-PE-CHK-3502	IMPIANTO DI VENTILAZIONE E CONDIZIONAMENTO - GALLERIA CHIOGGIA LATO SPALLA SUD DISTRIBUZIONE ARIA - SCHEMA FUNZIONALE
M/100P-PE-CHD-0001	IMPIANTO DI VENTILAZIONE E CONDIZIONAMENTO - SIMBOLOGIA

PART. INGRESSO LOCALE CONNETTORI

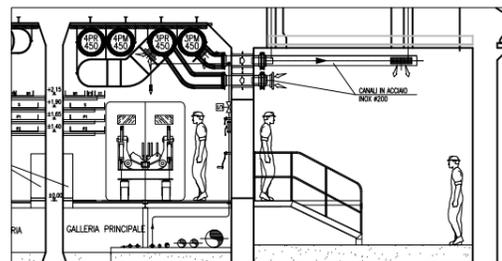

SEZIONE C-C - COMPARTIMENTO 3 - LOCALE VALVOLE

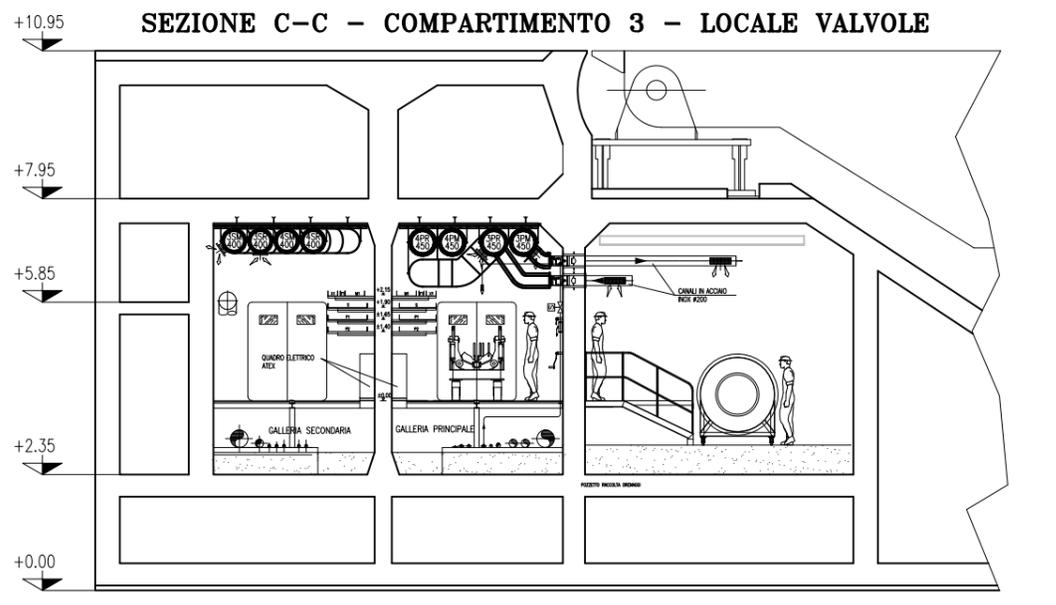


SEZIONE C-C - SCALA 1:50

NOTE

- TUTTE LE QUOTE ALTIMETRICHE SONO ESPRESSE IN mm SU l.m.m.
- TUTTE LE DIMENSIONI SONO ESPRESSE IN mm SALVO DOVE DIVERSAMENTE SPECIFICATO
- RICAMI D'ARIA PREVISTI A PROGETTO NELLE GALLERIE IMPIANTI:
IN ASSENZA DI PERSONALE: 2,5 VOL/H IN TUTTI I LOCALI;
IN PRESENZA DI PERSONALE: 4 VOL/H IN TUTTI I LOCALI;
IN SITUAZIONE DI INCENDIO: 6 VOL/H NEL COMPARTIMENTO COLPITO - NON APPLICABILE AI LOCALI TECNICI OVVERO CHIUSURA DELLE RELATIVE SERRANDE TAGLIAFUOCO (CON ESCLUSIONE DELLE S.T. DEI LOCALI POMPE).
- LE BOCCHETTE (SIA DI MANDATA CHE DI RIPRESA) SONO DOTATE DI SERRANDA DI REGOLAZIONE MANUALE. LE BOCCHETTE DI MANDATA SARANNO RIVOLTE VERSO IL BASSO, QUELLE DI PRESA VERSO L'ALTO E SARANNO MONTATE SFALSATE FRA DI LORO
- LE SERRANDE TAGLIAFUOCO PER LA VENTILAZIONE DEI LOCALI IMPIANTI E DEI LOCALI VALVOLE SONO DOTATE DI SERVOCOMANDO (POSIZIONATO FUORI DAL LOCALE) PER DISARMO E RIARMO SIA AUTOMATICO (DA CENTRO GESTIONE EMERGENZE) CHE MANUALE. IN CASO DI INCENDIO IN UN COMPARTIMENTO, TALI SERRANDE TAGLIAFUOCO IN CASO DI COMPARTIMENTO COLPITO SI PORTERANNO IN POSIZIONE DI CHIUSURA.
- NEI LOCALI CONNETTORI LA FUNZIONE DI SERRANDA TAGLIAFUOCO E' DATA DALLE VALVOLE ANTIALLAGAMENTO E DA VERNICATURA INTUMESCENTE DEL RELATIVO TRATTO DI CANALE. IN CASO DI INCENDIO IN UN COMPARTIMENTO, LE SERRANDE TAGLIAFUOCO DEL COMPARTIMENTO COLPITO SI PORTERANNO IN POSIZIONE DI CHIUSURA.
- IN CORRISPONDENZA DI OGNI SERRANDA TAGLIAFUOCO PROVVEDERE PORTINE DI ISPEZIONE SUL CANALE, PER CARATTERISTICHE VEDERE SPECIFICA TECNICA HVAC.
- L'INDICAZIONE "RF" DEI CANALI HVAC A SERVIZIO DELLE GALLERIE E' RIFERITA ALLA CARATTERISTICA REI 120, REALIZZATA CON CANALI IN AISI 316 COIBENTATO.
- CARATTERISTICHE, INTERASSE E DIMENSIONI DEI SUPPORTI, CANALI, BARRE FILETTATE, ETC., DA SVILUPParsi CON PROGETTO COSTRUTTIVO IN FUNZIONE DEGLI EFFETTIVI CARICHI DA SOSTENERE E DELLA RESISTENZA AL FUOCO DA GARANTIRE.
- LA SCELTA DEL METODO DI FISSAGGIO DEI PROFILI/ANCORAGGI DEI CANALI ALLA STRUTTURA DEL CASSONE DOVRA' ESSERE DEFINITA DALLO STRUTTURISTA ANCHE IN FUNZIONE DEGLI EFFETTIVI CARICHI APPLICATI E DELLA RESISTENZA AL FUOCO DA GARANTIRE.
- VERIFICARE IN FASE DI INSTALLAZIONE L'INGRESSO CANALI NEI LOCALI CON POSIZIONE ESATTA FOROMETRICE.
- PER POSIZIONI E CARATTERISTICHE CANOTTI DI PASSAGGIO FARE RIFERIMENTO ALLE FOROMETRIE ED AL RELATIVO DETTAGLIO
- PER INGOMBRO PASSERELLE E INGOMBRO VIE CAVI, FARE RIFERIMENTO AI DISEGNI ELETTRICI
- LE CONNESSIONI TRA SERRANDE TAGLIAFUOCO DEI LOCALI IMPIANTI E VALVOLE ANTIALLAGAMENTO DEI LOCALI CONNETTORI CON I RELATIVI CANALI DOVRANNO ESSERE VERIFICATE IN SEDE DI MONTAGGIO
- LE DIMENSIONI DEI GIUNTI DI COMPENSAZIONE DOVRANNO ESSERE DEFINITE IN FUNZIONE DELLE CARATTERISTICHE DEL PRODOTTO UTILIZZATO
- IN CORRISPONDENZA DEI GIUNTI DI COMPENSAZIONE E IL FISSAGGIO E LA POSIZIONE DEI SUPPORTI DEGLI STESSI CANALI DOVRA' ESSERE CONTROLLATA CON IL GIUNTO ACQUISTATO PER GARANTIRNE LA CORRETTA FUNZIONALITA'
- LE QUOTE DEI CANALI HVAC SARANNO DA VERIFICARE E CONFERMARE IN SEDE DI MONTAGGIO
- LE CONDOTTE VERTICALI CONTENUTE NEI CAVEDI DI SPALLA, RICHIEDONO REQUISITI DI RESISTENZA AL FUOCO REI 120
- IL DIFFUSORE A MAGLIA FORELLINATA NEL LOCALE CONNETTORI SARA' POSTO IN OPERA IN MODO DA NON INTRALCIARE LA MANUTENZIONE DEL TIRANTE DELLA CERNIERA

PIANTA CHIAVE

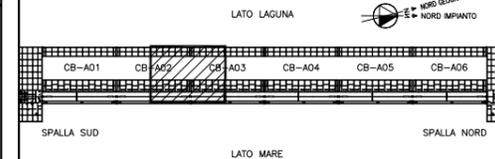


MINISTERO DELLE INFRASTRUTTURE E DEI TRASPORTI
MAGISTRATO ALLE ACQUE
NUOVI INTERVENTI PER LA SALVAGUARDIA
DI VENEZIA
LEGGE N. 798 DEL 29-11-1984
CONVENZIONE REP. 7191 DEL 04-10-1991
ATTO ATTUATIVO REP. 8602 DEL 08-02-2013 (LAVORI)
INTERVENTI ALLE BOCCHIE LAGUNARI PER
LA REGOLAZIONE DEI FLUSSI DI MAREA
CUP: D51B0200050AC1 (LAVORI)
PROGETTO ESECUTIVO
(estratto ed aggiornamento del progetto esecutivo di WBS LN.LI.50, favorevolmente esaminato dal
CTM del 18.11.2009 con voto n. 176, del progetto esecutivo di WBS MALI.50, favorevolmente esami-
nato dal Comitato Tecnico di Magistratura del 21.04.2010 con voto n. 66 e del progetto esecutivo di
WBS CH.LI.50, favorevolmente esaminato dal CTM del 18.09.2009 con voto n. 158)
WBS: LN.LI.50 - MALI.50 - CH.LI.50
WBS: LN.LI.50.PE.11 - MALI.50.PE.15 - CH.LI.50.PE.15
BOCCA DI CHIOGGIA
IMPIANTI
IMPIANTI DI VENTILAZIONE E CONDIZIONAMENTO
GALLERIE CHIOGGIA - TAV. 03 DI 07

ELABORATO	F. JACOBELLI	CONTROLLATO	A. GANDINI	APPROVATO	Y. EPRIM
N. ELABORATO	M/100P-PE-CHD-5003-11-CD	CODICE FILE	M/100P-PE-CHD-5003-11-CD.dwg	DATA	16 GIUGNO 2014

CONSORZIO "VENEZIA NUOVA"

COORDINAMENTO PROGETTAZIONE
VERIFICATO: L. Carretto
CONSORZIO VENEZIA NUOVA
Ing. H. Redi

PROGETTAZIONE
CONTROLLATO: V. Ardene
Il Responsabile:
Ing. Alberto Scotti

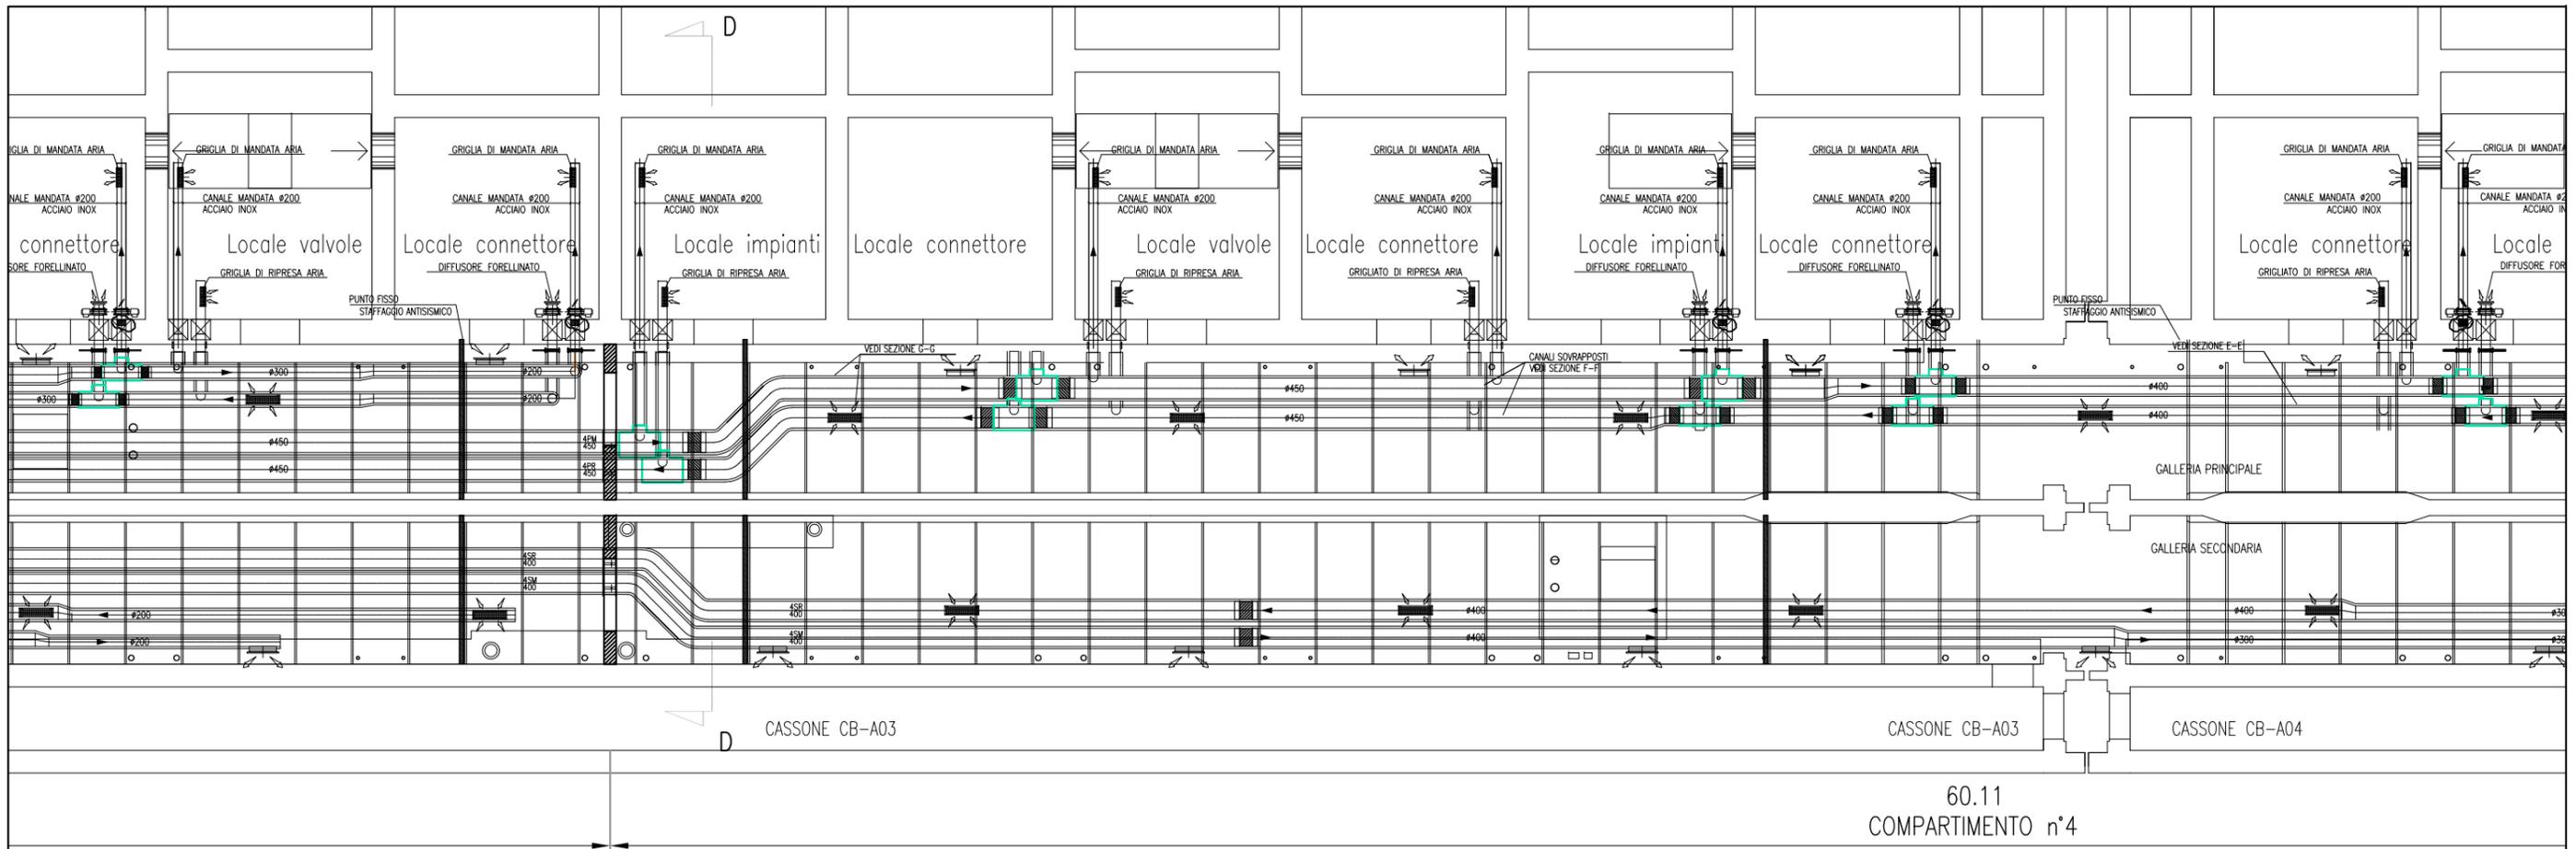


60.11
COMPARTIMENTO n°4


CANALI HVAC GALLERIA CHIOGGIA - SCALA 1:50

DOCUMENTI DI RIFERIMENTO	
M100P-FE-040-4001	PIANIMETRA GENERALE CHIOGGIA
M100P-FE-040-5001+5007	IMPIANTO DI VENTILAZIONE E CONDIZIONAMENTO - GALLERIA CHIOGGIA
M100P-FE-040-4501	IMPIANTO DI VENTILAZIONE E CONDIZIONAMENTO - EDIFICIO AUTOMAZIONE E CONTROLLO PIANTE DISTRIBUZIONE ARIA
M100P-FE-040-4531	IMPIANTO DI VENTILAZIONE E CONDIZIONAMENTO - EDIFICIO ELE/AMC PIANTE DISTRIBUZIONE ARIA
M100P-FE-040-3501	IMPIANTO DI VENTILAZIONE E CONDIZIONAMENTO - GALLERIA CHIOGGIA LATO SPALLA NORD DISTRIBUZIONE ARIA - SCHEMA FUNZIONALE
M100P-FE-040-3502	IMPIANTO DI VENTILAZIONE E CONDIZIONAMENTO - GALLERIA CHIOGGIA LATO SPALLA SUD DISTRIBUZIONE ARIA - SCHEMA FUNZIONALE
M100P-FE-040-0001	IMPIANTO DI VENTILAZIONE E CONDIZIONAMENTO - SIMBOLOGIA

PART. INGRESSO LOCALE CONNETTORI

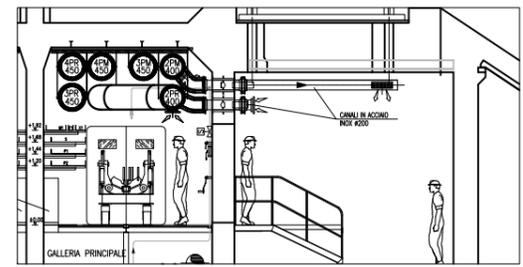

- NOTE**
- TUTTE LE QUOTE ALTIMETRICHE SONO ESPRESSE IN MM SU I.M.M.
 - TUTTE LE DIMENSIONI SONO ESPRESSE IN MM SALVO DOVE DIVERSAMENTE SPECIFICATO
 - RICAMBI D'ARIA PREVISTI A PROGETTO NELLE GALLERIE IMPIANTI:
IN ASSENZA DI PERSONALE: 2.5 VOL/H IN TUTTI I LOCALI;
IN PRESENZA DI PERSONALE: 4 VOL/H IN TUTTI I LOCALI;
IN SITUAZIONE DI INCENDIO: 6 VOL/H NEL COMPARTIMENTO COLPITO - NON APPLICABILE AI LOCALI TECNICI OVEVERO CHIUSURA DELLE RELATIVE SERRANDE TAGLIAFUOCO (CON ESCLUSIONE DELLE S.T. DEI LOCALI POMPE).
 - LE BOCCHETTE (SIA DI MANDATA CHE DI RIPRESA) SONO DOTATE DI SERRANDA DI REGOLAZIONE MANUALE. LE BOCCHETTE DI MANDATA SARANNO RIVOLTE VERSO IL BASSO, QUELLE DI PRESA VERSO L'ALTO E SARANNO MONTATE SFALSATE FRA DI LORO
 - LE SERRANDE TAGLIAFUOCO PER LA VENTILAZIONE DEI LOCALI IMPIANTI E DEI LOCALI VALVOLE SONO DOTATE DI SERVOCOMANDO (POSIZIONATO FUORI DAL LOCALE) PER DISARMO E RIARMO SIA AUTOMATICO (DA CENTRO GESTIONE EMERGENZE) CHE MANUALE. IN CASO DI INCENDIO IN UN COMPARTIMENTO, TALI SERRANDE TAGLIAFUOCO DEL COMPARTIMENTO COLPITO SI PORTERANNO IN POSIZIONE DI CHIUSURA.
 - NEI LOCALI CONNETTORI LA FUNZIONE DI SERRANDA TAGLIAFUOCO E' DATA DALLE VALVOLE ANTALLAGAMENTO E DA VERNICATURA INTUMESCENTE DEL RELATIVO TRATTO DI CANALE. IN CASO DI INCENDIO IN UN COMPARTIMENTO, LE SERRANDE TAGLIAFUOCO DEL COMPARTIMENTO COLPITO SI PORTERANNO IN POSIZIONE DI CHIUSURA.
 - IN CORRISPONDENZA DI OGNI SERRANDA TAGLIAFUOCO PREVEDERE PORTINE DI ISPEZIONE SUL CANALE, PER CARATTERISTICHE VEDERE SPECIFICA TECNICA HVAC.
 - L'INDICAZIONE "RF" DEI CANALI HVAC A SERVIZIO DELLE GALLERIE E' RIFERITA ALLA CARATTERISTICA REI 120, REALIZZATA CON CANALI IN AISI 316 COIBENTATO.
 - CARATTERISTICHE, INTERASSE E DIMENSIONI DEI SUPPORTI, CANALI, BARRE FILETTATE, ETC., DA SVILUPPARESI CON PROGETTO COSTRUTTIVO IN FUNZIONE DEGLI EFFETTIVI CARICHI DA SOSTENERE E DELLA RESISTENZA AL FUOCO DA GARANTIRE.
 - LA SCELTA DEL METODO DI FISSAGGIO DEI PROFILI/ANCORAGGI DEI CANALI ALLA STRUTTURA DEL CASSONE DOVRA' ESSERE DEFINITA DAL STRUTTURISTA ANCHE IN FUNZIONE DEGLI EFFETTIVI CARICHI APPLICATI E DELLA RESISTENZA AL FUOCO DA GARANTIRE
 - VERIFICARE IN FASE DI INSTALLAZIONE L'INGRESSO CANALI NEI LOCALI CON POSIZIONE ESATTA FOROMETRICE
 - PER POSIZIONI E CARATTERISTICHE CANOTTI DI PASSAGGIO FARE RIFERIMENTO ALLE FOROMETRIE ED AL RELATIVO DETTAGLIO
 - PER INGOMBRO PASSERELLE E INGOMBRO VIE CAVI, FARE RIFERIMENTO AI DISegni ELETTRICI
 - LE CONNESSIONI TRA SERRANDE TAGLIAFUOCO DEI LOCALI IMPIANTI E VALVOLE ANTALLAGAMENTO DEI LOCALI CONNETTORI CON I RELATIVI CANALI DOVRANNO ESSERE VERIFICATE IN SEDE DI MONTAGGIO
 - LE DIMENSIONI DEI GIUNTI DI COMPENSAZIONE DOVRANNO ESSERE DEFINITE IN FUNZIONE DELLE CARATTERISTICHE DEL PRODOTTO UTILIZZATO
 - IN CORRISPONDENZA DEI GIUNTI DI COMPENSAZIONE IL FISSAGGIO E LA POSIZIONE DEI SUPPORTI DEGLI STESSI CANALI DOVRA' ESSERE CONTROLLATA CON IL GIUNTO ACQUISTO PER GARANTIRNE LA CORRETTA FUNZIONALITA'
 - LE QUOTE DEI CANALI HVAC SARANNO DA VERIFICARE E CONFERMARE IN SEDE DI MONTAGGIO
 - LE CONDOTTE VERTICALI CONTENUTE NEI CAVEDI DI SPALLA, RICHIEDONO REQUISITI DI RESISTENZA AL FUOCO REI 120
 - IL DIFFUSORE A MAGLIA FORELLINATA NEL LOCALE CONNETTORI SARA' POSTO IN OPERA IN MODO DA NON INTRALCIARE LA MANUTENZIONE DEL TIRANTE DELLA CERNIERA

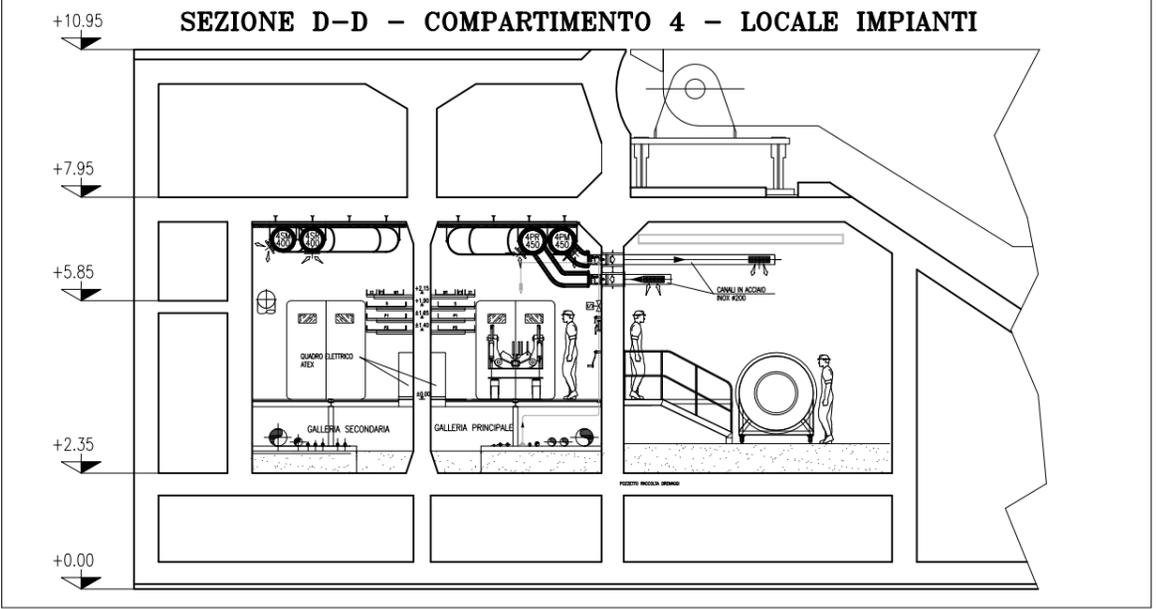

SEZIONE D-D - SCALA 1:50

PIANTA CHIAVE

REVISIONE	DESCRIZIONE	FJ	AG	YE
01	16/06/14	EMISSIONE		


MINISTERO DELLE INFRASTRUTTURE E DEI TRASPORTI
MAGISTRATO ALLE ACQUE
NUOVI INTERVENTI PER LA SALVAGUARDIA DI VENEZIA
LEGGE N. 798 DEL 29-11-1984
CONVENZIONE REP. 7191 DEL 04-10-1991
ATTO ATTUATIVO REP. 8602 DEL 08-02-2013 (LAVORI)
INTERVENTI ALLE BOCCHIE LAGUNARI PER LA REGOLAZIONE DEI FLUSSI DI MAREA
CUP: D51B0200050AC1 (LAVORI)
PROGETTO ESECUTIVO
(estratto ed aggiornamento del progetto esecutivo di WBS LN.L1.50, favorevolmente esaminato dal CTM del 18.11.2009 con voto n. 176, del progetto esecutivo di WBS MALI.50, favorevolmente esaminato dal Comitato Tecnico di Magistratura del 21.04.2010 con voto n. 66 e del progetto esecutivo di WBS CH.LI.50, favorevolmente esaminato dal CTM del 18.09.2009 con voto n. 158)
WBS: LN.L1.50 - MA.L1.50 - CH.LI.50 - PE.15
WBS: LN.L1.50.PE.11 - MALI.50.PE.15 - CH.LI.50.PE.15
BOCCA DI CHIOGGIA
IMPIANTI
IMPIANTI DI VENTILAZIONE E CONDIZIONAMENTO
GALLERIE CHIOGGIA - TAV. 04 DI 07

ELABORATO F. JACOBELLI	CONTROLLATO A. GANDINI	APPROVATO Y. EPRIM
N. ELABORATO M100P-FE-CHD-5004-11-CD	CODICE FILE M100P-FE-CHD-5004-11-CD.dwg	DATA 16 GIUGNO 2014

CONSORZIO "VENEZIA NUOVA"

COORDINAMENTO PROGETTAZIONE VERIFICATO: L. Carretto	CONTROLLATO: V. Ardene	PROGETTAZIONE PROFESSIONALITA' Il Responsabile: Ing. Alberto Scotti
---	---------------------------	---

OPERA PROTETTA AI SENSI DELLA LEGGE 22 APRILE 1941 N° 633 TURR I DIRITTI RISERVATI
QUALSI REPRODUZIONE ED UTILIZZAZIONE NON AUTORIZZATE SANZIONI PENALI E INOME DI LEGGE


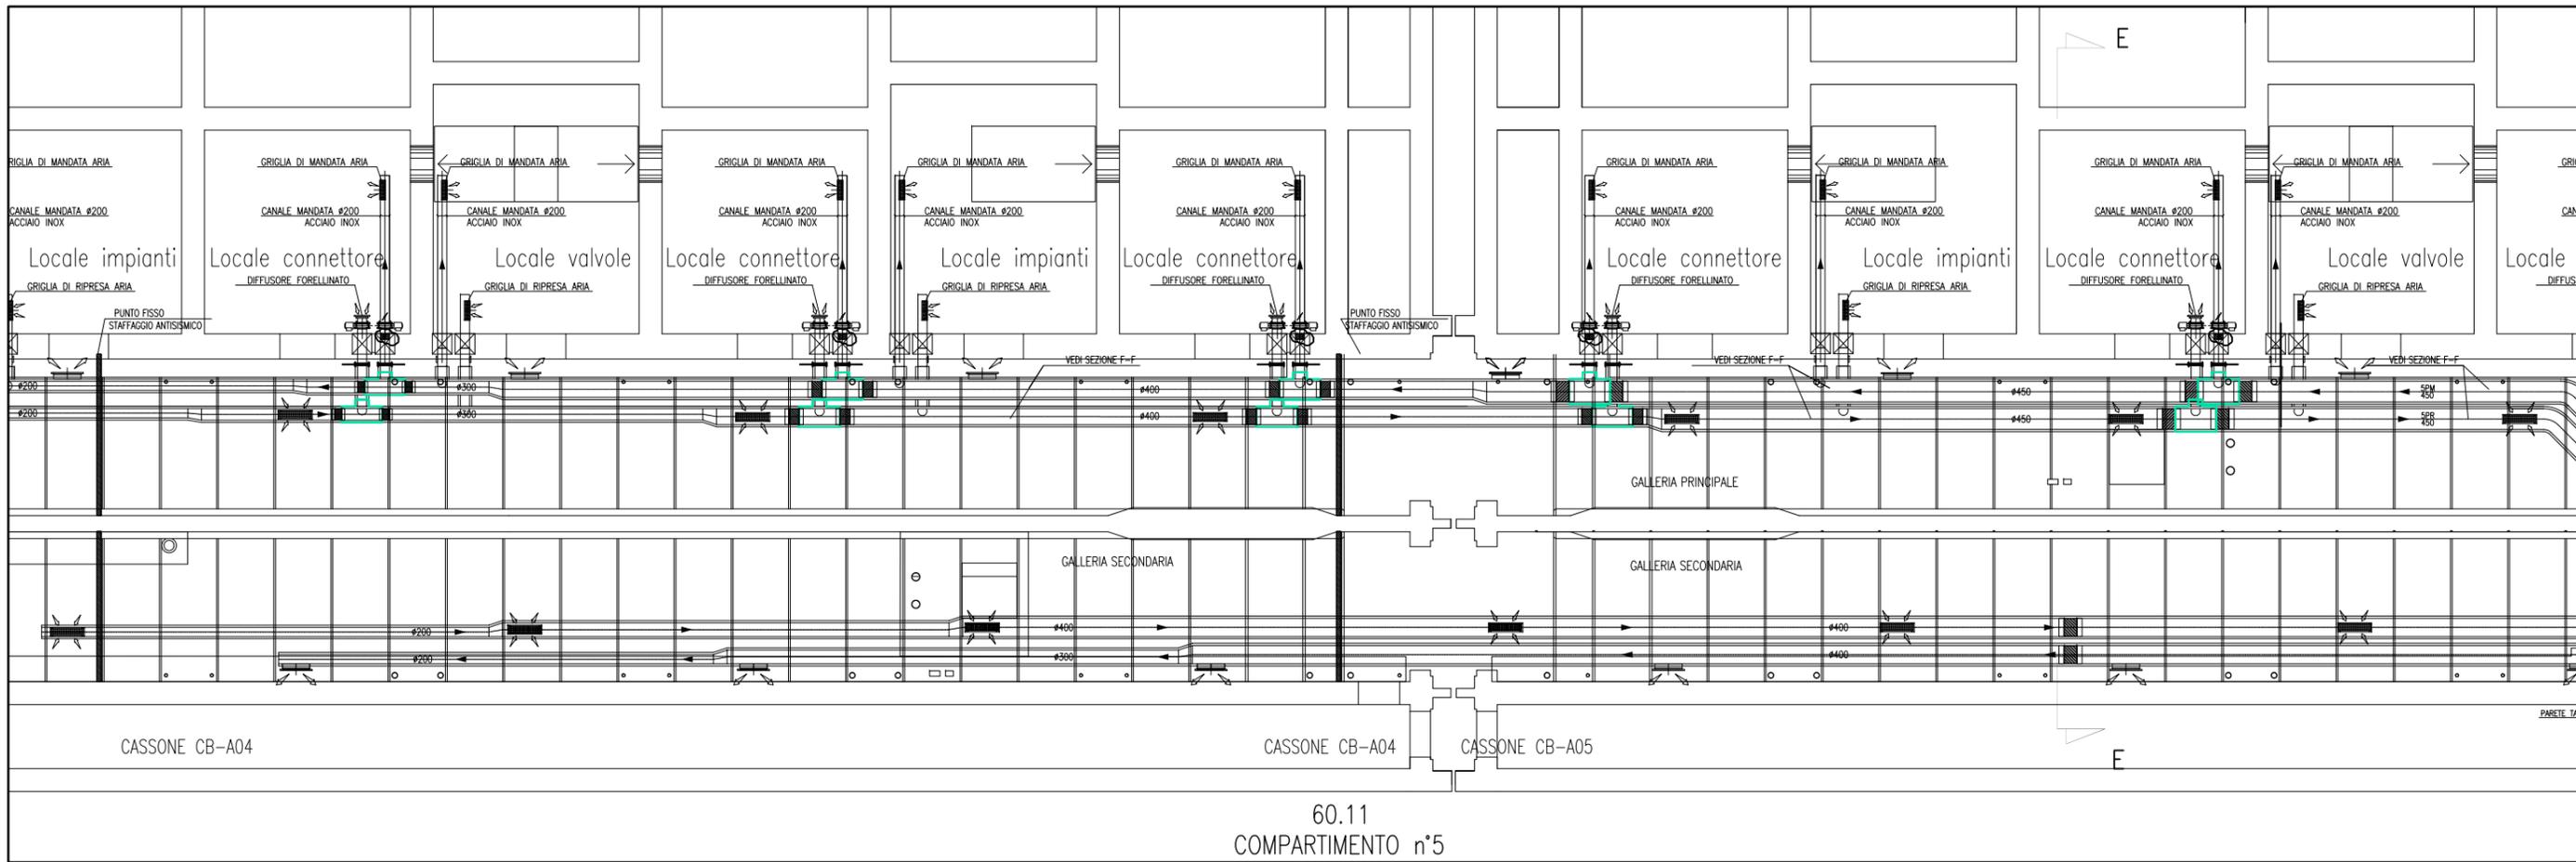


60.11
COMPARTIMENTO n°5

CANALI HVAC GALLERIA CHIOGGIA - SCALA 1:50


DOCUMENTI DI RIFERIMENTO	
M100P-PE-CHD-4001	PIANIMETRA GENERALE CHIOGGIA
M100P-PE-CHD-5001/5007	IMPIANTO DI VENTILAZIONE E CONDIZIONAMENTO - GALLERIA CHIOGGIA
M100P-PE-CHD-4501	IMPIANTO DI VENTILAZIONE E CONDIZIONAMENTO - EDIFICIO AUTOMAZIONE E CONTROLLO PIANTE DISTRIBUZIONE ARIA
M100P-PE-CHD-4531	IMPIANTO DI VENTILAZIONE E CONDIZIONAMENTO - EDIFICIO ELE/MANC PIANTE DISTRIBUZIONE ARIA
M100P-PE-CHK-3501	IMPIANTO DI VENTILAZIONE E CONDIZIONAMENTO - GALLERIA CHIOGGIA LATO SPALLA NORD DISTRIBUZIONE ARIA - SCHEMA FUNZIONALE
M100P-PE-CHK-3502	IMPIANTO DI VENTILAZIONE E CONDIZIONAMENTO - GALLERIA CHIOGGIA LATO SPALLA SUD DISTRIBUZIONE ARIA - SCHEMA FUNZIONALE
M100P-PE-CHD-0001	IMPIANTO DI VENTILAZIONE E CONDIZIONAMENTO - SIMBOLOGIA

PART. INGRESSO LOCALE VALVOLE

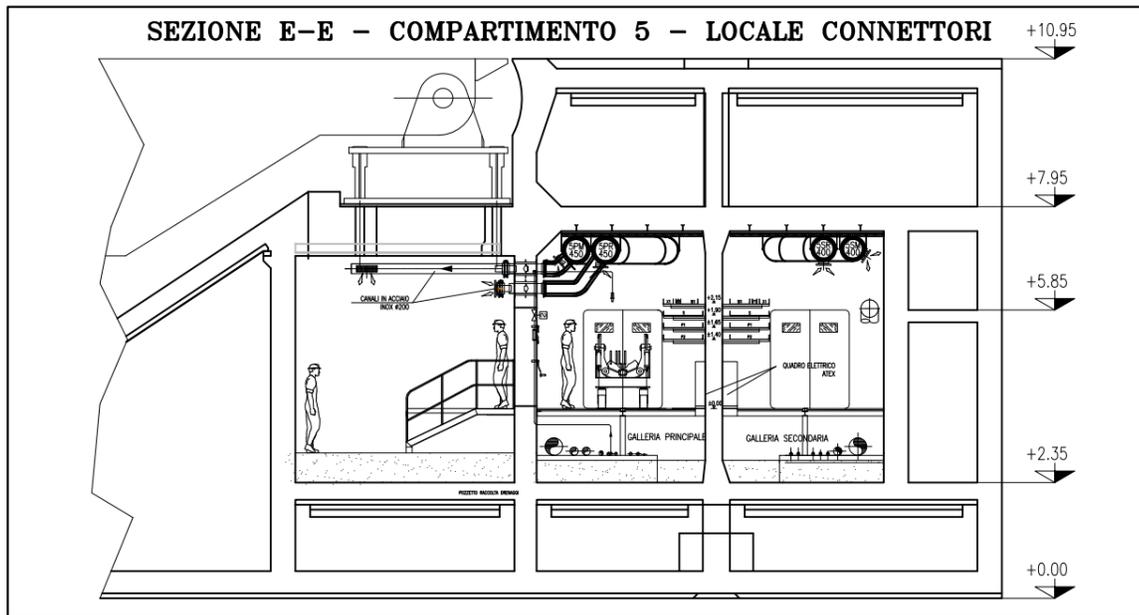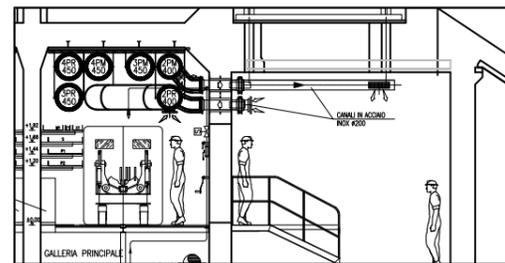

SEZIONE E-E - SCALA 1:50

- NOTE**
- TUTTE LE QUOTE ALTIMETRICHE SONO ESPRESSE IN mm SU l.m.m.
 - TUTTE LE DIMENSIONI SONO ESPRESSE IN mm SALVO DOVE DIVERSAMENTE SPECIFICATO
 - RICAMBI D'ARIA PREVISTI A PROGETTO NELLE GALLERIE IMPIANTI:
IN ASSENZA DI PERSONALE: 2.5 VOL/H IN TUTTI I LOCALI;
IN PRESENZA DI PERSONALE: 4 VOL/H IN TUTTI I LOCALI;
IN SITUAZIONE DI INCENDIO: 6 VOL/H NEL COMPARTIMENTO COLPITO - NON APPLICABILE AI LOCALI TECNICI OVVERO CHIUSURA DELLE RELATIVE SERRANDE TAGLIAFUOCO (CON ESCLUSIONE DELLE S.T. DEI LOCALI POMPE).
 - LE BOCCHETTE (SIA DI MANDATA CHE DI RIPRESA) SONO DOTATE DI SERRANDA DI REGOLAZIONE MANUALE. LE BOCCHETTE DI MANDATA SARANNO RIVOLTE VERSO IL BASSO, QUELLE DI PRESA VERSO L'ALTO E SARANNO MONTATE SFALSATE FRA DI LORO
 - LE SERRANDE TAGLIAFUOCO PER LA VENTILAZIONE DEI LOCALI IMPIANTI E DEI LOCALI VALVOLE SONO DOTATE DI SERVOCOMANDO (POSIZIONATO FUORI DAL LOCALE) PER DISARMO E RIARMO SIA AUTOMATICO (DA CENTRO GESTIONE EMERGENZE) CHE MANUALE. IN CASO DI INCENDIO IN UN COMPARTIMENTO, TALI SERRANDE TAGLIAFUOCO IN CASO DI COMPARTIMENTO COLPITO SI PORTERANNO IN POSIZIONE DI CHIUSURA.
 - NEI LOCALI CONNETTORI LA FUNZIONE DI SERRANDA TAGLIAFUOCO E' DATA DALLE VALVOLE ANTALLAGAMENTO E DA VERNICIATURA INTUMESCENTE DEL RELATIVO TRATTO DI CANALE. IN CASO DI INCENDIO IN UN COMPARTIMENTO, LE SERRANDE TAGLIAFUOCO DEL COMPARTIMENTO COLPITO SI PORTERANNO IN POSIZIONE DI CHIUSURA.
 - IN CORRISPONDENZA DI OGNI SERRANDA TAGLIAFUOCO PREVEDERE PORTINE DI ISPEZIONE SUL CANALE, PER CARATTERISTICHE VEDERE SPECIFICA TECNICA HVAC.
 - L'INDICAZIONE "RF" DEI CANALI HVAC A SERVIZIO DELLE GALLERIE E' RIFERITA ALLA CARATTERISTICA REI 120, REALIZZATA CON CANALI IN AISI 316 COIBENTATO.
 - CARATTERISTICHE, INTERASSE E DIMENSIONI DEI SUPPORTI, CANALI, BARRE FILETTATE, ETC. DA SVILUPPARI CON PROGETTO COSTRUTTIVO IN FUNZIONE DEGLI EFFETTIVI CARICHI DA SOSTENERE E DELLA RESISTENZA AL FUOCO DA GARANTIRE.
 - LA SCELTA DEL METODO DI FISSAGGIO DEI PROFILI/ANCORAGGI DEI CANALI ALLA STRUTTURA DEL CASSONE DOVRA' ESSERE DEFINITA DALLO STRUTTURISTA ANCHE IN FUNZIONE DEGLI EFFETTIVI CARICHI APPLICATI E DELLA RESISTENZA AL FUOCO DA GARANTIRE.
 - VERIFICARE IN FASE DI INSTALLAZIONE L'INGRESSO CANALI NEI LOCALI CON POSIZIONE ESATTA FOROMETRICE
 - PER POSIZIONI E CARATTERISTICHE CANOTTI DI PASSAGGIO FARE RIFERIMENTO ALLE FOROMETRIE ED AL RELATIVO DETTAGLIO
 - PER INGOMBRO PASSERELLE E INGOMBRO VIE CAVI, FARE RIFERIMENTO AI DISegni ELETTRICI
 - LE CONNESSIONI TRA SERRANDE TAGLIAFUOCO DEI LOCALI IMPIANTI E VALVOLE ANTALLAGAMENTO DEI LOCALI CONNETTORI CON I RELATIVI CANALI DOVRANNO ESSERE VERIFICATE IN SEDE DI MONTAGGIO
 - LE DIMENSIONI DEI GIUNTI DI COMPENSAZIONE DOVRANNO ESSERE DEFINITE IN FUNZIONE DELLE CARATTERISTICHE DEL PRODOTTO UTILIZZATO
 - IN CORRISPONDENZA DEI GIUNTI DI COMPENSAZIONE IL FISSAGGIO E LA POSIZIONE DEI SUPPORTI DEGLI STESSI CANALI DOVRA' ESSERE CONTROLLATA CON IL GIUNTO ACQUISTO PER GARANTIRNE LA CORRETTA FUNZIONALITA'
 - LE QUOTE DEI CANALI HVAC SARANNO DA VERIFICARE E CONFERMARE IN SEDE DI MONTAGGIO
 - LE CONDOTTE VERTICALI CONTENUTE NEI CAVEDI DI SPALLA, RICHIEDONO REQUISITI DI RESISTENZA AL FUOCO REI 120
 - IL DIFFUSORE A MAGLIA FORELLINATA NEL LOCALE CONNETTORI SARA' POSTO IN OPERA IN MODO DA NON INTRALCIARE LA MANUTENZIONE DEL TIRANTE DELLA CERNIERA

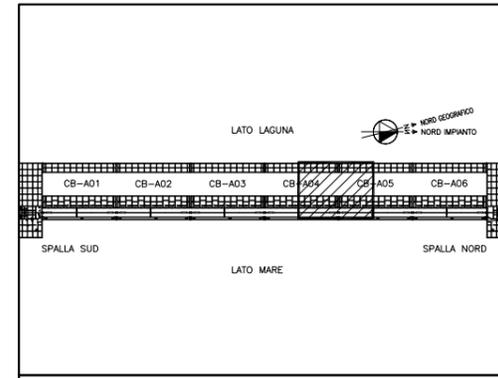

REVISIONE	DESCRIZIONE	FJ	AG	YE
00	16/06/14	EMISSIONE		

MINISTERO DELLE INFRASTRUTTURE E DEI TRASPORTI
MAGISTRATO ALLE ACQUE
NUOVI INTERVENTI PER LA SALVAGUARDIA DI VENEZIA
LEGGE N. 798 DEL 29-11-1984
CONVENZIONE REP. 7191 DEL 04-10-1991
ATTO ATTUATIVO REP. 8602 DEL 08-02-2013 (LAVORI)
INTERVENTI ALLE BOCHE LAGUNARI PER LA REGOLAZIONE DEI FLUSSI DI MAREA
CUP: D51B0200050AC1 (LAVORI)
PROGETTO ESECUTIVO
(estratto ed aggiornamento del progetto esecutivo di WBS LN.L1.50, favorevolmente esaminato dal CTM del 18.11.2009 con voto n. 176, del progetto esecutivo di WBS MALI.50, favorevolmente esaminato dal Comitato Tecnico di Magistratura del 21.04.2010 con voto n. 66 e del progetto esecutivo di WBS CH.LI.50, favorevolmente esaminato dal CTM del 18.09.2009 con voto n. 158)
WBS: LN.L1.50 - MA.LI.50 - CH.LI.50
WBS: LN.L1.50.PE.11 - MALI.50.PE.15 - CH.LI.50.PE.15
BOCCA DI CHIOGGIA
IMPIANTI
IMPIANTI DI VENTILAZIONE E CONDIZIONAMENTO
GALLERIE CHIOGGIA - TAV. 05 DI 07


ELABORATO	F. JACOBELLI	CONTROLLATO	A. GANDINI	APPROVATO	Y. EPRIM
N. ELABORATO	M100P-PE-CHD-5005-11-CO	CODICE FILE	MV100P-PE-CHD-5005-11-CO.dwg	DATA	16 GIUGNO 2014

CONSORZIO "VENEZIA NUOVA"

COORDINAMENTO PROGETTAZIONE
VERIFICATO: L. Corretto
CONSORZIO VENEZIA NUOVA
Ing. H. Redi

PROGETTAZIONE
VERIFICATO: V. Ardene
CONSORZIO VENEZIA NUOVA
Ing. Alberto Scotti

OPERA PROTETTA AI SENSI DELLA LEGGE 22 APRILE 1941 N° 833 TURRI E SVIRTI RISERVATI
QUALUNQUE RIPRODUZIONE ED UTILIZZAZIONE NON AUTORIZZATE SANZIONI PENALI E INOME DI LEGGE


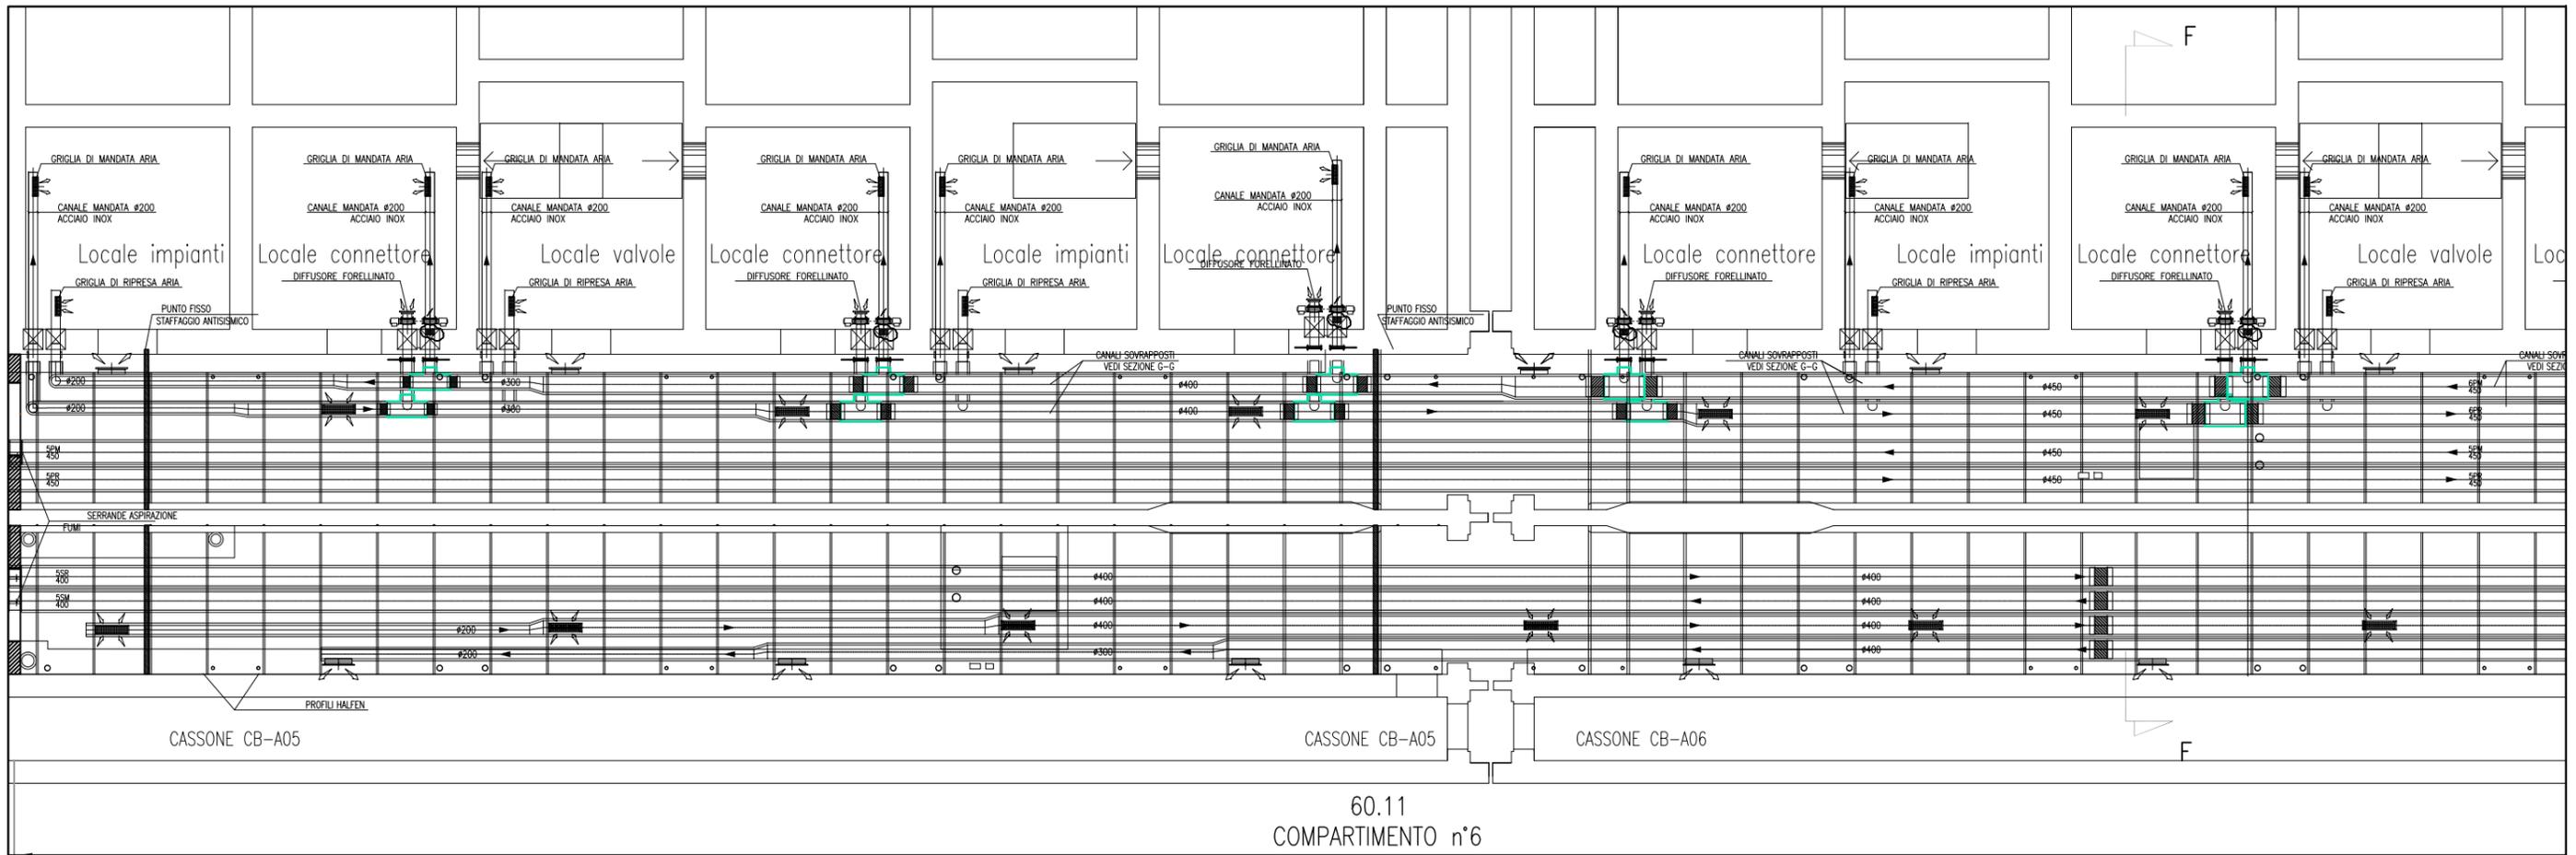


60.11
COMPARTIMENTO n°6

CANALI HVAC GALLERIA CHIOGGIA - SCALA 1:50

DOCUMENTI DI RIFERIMENTO	
M100P-PE-CHD-4021	PLANIMETRIA GENERALE CHIOGGIA
M100P-PE-CHD-5001-5007	IMPIANTO DI VENTILAZIONE E CONDIZIONAMENTO - GALLERIA CHIOGGIA
M100P-PE-CHD-4501	IMPIANTO DI VENTILAZIONE E CONDIZIONAMENTO - EDIFICIO AUTOMAZIONE E CONTROLLO PIANTE DISTRIBUZIONE ARIA
M100P-PE-CHD-4531	IMPIANTO DI VENTILAZIONE E CONDIZIONAMENTO - EDIFICIO ELE/ME/C PIANTE DISTRIBUZIONE ARIA
M100P-PE-CHK-3501	IMPIANTO DI VENTILAZIONE E CONDIZIONAMENTO - GALLERIA CHIOGGIA LATO SPALLA NORD DISTRIBUZIONE ARIA - SCHEMA FUNZIONALE
M100P-PE-CHK-3502	IMPIANTO DI VENTILAZIONE E CONDIZIONAMENTO - GALLERIA CHIOGGIA LATO SPALLA SUD DISTRIBUZIONE ARIA - SCHEMA FUNZIONALE
M100P-PE-CHD-0001	IMPIANTO DI VENTILAZIONE E CONDIZIONAMENTO - SIMELOGIA

PART. INGRESSO LOCALE VALVOLE

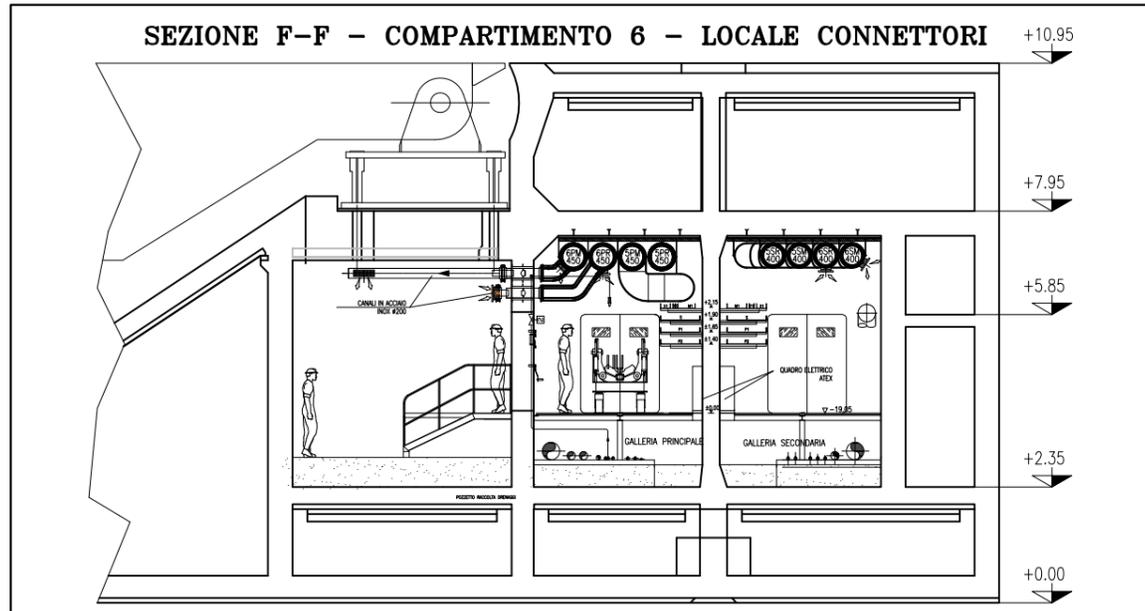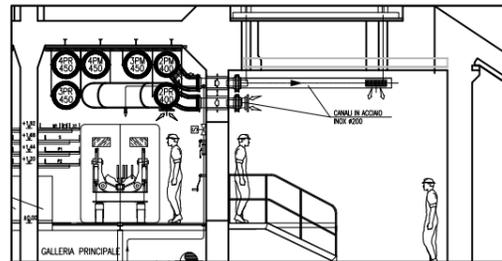

SEZIONE F-F - SCALA 1:50

- NOTE**
- TUTTE LE QUOTE ALTIMETRICHE SONO ESPRESSE IN MM SU L.m.m.
 - TUTTE LE DIMENSIONI SONO ESPRESSE IN MM SALVO DOVE DIVERSAMENTE SPECIFICATO
 - RICAMBI D'ARIA PREVISTI A PROGETTO NELLE GALLERIE IMPIANTI:
IN ASSENZA DI PERSONALE: 2,5 VOL/H IN TUTTI I LOCALI;
IN PRESENZA DI PERSONALE: 4 VOL/H IN TUTTI I LOCALI;
IN SITUAZIONE DI INCENDIO: 6 VOL/H NEL COMPARTIMENTO COLPITO - NON APPLICABILE AI LOCALI TECNICI OVEVERO CHIUSURA DELLE RELATIVE SERRANDE TAGLIAFUOCO (CON ESCLUSIONE DELLE S.T. DEI LOCALI POMPE).
 - LE BOCCHETTE (SIA DI MANDATA CHE DI RIPRESA) SONO DOTATE DI SERRANDA DI REGOLAZIONE MANUALE. LE BOCCHETTE DI MANDATA SARANNO RIVOLTE VERSO IL BASSO, QUELLE DI PRESA VERSO L'ALTO E SARANNO MONTATE SFALDATE FRA DI LORO
 - LE SERRANDE TAGLIAFUOCO PER LA VENTILAZIONE DEI LOCALI IMPIANTI E DEI LOCALI VALVOLE SONO DOTATE DI SERVOCOMANDO (POSIZIONATO FUORI DAL LOCALE) PER DISARMO E RIARMO SIA AUTOMATICO (DA CENTRO GESTIONE EMERGENZE) CHE MANUALE. IN CASO DI INCENDIO IN UN COMPARTIMENTO, TALI SERRANDE TAGLIAFUOCO IN CASO DI COMPARTIMENTO COLPITO SI PORTERANNO IN POSIZIONE DI CHIUSURA.
 - NEI LOCALI CONNETTORI LA FUNZIONE DI SERRANDA TAGLIAFUOCO E' DATA DALLE VALVOLE ANTILACERAZIONE E DA VERIFICAZIONE INTUMESCENTE DEL RELATIVO TRATTO DI CANALE. IN CASO DI INCENDIO IN UN COMPARTIMENTO, LE SERRANDE TAGLIAFUOCO DEL COMPARTIMENTO COLPITO SI PORTERANNO IN POSIZIONE DI CHIUSURA.
 - IN CORRESPONDENZA DI OGNI SERRANDA TAGLIAFUOCO PREVEDERE PORTINE DI ISPEZIONE SUL CANALE, PER CARATTERISTICHE VEDERE SPECIFICA TECNICA HVAC.
 - L'INDICAZIONE "RF" DEI CANALI HVAC A SERVIZIO DELLE GALLERIE E' RIFERITA ALLA CARATTERISTICA REI 120, REALIZZATA CON CANALI IN AISI 316 COIBENTATO.
 - CARATTERISTICHE, INTERASSE E DIMENSIONI DEI SUPPORTI, CANALI, BARRE FILETTATE, ETC. DA SVILUPPARI CON PROGETTO COSTRUTTIVO IN FUNZIONE DEGLI EFFETTIVI CARICHI DA SOSTENERE E DELLA RESISTENZA AL FUOCO DA GARANTIRE.
 - LA SCELTA DEL METODO DI FISSAGGIO DEI PROFILI/ANCORAGGI DEI CANALI ALLA STRUTTURA DEL CASSONE DOVRA' ESSERE DEFINITA DALLO STRUTTURISTA ANCHE IN FUNZIONE DEGLI EFFETTIVI CARICHI APPLICATI E DELLA RESISTENZA AL FUOCO DA GARANTIRE
 - VERIFICARE IN FASE DI INSTALLAZIONE L'INGRESSO CANALI NEI LOCALI CON POSIZIONE ESATTA FOROMETRICE
 - PER POSIZIONI E CARATTERISTICHE CANOTTI DI PASSAGGIO FARE RIFERIMENTO ALLE FOROMETRIE ED AL RELATIVO DETTAGLIO
 - PER INGOMBRO PASSERELLE E INGOMBRO VIE CAVI, FARE RIFERIMENTO AI DISEGNI ELETTRICI
 - LE CONNESSIONI TRA SERRANDE TAGLIAFUOCO DEI LOCALI IMPIANTI E VALVOLE ANTILACERAZIONE DEI LOCALI CONNETTORI CON I RELATIVI CANALI DOVRANNO ESSERE VERIFICATE IN SEDE DI MONTAGGIO
 - LE DIMENSIONI DEI GIUNTI DI COMPENSAZIONE DOVRANNO ESSERE DEFINITE IN FUNZIONE DELLE CARATTERISTICHE DEL PRODOTTO UTILIZZATO
 - IN CORRESPONDENZA DEI GIUNTI DI COMPENSAZIONE, IL FISSAGGIO E LA POSIZIONE DEI SUPPORTI DEGLI STESSI CANALI DOVRA' ESSERE CONTROLLATA CON IL GIUNTO ACQUISTO PER GARANTIRNE LA CORRETTA FUNZIONALITA'
 - LE QUOTE DEI CANALI HVAC SARANNO DA VERIFICARE E CONFERMARE IN SEDE DI MONTAGGIO
 - LE CONDOTTE VERTICALI CONTENUTE NEI CAVEDI DI SPALLA, RICHIEDONO REQUISITI DI RESISTENZA AL FUOCO REI 120
 - IL DIFFUSORE A MAGLIA FORELLINATA NEL LOCALE CONNETTORI SARA' POSTO IN OPERA IN MODO DA NON INTALCIARE LA MANUTENZIONE DEL TRINANTE DELLA CERNIERA

LATO LAGUNA

NORD IMPIANTO

SPALLA SUD

LATO MARE


SPALLA NORD

CD	16/06/14	EMISSIONE	DESCRIZIONE	FJ	AG	YE
REVISIONE				EL	CON	APP.
MINISTERO DELLE INFRASTRUTTURE E DEI TRASPORTI MAGISTRATO ALLE ACQUE NUOVI INTERVENTI PER LA SALVAGUARDIA DI VENEZIA LEGGE N. 798 DEL 29-11-1984 CONVENZIONE REP. 7191 DEL 04-10-1991 ATTO ATTUATIVO REP. 8602 DEL 08-02-2013 (LAVORI) INTERVENTI ALLE BOCHE LAGUNARI PER LA REGOLAZIONE DEI FLUSSI DI MAREA CUP: D51B0200050AC1 (LAVORI) PROGETTO ESECUTIVO (estratto ed aggiornamento del progetto esecutivo di WBS LN.L1.50, favorevolmente esaminato dal CTM del 18.11.2009 con voto n. 176, del progetto esecutivo di WBS MALI.50, favorevolmente esami- nato dal Comitato Tecnico di Magistratura del 21.04.2010 con voto n. 66 e del progetto esecutivo di WBS CH.LI.50, favorevolmente esaminato dal CTM del 18.09.2009 con voto n. 158) WBS: LN.L1.50 - MA.L1.50 - CH.LI.50 - MALI.50.PE.15 WBS: LN.L1.50.PE.11 - MALI.50.PE.15 - CH.LI.50.PE.15 BOCCA DI CHIOGGIA IMPIANTI IMPIANTI DI VENTILAZIONE E CONDIZIONAMENTO GALLERIE CHIOGGIA - TAV. 06 DI 07						
ELABORATO	F. JACOBELLI	CONTROLLATO	A. GANDINI	APPROVATO	Y. EPRIM	
N. ELABORATO	M100P-PE-CHD-5006-11-00	CODICE FILE	MV100P-PE-CHD-5006-11-00.dwg	DATA	16 GIUGNO 2014	
CONSORZIO "VENEZIA NUOVA"						
COORDINAMENTO PROGETTAZIONE VERIFICATO: L. Carretto			CONTROLLATO: V. Ardene		PROGETTAZIONE CONSORZIO "VENEZIA NUOVA" Il Responsabile: Ing. Alberto Scotti	


OPERA PROTETTA AI SENSI DELLA LEGGE 22 APRILE 1941 N° 633 TURR I TURRI RIVISATA
QUALUNQUE RIPRODUZIONE ED UTILIZZAZIONE NON AUTORIZZATE SARANNO PERSECUTE A NORME DI LEGGE




PIANTA A QUOTA +6.60

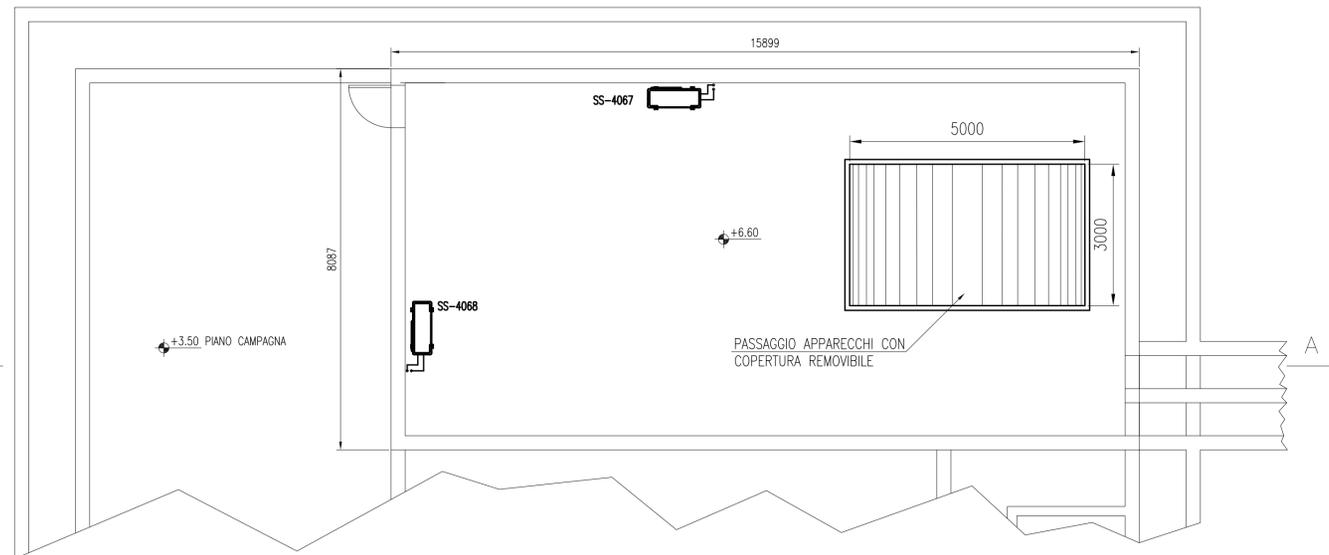


PIANTA A QUOTA +2.60

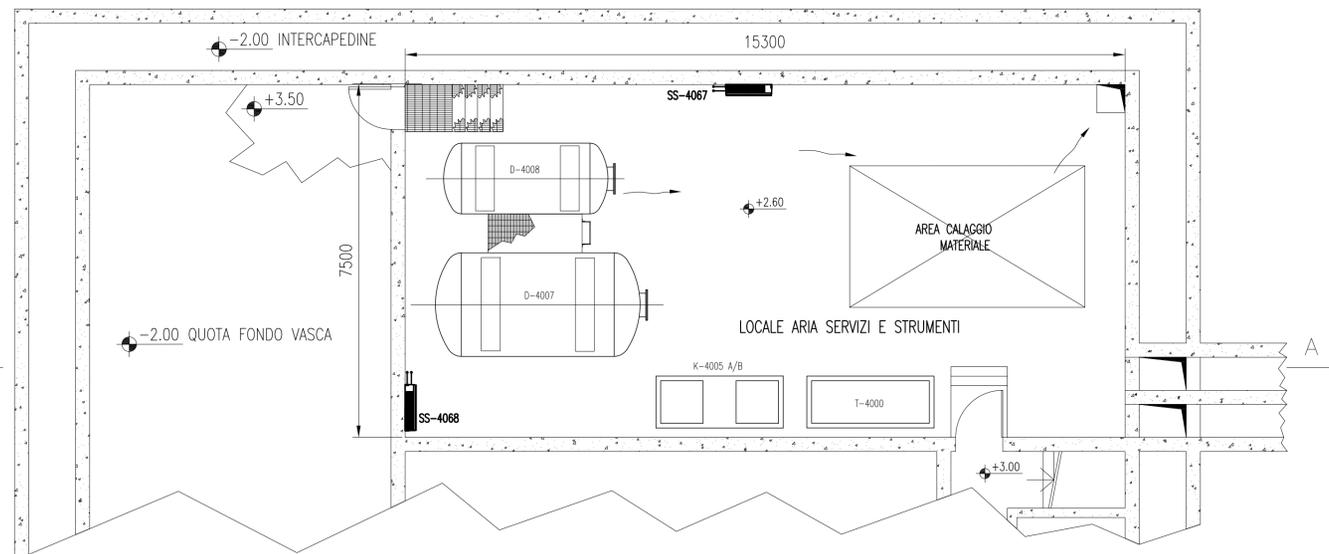

SEZIONE A-A

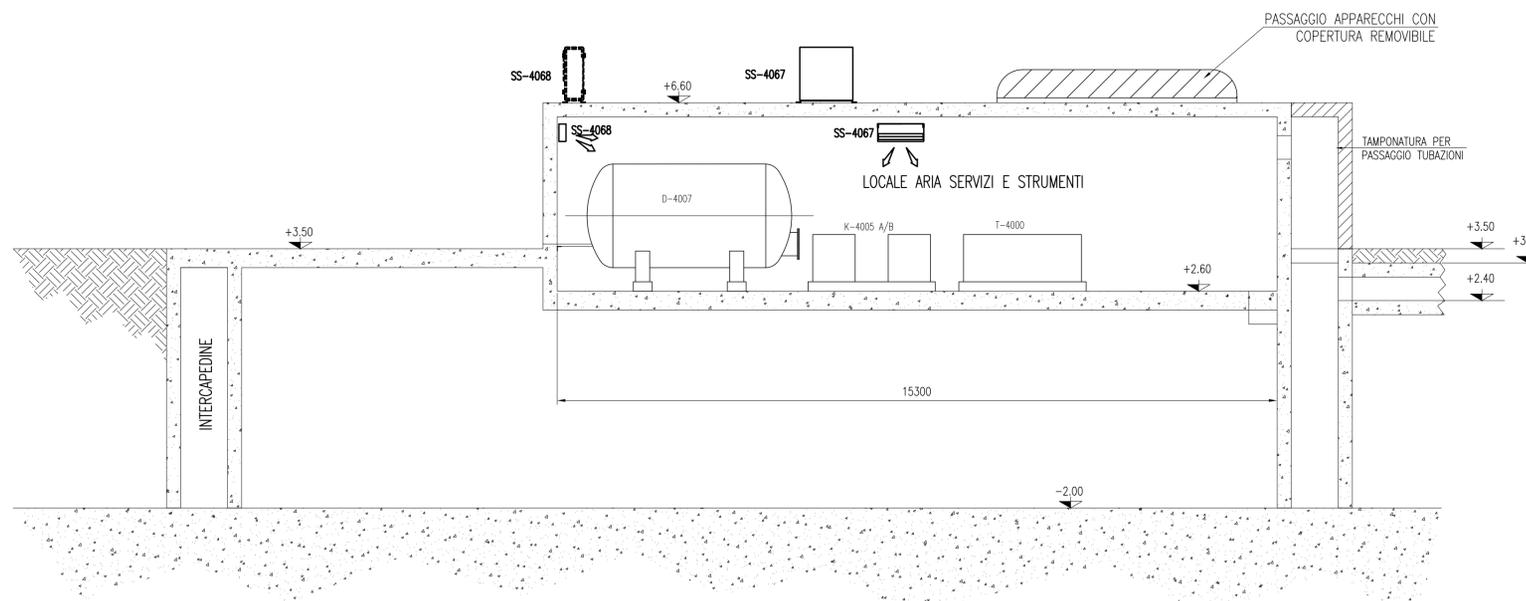

PIANTA CHIAVE

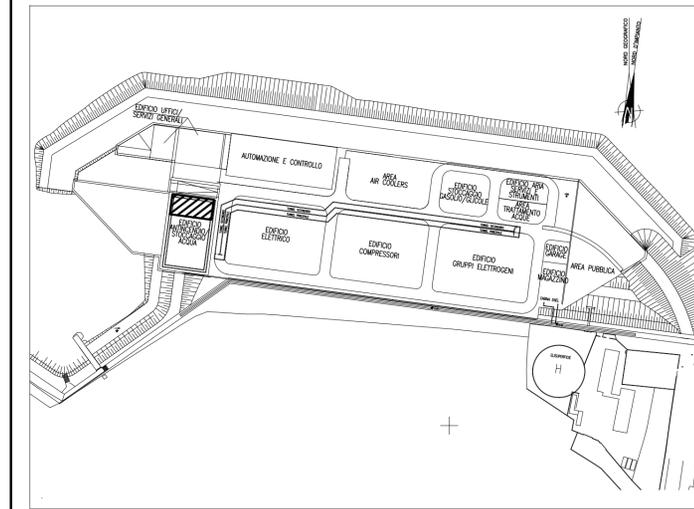

DOCUMENTI DI RIFERIMENTO

MV100P-PE-CMD-4001	PLANIMETRIA GENERALE
MV100P-PE-CHK-3543	IMPIANTO DI VENTILAZIONE E CONDIZIONAMENTO - SISTEMA SPLIT SYSTEM EDIFICI MINORI - SCHEMA FUNZIONALE

NOTE

- 1: TUTTE LE DIMENSIONI SONO ESPRESSE IN mm SALVO DOVE DIVERSAMENTE SPECIFICATO
- 2: TUTTE LE QUOTE ALTIMETRICHE SONO ESPRESSE IN m l.m.m.
- 3: QUOTA EFFETTIVA DI COPERTURA DA DEFINIRE A CURA DEL CIVILE IN FUNZIONE DELLE PENDENZE E DELLE FOGNATURE
- 4: DIMENSIONI/POSIZIONI OPERE CIVILI INDICATIVE (TRAVI, VANI SCALA, FONDAZIONI, PARETI ECC), PER ESATTA POSIZIONE E CARATTERISTICHE VEDERE RELATIVO PROGETTO CIVILE.
- 5: IN CASO DI DISCORDANZA TRA MISURAZIONI A VIDEO E QUOTE A DISEGNO, VALGONO QUESTE ULTIME.
- 6: DISEGNO IN SCALA 1:75

REVISIONE	DESCRIZIONE	EL.	CON.	APP.
C1 17/06/14	EMISSIONE	FJ	AG	YE
CD 16/06/14	EMISSIONE	FJ	AG	YE

MINISTERO DELLE INFRASTRUTTURE E DEI TRASPORTI
MAGISTRATO ALLE ACQUE
NUOVI INTERVENTI PER LA SALVAGUARDIA DI VENEZIA
 LEGGE N. 798 DEL 29-11-1984
 CONVENZIONE REP. 7191 DEL 04-10-1991
 ATTO ATTUATIVO REP. 8602 DEL 08-02-2013 (LAVORI)
INTERVENTI ALLE BOCCHE LAGUNARI PER LA REGOLAZIONE DEI FLUSSI DI MAREA
 CUP: D51B02000050AC1 (LAVORI)

PROGETTO ESECUTIVO
 (estratto ed aggiornamento del progetto esecutivo di WBS LN.L1.50, favorevolmente esaminato dal CTM del 19.11.2008 con voto n. 176, del progetto esecutivo di WBS MA.L1.50, favorevolmente esaminato dal Comitato Tecnico di Magistratura del 21.04.2010 con voto n. 66 e del progetto esecutivo di WBS CH.L1.50, favorevolmente esaminato dal CTM del 18.09.2009 con voto n. 158)
 WBS: LN.L1.50 - MA.L1.50 - CH.L1.50
 WBE: LN.L1.50.PE.11 - MA.L1.50.PE.15 - CH.L1.50.PE.15

BOCCA DI CHIOGGIA IMPIANTI
IMPIANTI DI VENTILAZIONE E CONDIZIONAMENTO
EDIFICIO ARIA SERVIZI/STRUMENTI
PIANTE E SEZIONE

ELABORATO	F. JACOBELLI	CONTROLLATO	A.GANDINI	APPROVATO	Y.EPRIM
N. ELABORATO	MV100P-PE-CHD-5039-11-C1	CODICE FILE	MV100P-PE-CHD-5039-11-C1.dwg	DATA	17 GIUGNO 2014


CONSORZIO "VENEZIA NUOVA"

COORDINAMENTO PROGETTAZIONE	PROGETTAZIONE
VERIFICATO: L. Carretta	CONTROLLATO: V. Ardone
Il Responsabile: Ing. Alberto Scotti	


OPERA PROTETTA AI SENSI DELLA LEGGE 22 APRILE 1941 N° 633 TUTTI I DIRITTI RISERVATI
 QUALSIASI RIPRODUZIONE ED UTILIZZAZIONE NON AUTORIZZATE SARANNO PERSEGUITE A RIGORE DI LEGGE




PIANTA COPERTURA "A"

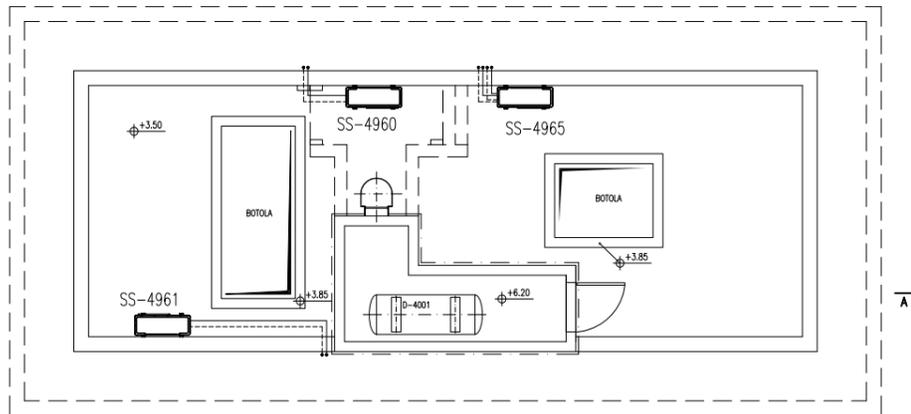


PIANTA COPERTURA "B"

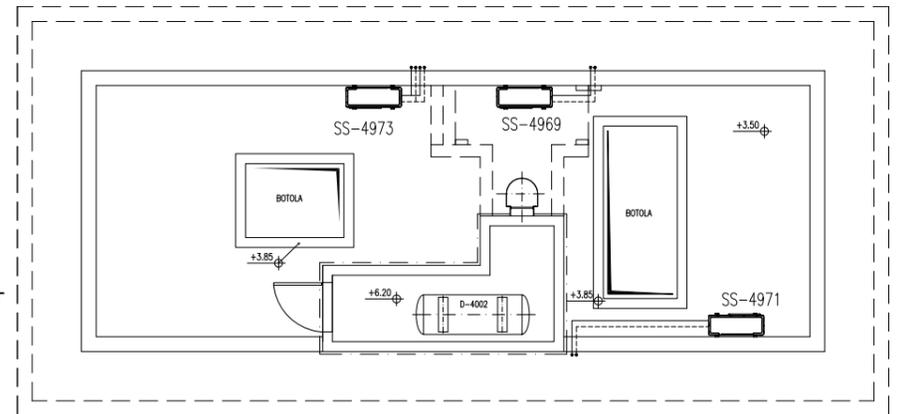


PIANTA A QUOTA PAVIMENTO "A"

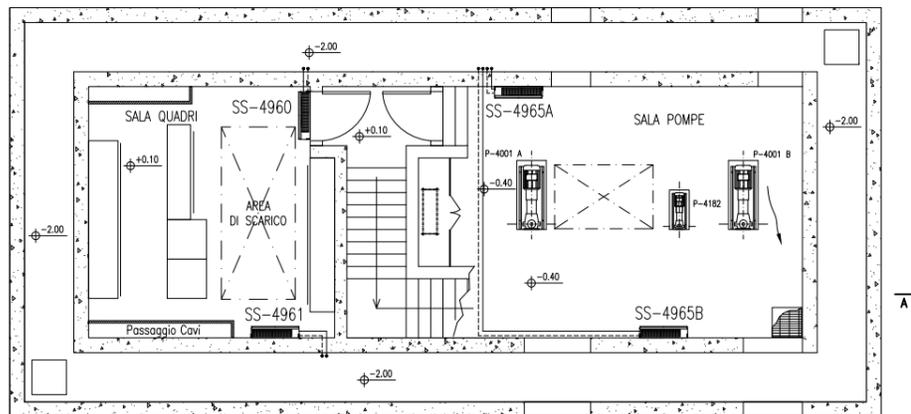


PIANTA A QUOTA PAVIMENTO "B"

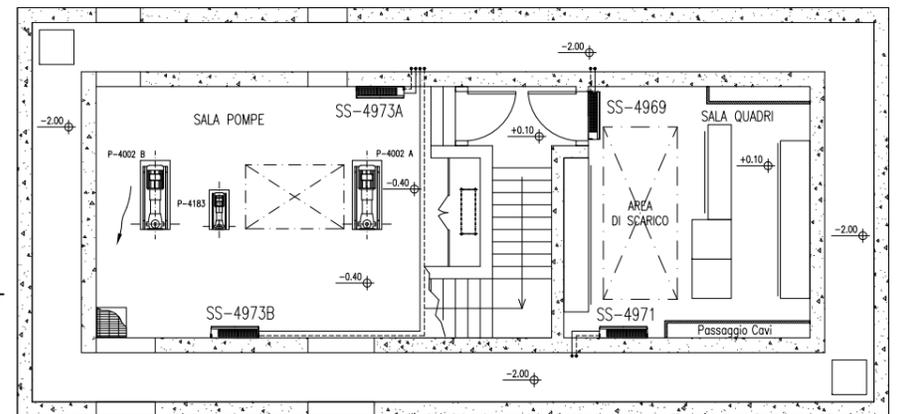


SEZIONE A-A

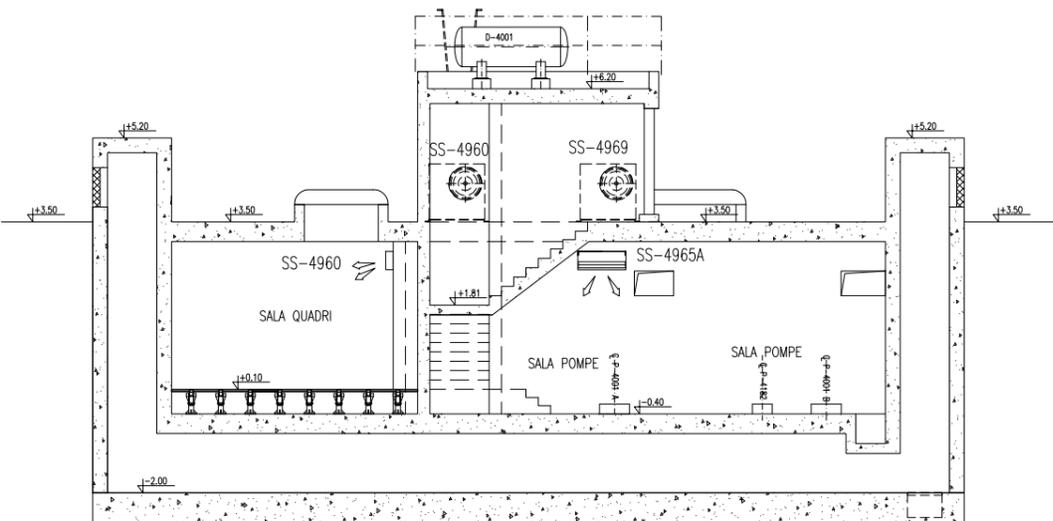

SEZIONE B-B

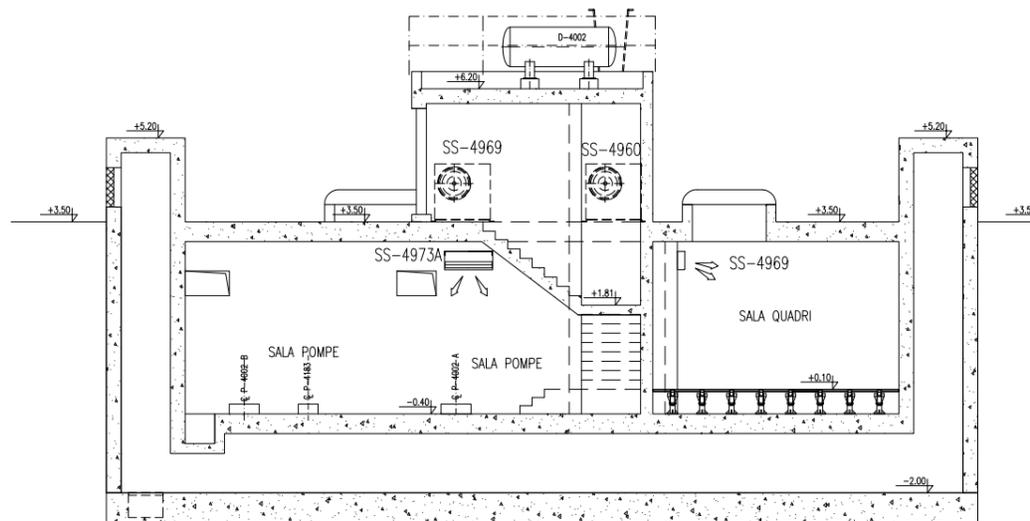

PIANTA CHIAVE

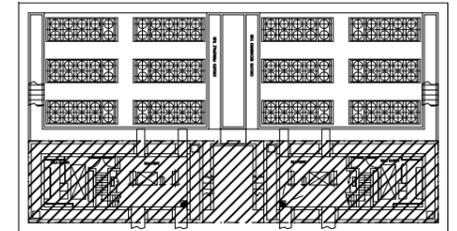

DOCUMENTI DI RIFERIMENTO

M/100P-PE-CHD-4001 PLANIMETRIA GENERALE
 M/100P-PE-CHK-3543 IMPIANTO DI VENTILAZIONE E CONDIZIONAMENTO - SISTEMA SPLIT SYSTEM EDIFICIO MINORI - SCHEMA FUNZIONALE

NOTE

- 1) TUTTE LE DIMENSIONI SONO ESPRESSE IN mm SALVO DOVE DIVERSAMENTE SPECIFICATO
- 2) TUTTE LE QUOTE ALTIMETRICHE SONO ESPRESSE IN m l.m.m.
- 3) DIMENSIONI/POSIZIONI OPERE CIVILI INDICATIVE (TRAVI, VANI SCALA, FONDAZIONI, PARETI ECC), PER ESATTA POSIZIONE E CARATTERISTICHE VEDERE RELATIVO PROGETTO CIVILE.
- 4) IN CASO DI DISCORDANZA TRA MISURAZIONI A VIDEO E QUOTE DISEGNO, VALGONO QUESTE ULTIME.

REVISIONE	DESCRIZIONE	FJ	AG	YE
00	16/06/14			
		EL	CON	APP.

MINISTERO DELLE INFRASTRUTTURE E DEI TRASPORTI
MAGISTRATO ALLE ACQUE
NUOVI INTERVENTI PER LA SALVAGUARDIA DI VENEZIA
 LEGGE N. 798 DEL 29-11-1984
 CONVENZIONE REP. 7191 DEL 04-10-1991
 ATTO ATTUATIVO REP. 8602 DEL 08-02-2013 (LAVORI)
INTERVENTI ALLE BOCCHE LAGUNARI PER LA REGOLAZIONE DEI FLUSSI DI MAREA
 CUP: D51B0200050AC1 (LAVORI)
PROGETTO ESECUTIVO
 (estratto ed aggiornamento del progetto esecutivo di WBS LN.L1.50, favorevolmente esaminato dal CTM del 19.11.2008 con voto n. 176, del progetto esecutivo di WBS MALI.50, favorevolmente esaminato dal Comitato Tecnico di Magistratura del 21.04.2010 con voto n. 66 e del progetto esecutivo di WBS CH.LI.50, favorevolmente esaminato dal CTM del 18.09.2009 con voto n. 158)
 WBS: LN.L1.50 - MALI.50 - CH.LI.50
 WBS: LN.L1.50.PE.11 - MALI.50.PE.15 - CH.LI.50.PE.15
BOCCA DI CHIOGGIA
IMPIANTI
IMPIANTI DI VENTILAZIONE E CONDIZIONAMENTO
EDIFICIO RAFFREDDAMENTO COMPRESSORI
PIANTE E SEZIONI A-A E B-B

ELABORATO	CONTROLLATO	APPROVATO
F. JACOBELLI	A. GANDINI	Y. EPRIM


N. ELABORATO	CODICE FILE	DATA
M/100P-PE-CHD-5303-11-00	M/100P-PE-CHD-5303-11-00.dwg	16 GIUGNO 2014

CONSORZIO "VENEZIA NUOVA"

COORDINAMENTO PROGETTAZIONE	PROGETTAZIONE
VERIFICATO: L. Carretto	CONTROLLATO: V. Ardene
Il Responsabile: Ing. Alberto Scotti	

OPERA PROTETTA AI SENSI DELLA LEGGE 22 APRILE 1941 N° 833 TURRI E SMITTI ROSSIGNA
 QUALUNQUE RIPRODUZIONE ED UTILIZZAZIONE NON AUTORIZZATA SANCIONATA PERSEGUITA A NORME DI LEGGE

PIANTA CHIAVE

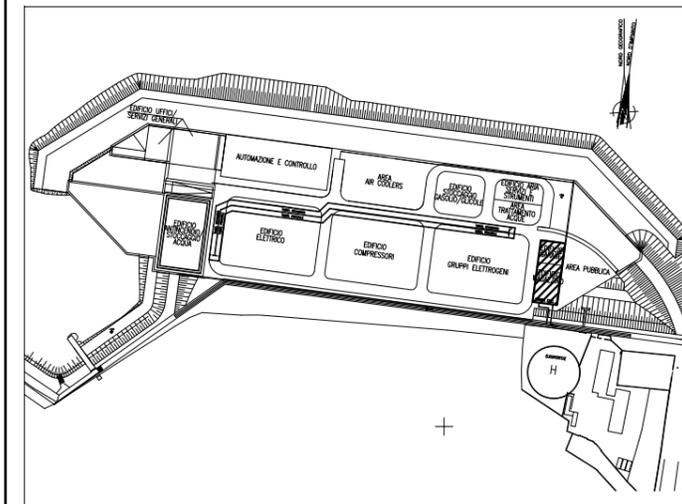


DOCUMENTI DI RIFERIMENTO

- 1: EDIFICIO MAGAZZINO
IMPIANTO DI VENTILAZIONE E CONDIZIONAMENTO - SCHEMA FUNZIONALE DISTRIBUZIONE ARIA
MV100P-PE-CHK-3541
- 2: SIMBOLOGIA
IMPIANTO DI VENTILAZIONE E CONDIZIONAMENTO
MV100P-PE-CHD-4000

NOTE

- 1- TUTTE LE DIMENSIONI SONO ESPRESSE IN mm SALVO DOVE DIVERSAMENTE SPECIFICATO
- 2- TUTTE LE QUOTE ALTIMETRICHE SONO ESPRESSE IN mm l.m.m.
- 3- CANALI PER RAFFREDDAMENTO GRUPPO FRIGORIFERO A CURA DELL'INSTALLATORE:
 - GRIGLIA ASPIRAZIONE 2000x1500mm IN ALTO
 - GRIGLIA ESPULSIONE 2000x1000mm IN BASSO
- 4- PREVEDERE PRESA ARIA ESTERNA IN COPERTURA 200x400mm (CON CUFFIA)
- 5- LE TUBAZIONI DEI FAN COIL VANNO PREVISTE NELLO SPESSORE DEL MASSETTO A PAVIMENTO
- 6- LE PARETI INTERNE DEI W.C. NON DEVONO ARRIVARE FINO AL SOFFITTO

PIANTA A Q.TA +3.55 P.F.
Scale 1:100

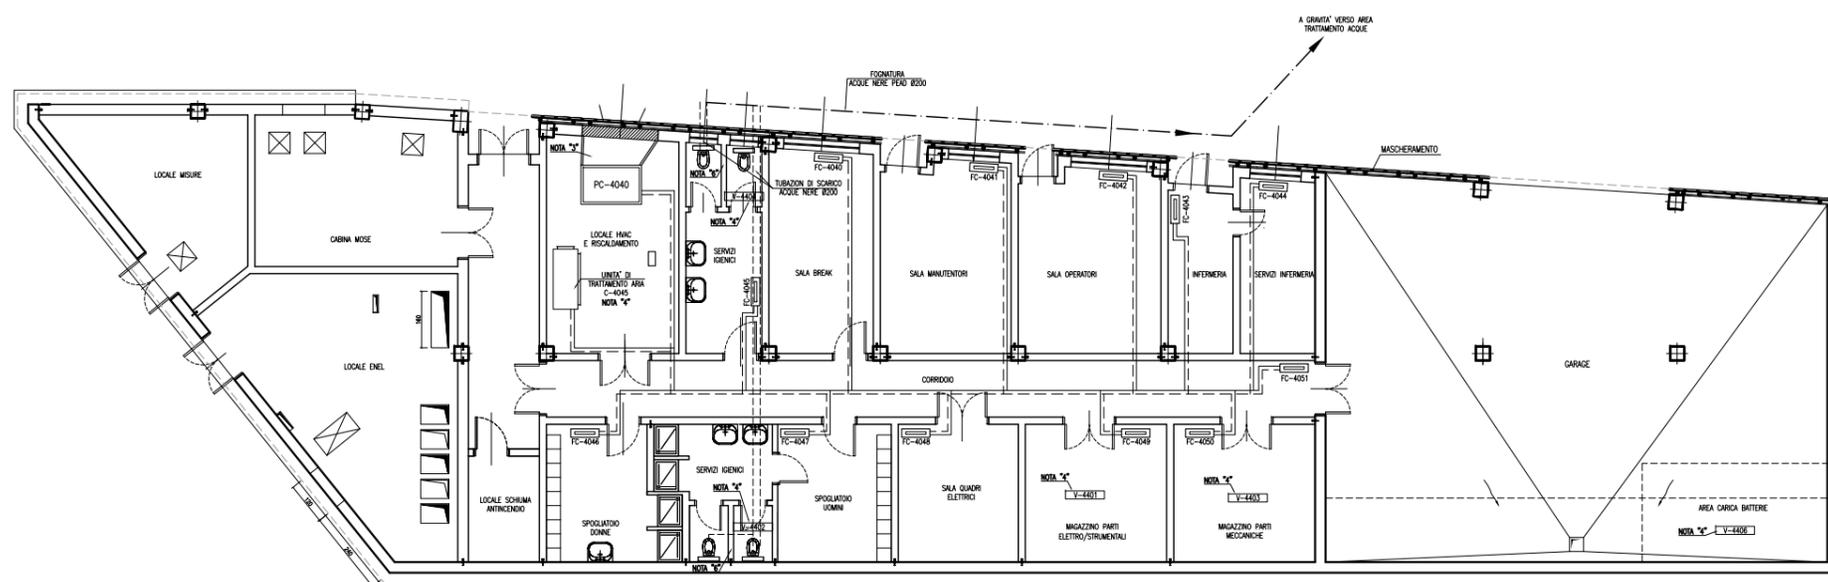

REVISIONE	EMISSIONE	DESCRIZIONE	FJ	AG	YE
			EL.	CON.	APP.

MINISTERO DELLE INFRASTRUTTURE E DEI TRASPORTI
MAGISTRATO ALLE ACQUE
NUOVI INTERVENTI PER LA SALVAGUARDIA DI VENEZIA
 LEGGE N. 798 DEL 29-11-1984
 CONVENZIONE REP. 7191 DEL 04-10-1991
 ATTO ATTUATIVO REP. 8602 DEL 08-02-2013 (LAVORI)
INTERVENTI ALLE BOCHE LAGUNARI PER LA REGOLAZIONE DEI FLUSSI DI MAREA
 CUP: D51B02000050AC1 (LAVORI)

PROGETTO ESECUTIVO
 (estratto ed aggiornamento del progetto esecutivo di WBS LN.L1.50, favorevolmente esaminato dal CTM del 19.11.2008 con voto n. 176, del progetto esecutivo di WBS MA.L1.50, favorevolmente esaminato dal Comitato Tecnico di Magistratura del 21.04.2010 con voto n. 66 e del progetto esecutivo di WBS CH.L1.50, favorevolmente esaminato dal CTM del 18.09.2009 con voto n. 158)

WBS: LN.L1.50 - MA.L1.50 - CH.L1.50
 WBE: LN.L1.50.PE.11 - MA.L1.50.PE.15 - CH.L1.50.PE.15

BOCCA DI CHIOGGIA IMPIANTI
EDIFICIO MAGAZZINO
IMPIANTI DI VENTILAZIONE E CONDIZIONAMENTO
DISPOSIZIONE APPARECCHIATURE - PIANTE E SEZIONI

ELABORATO	CONTROLLATO	APPROVATO
F. JACOBELLI	A.GANDINI	Y.EPRIM
N. ELABORATO	CODICE FILE	DATA
MV100P-PE-CHD-5305-11-CO	MV100P-PE-CHD-5305-11-CO.dwg	16 GIUGNO 2014

CONSORZIO "VENEZIA NUOVA"

COORDINAMENTO PROGETTAZIONE		PROGETTAZIONE Il Responsabile: Ing. Alberto Scotti
VERIFICATO: L. Carretta	CONTROLLATO: V. Ardone	
 CONSORZIO VENEZIA NUOVA Ing. H. Redi		